

令和5年度

パノラマ台 ウッドデッキ（展望台整備）工事


山中湖村 平野 地内

設計図面
(50%縮小版)

令和6年3月

山中湖村

案内図

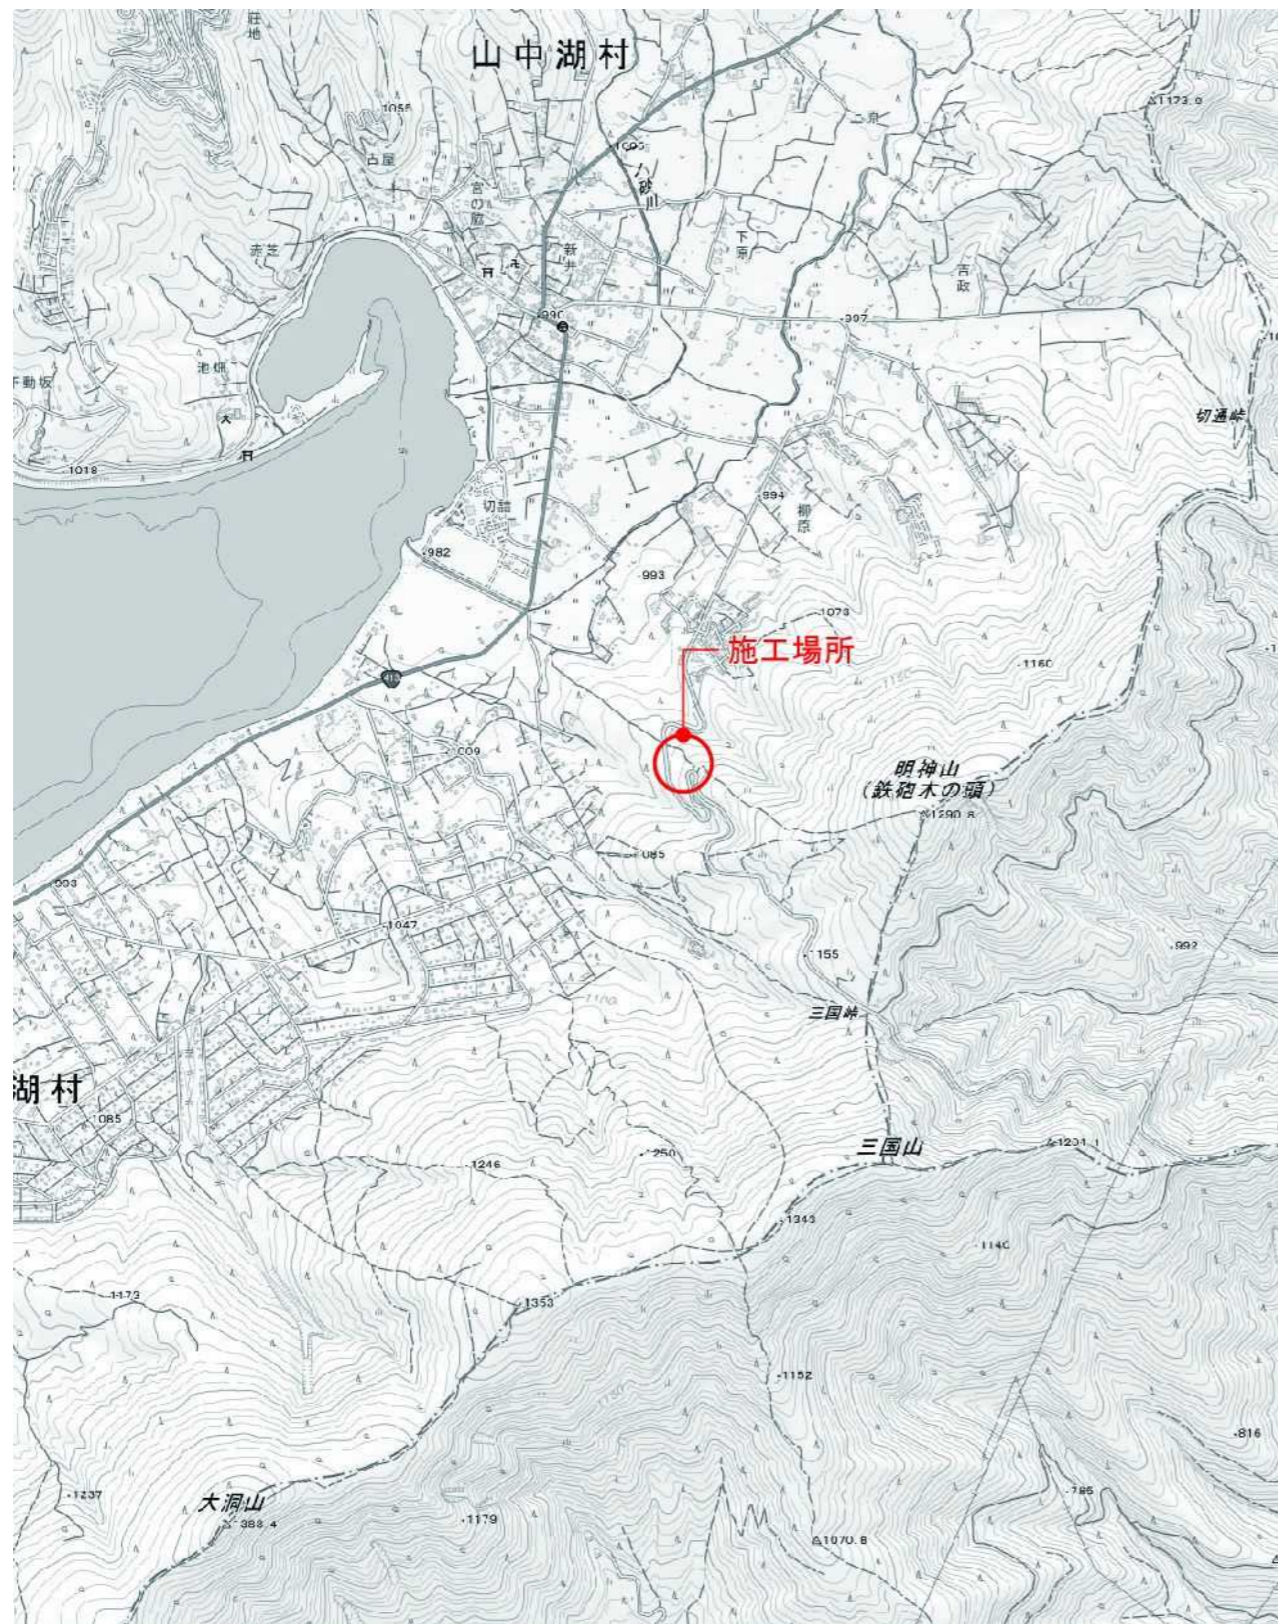

図面番号	図面名称
	表紙
1	案内図・目次
2	特記仕様書(1)
3	特記仕様書(2)
4	特記仕様書(3)
5	特記仕様書(4)
6	現況図
7	施設平面図
8	設備平面図
9	割付平面図
10	詳細図1[展望デッキ-1]
11	詳細図2[展望デッキ-2]
12	詳細図3[展望デッキ-3]
13	詳細図4[展望デッキ-4]
14	詳細図5[展望デッキ-5]
15	詳細図6[展望デッキ-6]
16	詳細図7[展望デッキ-7]
17	詳細図8[展望デッキ-8]
18	詳細図9[展望デッキ-9]
19	詳細図10[展望デッキ-10]
20	詳細図11[展望デッキ-11]
21	詳細図12[展望デッキ-12]
22	詳細図13[展望デッキ-13]
23	詳細図14[丸太土留め・木製アスカーブ・張芝]
-	詳細図[滑り止めマット](参考)
-	区域座標管理図

工事名	パノラマ台 ウッドデッキ(展望台整備)工事		
図面名	案内図・目次		
作成年月日	令和6年3月		
縮尺	-	図面番号	1
会社名			
事業者名	山中湖村		



Table with 4 columns: Item No., Description, Specifications, and Remarks. It details technical requirements for building materials and components, including fire doors, windows, and various types of shutters and coatings.

Project Information Table with 2 columns: Field Name and Value. Fields include Project Name (Panorama Stage Wood Decking), Drawing Name (Special Specification 3), Date (April 2023), Scale, Drawing No. (4), Company Name, and Contractor Name (Yamanaka Kōri).

19	9. フローリング張り	・単層フローリング (19.5.2-3)(19.5.5-6)(表19.5.3-4)	種別	樹種	厚さ(mm)	工法	塗装	
		・フローリングボード1等	・なら	15幅 75	・釘止め工法 ・接着工法	ウレタン樹脂 ワニス塗り ・オイルステ ン塗りの上 ワックス ・生地のまま ワックス ・既塗装品		
		・フローリングブロック1等	・なら	15 (303x303)	・接着工法	ウレタン樹脂 ワニス塗り ・オイルステ ン塗りの上 ワックス ・生地のまま ワックス ・既塗装品		
		・複合フローリング						
		種別	樹種	種別	防湿処理	工法	塗装	
		・複合フローリング	・なら	・A種 ・B種 ・C種	・行 ・行 ・行 ない	・釘止め工法 ・接着工法	ウレタン樹脂 ワニス塗り ・オイルステ ン塗りの上 ワックス ・生地のまま ワックス ・既塗装品	
		・大型種層フローリング	・なら	・	・行 ・行 ない	・特殊張り 工法 (体育館床)	ウレタン樹脂 ワニス塗り ・オイルステ ン塗りの上 ワックス ・生地のまま ワックス ・既塗装品	
		量の種別 ・ A種 ・ B種 ・ C種 ・ D種 (19.6.2)(表19.6.1)						
		種類又は記号 (19.7.2-3)(表19.7.1)(表19.7.5)						
		10. 畳敷き	11. 石こうボードその他ボード及び合板張り	けい酸カルシウム板 (繊維強化セメント板) 0.8FK又は1.0FK	種別	厚さ(mm)	規格番号	
グラスウール吸音ボード (吸音材料) GW-B	グラスウール			JIS A 3414 (EP18程度)	25(不燃)	JIS A 6301 (32K)		
ロックウール化粧吸音板 (吸音材料) DR	内部用 ・ 軒天用			普通 ・ 9(不燃) ・ 12(不燃) ・ 15(不燃) ・ 19(不燃)	9(不燃) 12(不燃) 15(不燃) 19(不燃)	JIS A 6301		
せっこうボード (せっこうボード製品) GB-R	壁 ・ 9.5(準不燃) ・ 12.5(不燃) ・ 15(不燃)			12.5(不燃) 15(不燃)	9.5(準不燃) 12.5(不燃) 15(不燃)	JIS A 6901		
シーリング	壁 ・ 12.5(準不燃)			12.5(準不燃)	12.5(準不燃)	JIS A 6901		
強化せっこうボード (せっこうボード製品) GB-F	壁 ・ 12.5(不燃) ・ 15(不燃)			12.5(不燃) 15(不燃)	12.5(不燃) 15(不燃)	JIS A 6901		
不燃種層	9.5(不燃)			9.5(不燃)	9.5(不燃)	JIS A 6901		
化粧せっこうボード (せっこうボード製品) GB-D	壁 ・ 9.5(準不燃) ・ 12.5(不燃) ・ 15(不燃)			9.5(準不燃) 12.5(不燃) 15(不燃)	9.5(準不燃) 12.5(不燃) 15(不燃)	JIS A 6901		
せっこうボードの目地処理 目地処理工法 ・ 突付けV目地工法 目地処理工法 ・ 目地目地工法								
12. 遮音シール材	13. 壁紙張り			・ アクリル系シーリング材	ジョイントコンパウンド (19.7.2)			
		品質は参考商品名である。						
		断熱材の打込み及び現場発泡工法 (19.9.2)(19.9.3)						
		種別	面所	厚さ(mm)	備考			
		・ ビーズ法ポリスチレンフォーム断熱材	・ A種 ・ B種	25	JIS A 9521の JIS表示認証製品			
		・ 押出法ポリスチレンフォーム断熱材 (A種)	・ 2種b ・ 3種b (スキン層あり)	25				
		・ 硬質ウレタンフォーム断熱材	・					
		・ フェノールフォーム断熱材	・		JIS A 9521の JIS表示認証製品			
		・ 吹付け硬質ウレタンフォーム断熱材	・ A種1H	30	JIS A 9526 による難燃性 ・ 2級 3級			
		施工範囲は建築工事標準詳細図(図7-01-1)による。						
14. 断熱材	上記以外に用いる断熱材							
	種別	面所	厚さ(mm)	備考				
	・ JIS A 発泡プラスチック保温材	・ A種 ・ B種	25	JIS表示認証製品				
	・ A種 ・ B種 ・ C種	下記以外 ・ 2種b ・ 3種b ・ 4種b 


工事名	パノラマ台 ウッドデッキ (展望台整備) 工事		
図面名	特記仕様書(4)		
作成年月日	令和6年3月		
縮尺	-	図面番号	5
会社名			
事業者名	山中湖村		

現況図 S=1:250

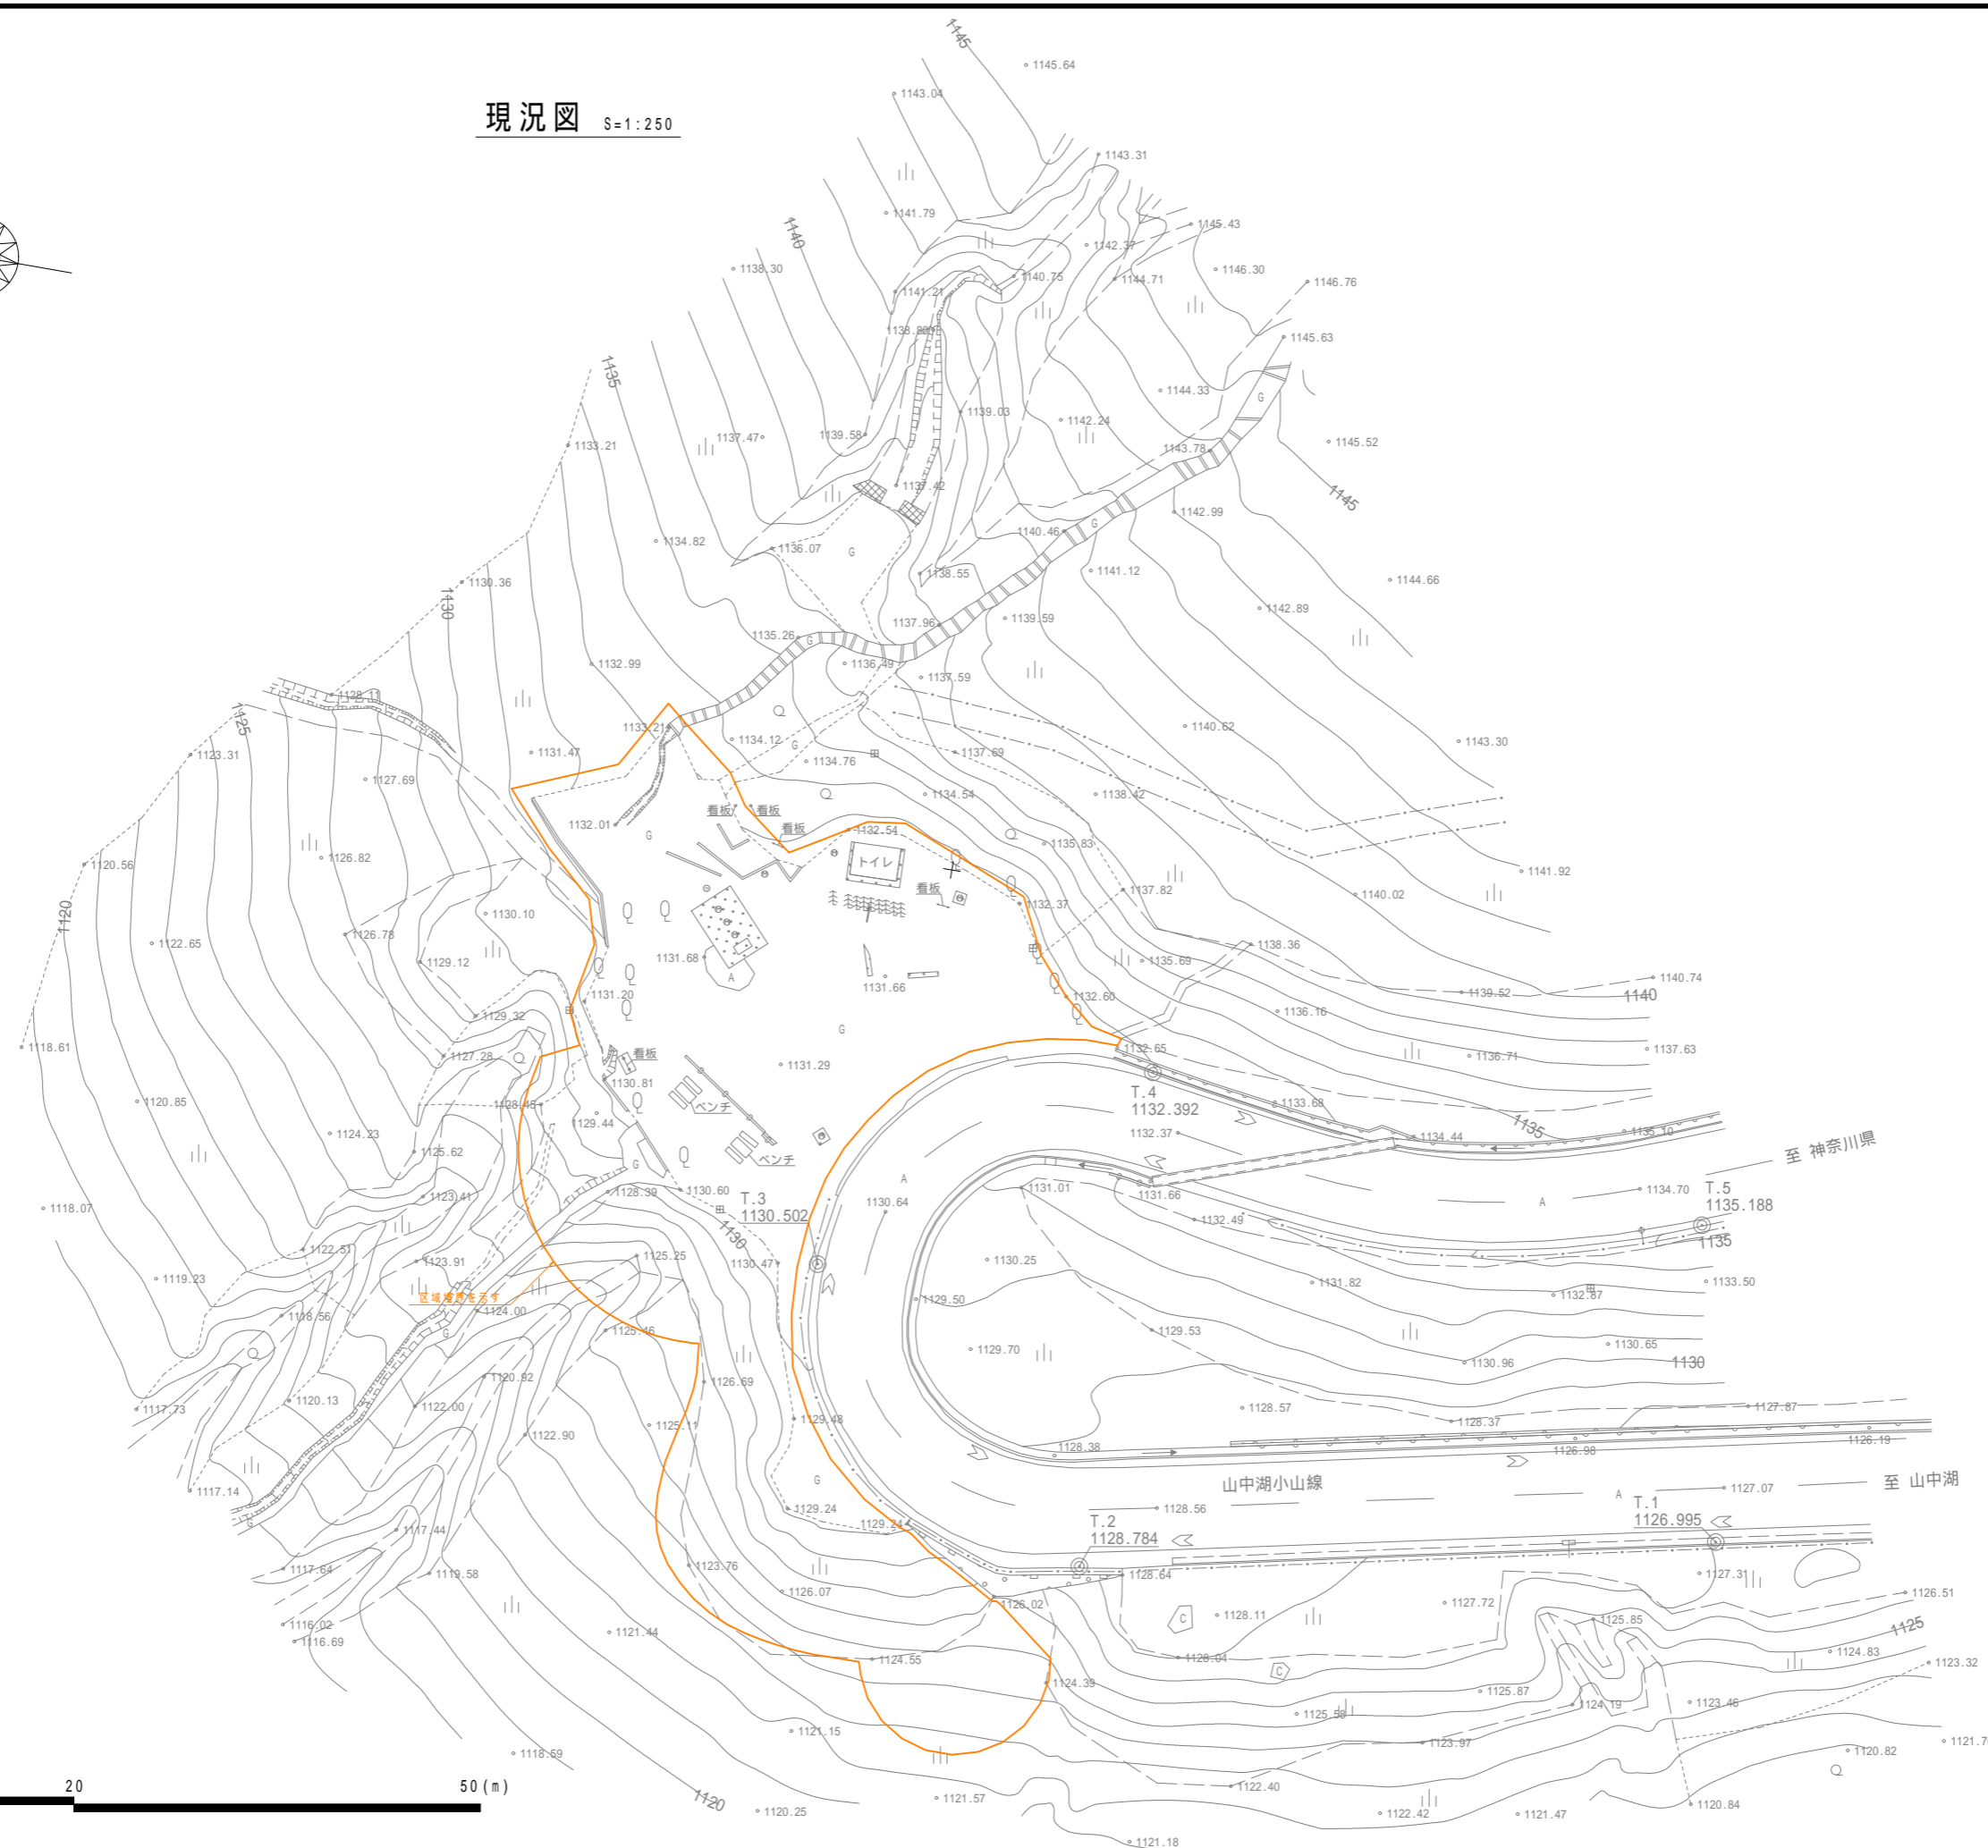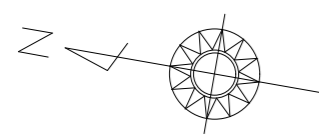

工事名	パノラマ台 ウッドデッキ(展望台整備)工事		
図面名	現況図		
作成年月日	令和6年3月		
縮尺	1:250(A1)	図面番号	6
会社名			
事業者名	山中湖村		


施設平面図 S=1:250

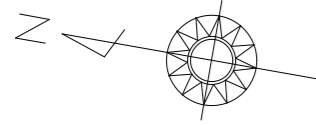

施設数量表



凡例	名称	規格・寸法	単位	数量	摘要
	展望デッキ	W53874 x D25600	箇所	1	
	丸太土留め	H600	m	12.2	
	木製アスカーブ	120 H60	m	25.2	
	砕石敷き	t=10cm 単粒度砕石5号	m ²	6.2	
	洗掘防止シート	防草シート 目付量240g/m ²	m ²	477.4	茶色
	張芝	ノシバ 寄土t=15cm	m ²	6.1	

青文字を工事対象とする。

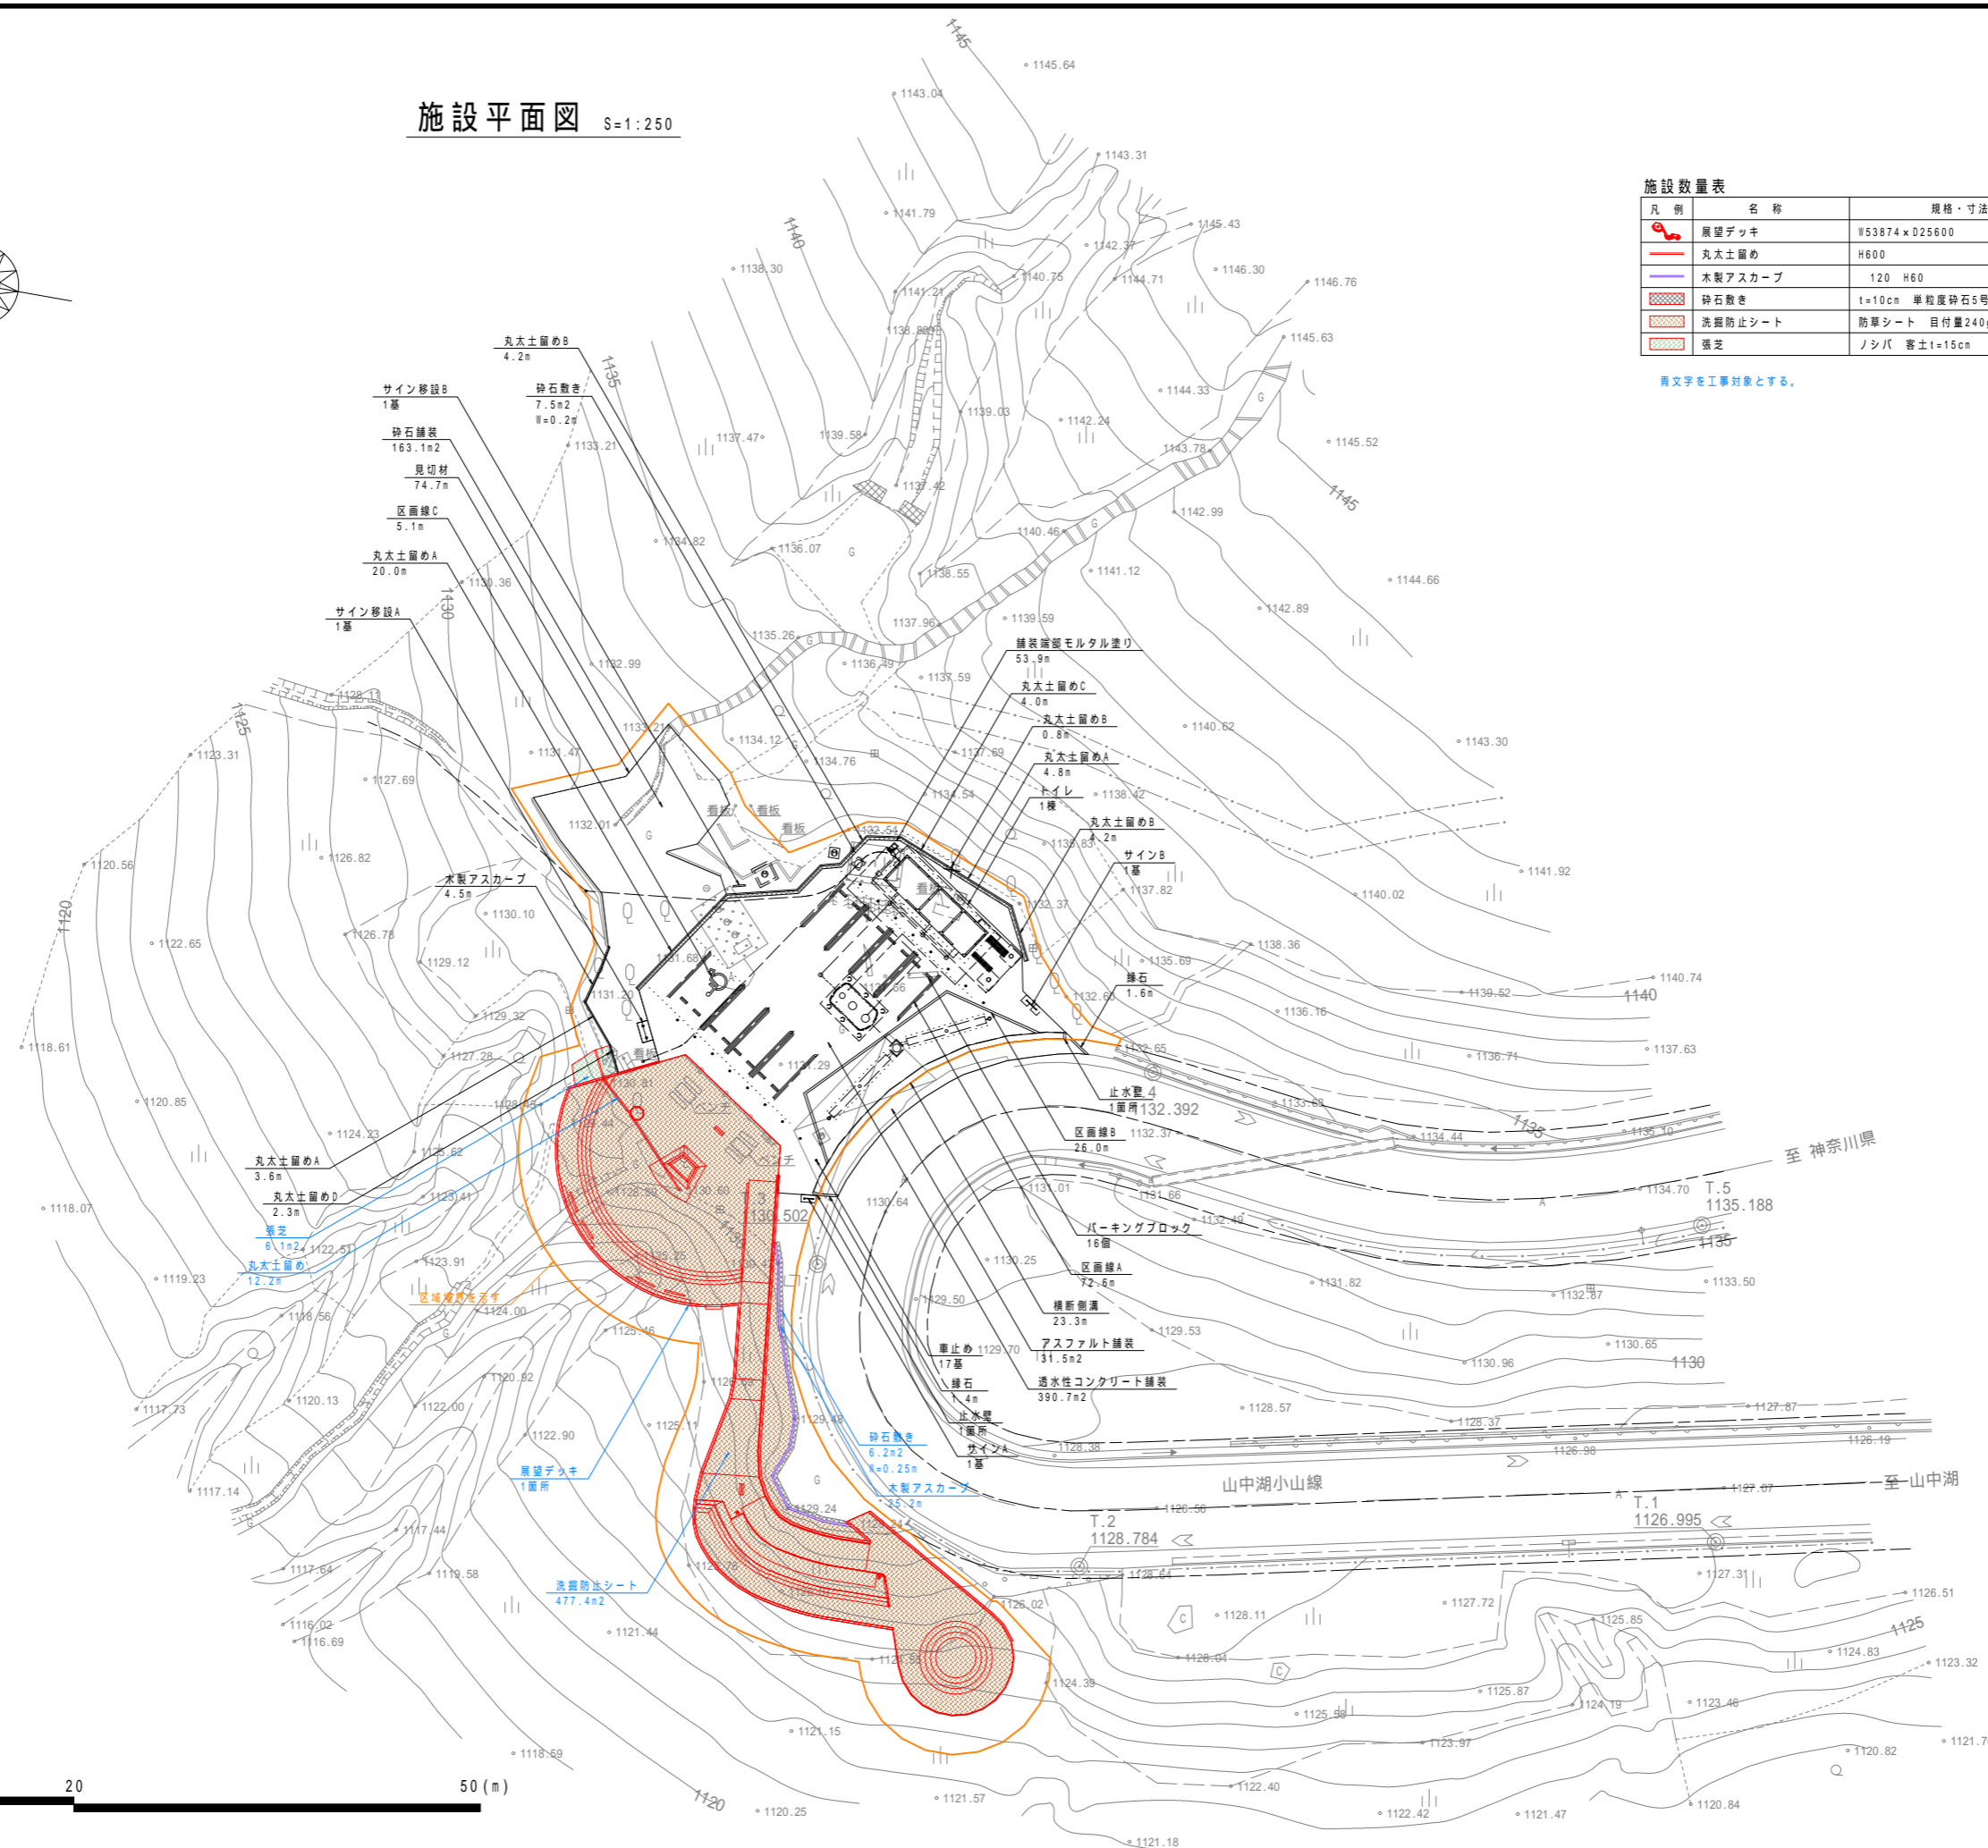

工事名	パノラマ台 ウッドデッキ(展望台整備)工事		
図面名	施設平面図		
作成年月日	令和6年3月		
縮尺	1:250(A1)	図面番号	7
会社名			
事業者名	山中湖村		

設備平面図 S=1:250

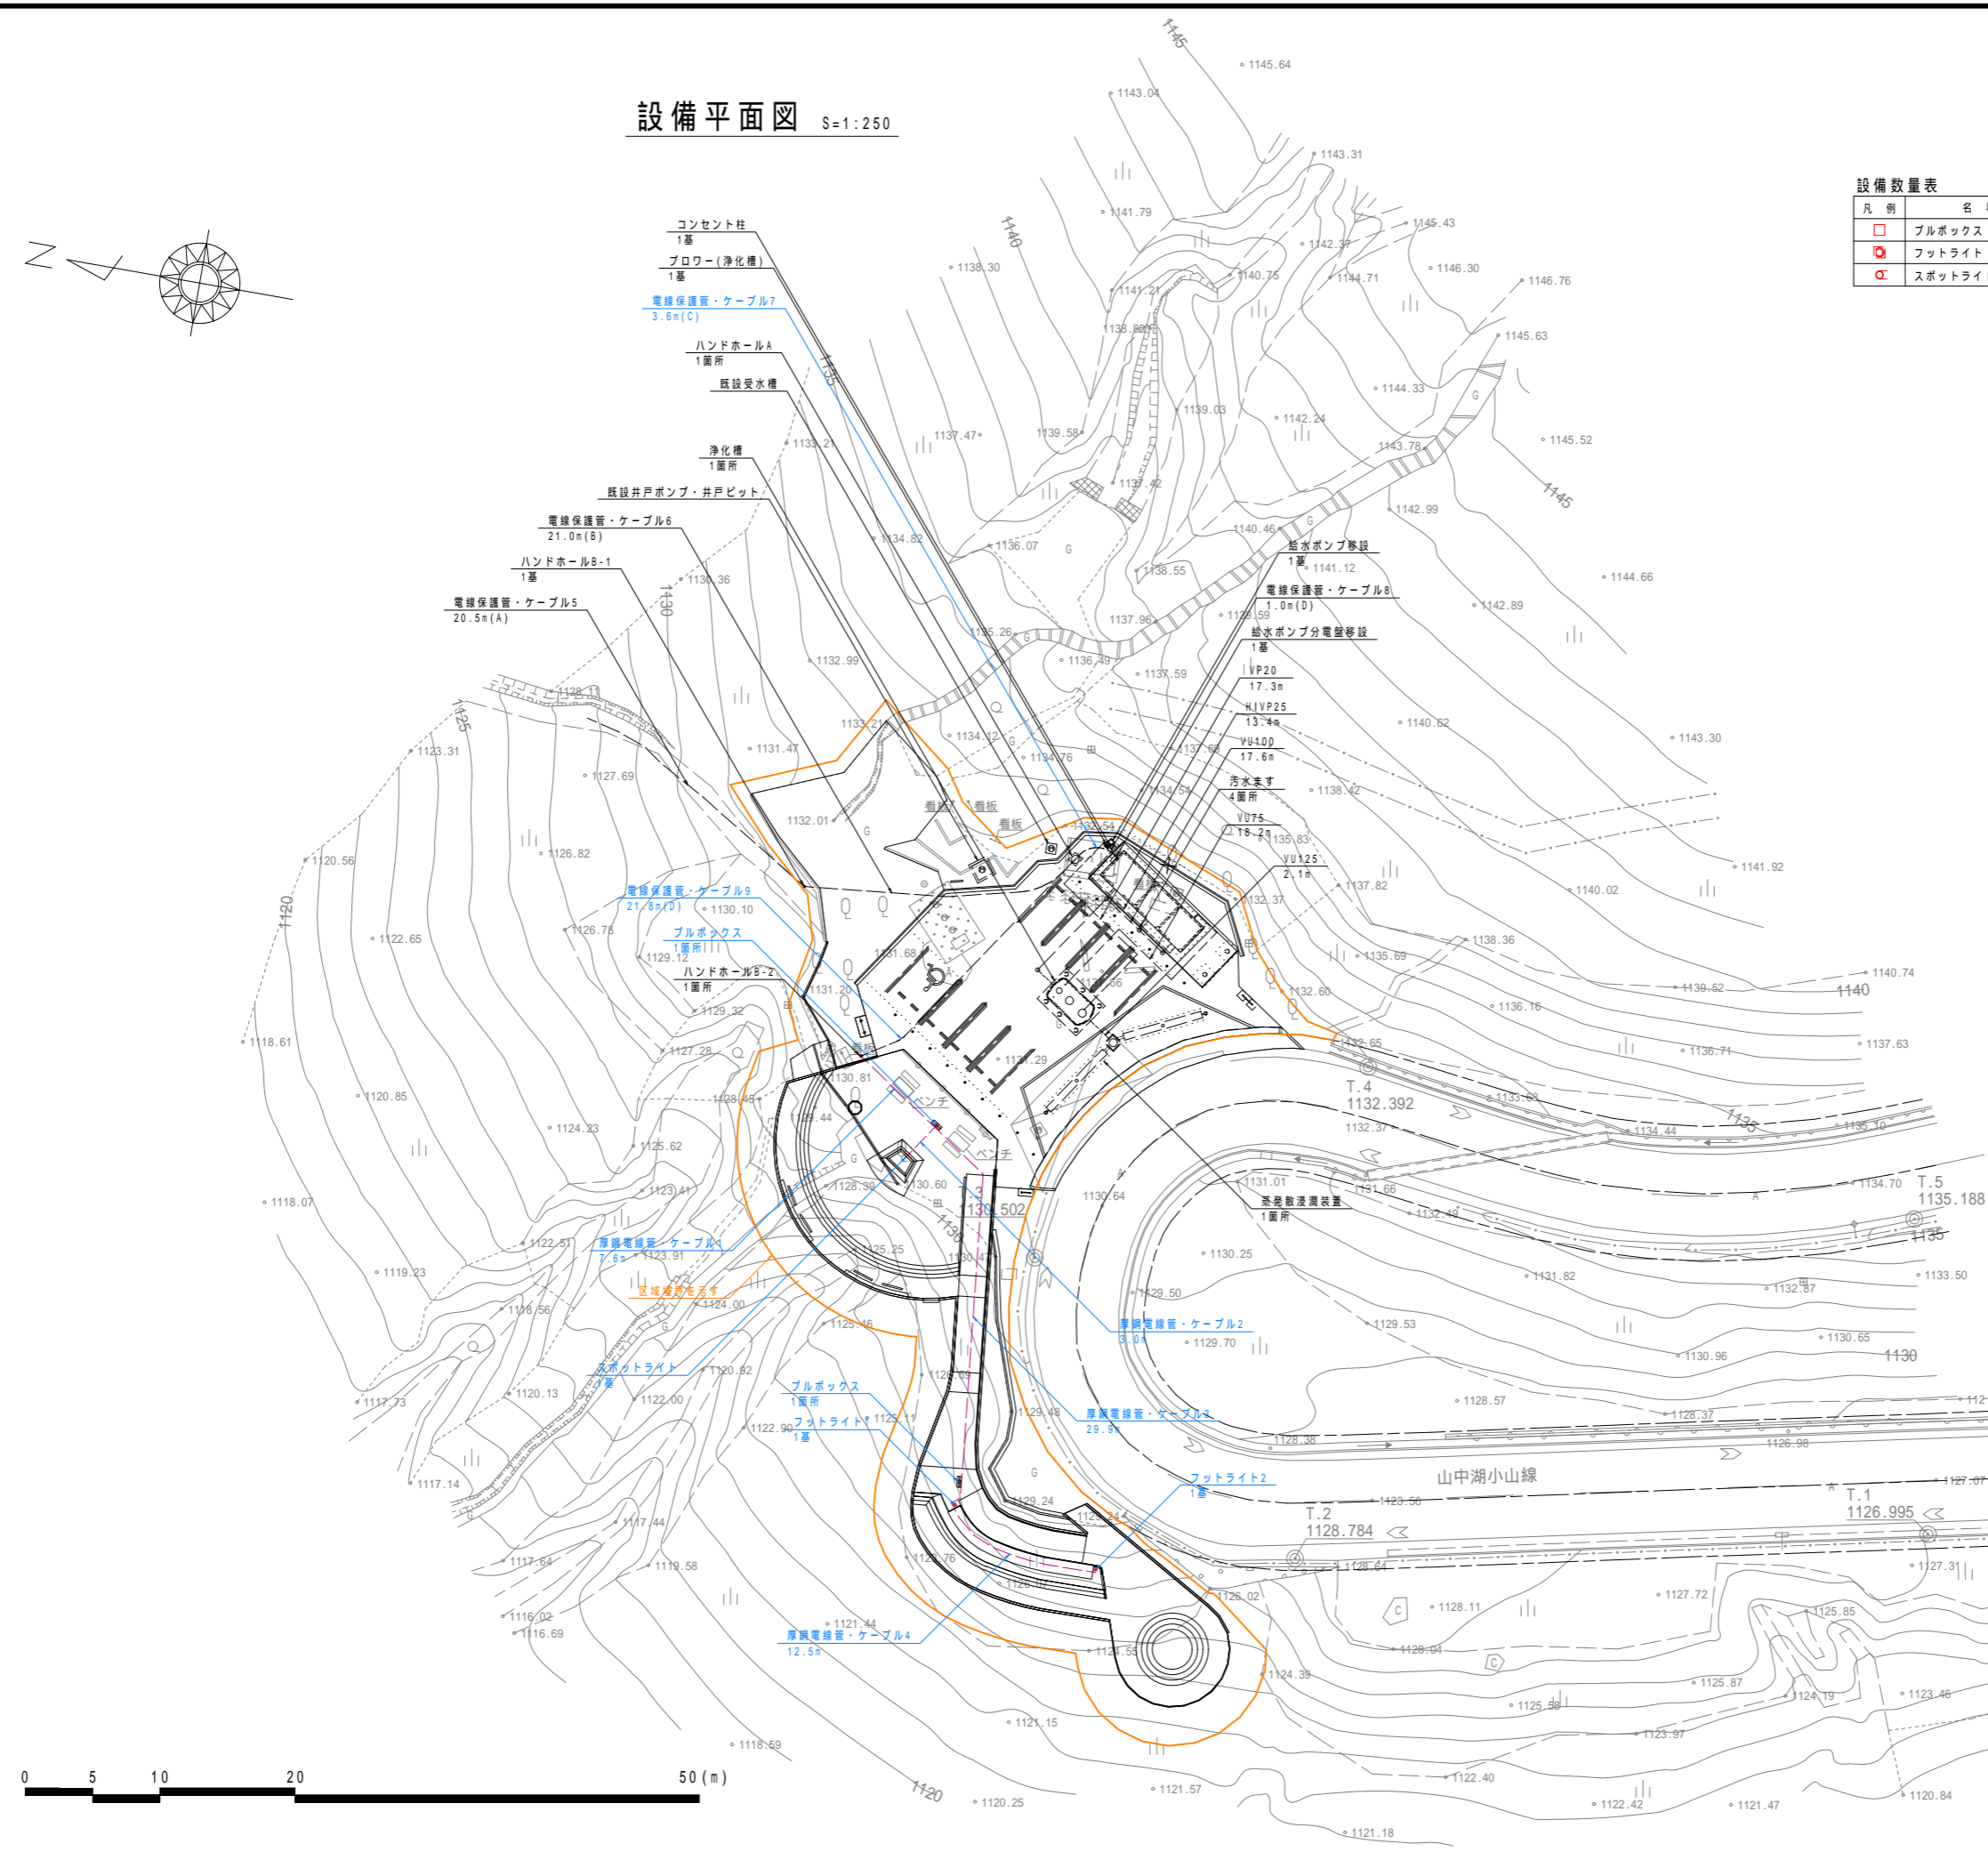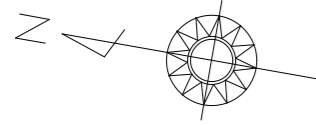

凡例	名称	規格・寸法	単位	数量	摘要
□	ブルボックス	200 x 100h	箇所	2	展望デッキ部
○	フットライト	137 x 150h	基	2	展望デッキ部
●	スポットライト	60 x L132 調光式	基	1	展望デッキ部

表: 電線保護管・ケーブル

番号	数量(m)	器具類	電線種	電線保護管
1	42.0	トイレ	CET60	FEP65 電線保護管A
		給水ポンプ分電盤	CET14	FEP40
2	43.0	トイレ	CET60	FEP65 電線保護管A
		給水ポンプ分電盤	CET14	FEP40
3	40.7	トイレ	CET60	FEP65 電線保護管A
		給水ポンプ分電盤	CET14	FEP40
4	31.0	トイレ	CET60	FEP65 電線保護管A
		給水ポンプ分電盤	CET14	FEP40
5	20.5	トイレ	CET60	FEP65 電線保護管A
		給水ポンプ分電盤	CET14	FEP40
6	21.0	トイレ	CET60	FEP65 電線保護管B
		給水ポンプ分電盤	CET14	FEP40
7	3.6	トイレ	CET60	FEP65 電線保護管C
		給水ポンプ分電盤	CET14	FEP40
		スポットライト	CE3.5-3C	FEP30
		フットライト1	CE3.5-3C	
8	1.0	コンセント柱	EEF2.0-2C	FEP30 電線保護管D
		コンセント柱	EEF2.0-2C	
9	21.8	スポットライト	CE3.5-3C	FEP30 電線保護管D
		フットライト1	CE3.5-3C	
		フットライト2		

表: 厚鋼電線管・ケーブル



番号	数量(m)	器具類	電線種	厚鋼電線管
1	7.6	スポットライト	CE3.5-3C	G22
		フットライト1	CE3.5-3C	G22
		フットライト2		
2	3.0	スポットライト	CE3.5-3C	G22
		フットライト1	CE3.5-3C	G22
3	29.9	フットライト1	CE3.5-3C	G22
		フットライト2		
4	12.5	フットライト2	CE3.5-3C	G22

青文字を工事対象とする。



工事名	パノラマ台 ウッドデッキ (展望台整備) 工事		
図面名	設備平面図		
作成年月日	令和6年3月		
縮尺	1:250 (A1)	図面番号	8
会社名			
事業者名	山中湖村		

割付平面図 S=1:250

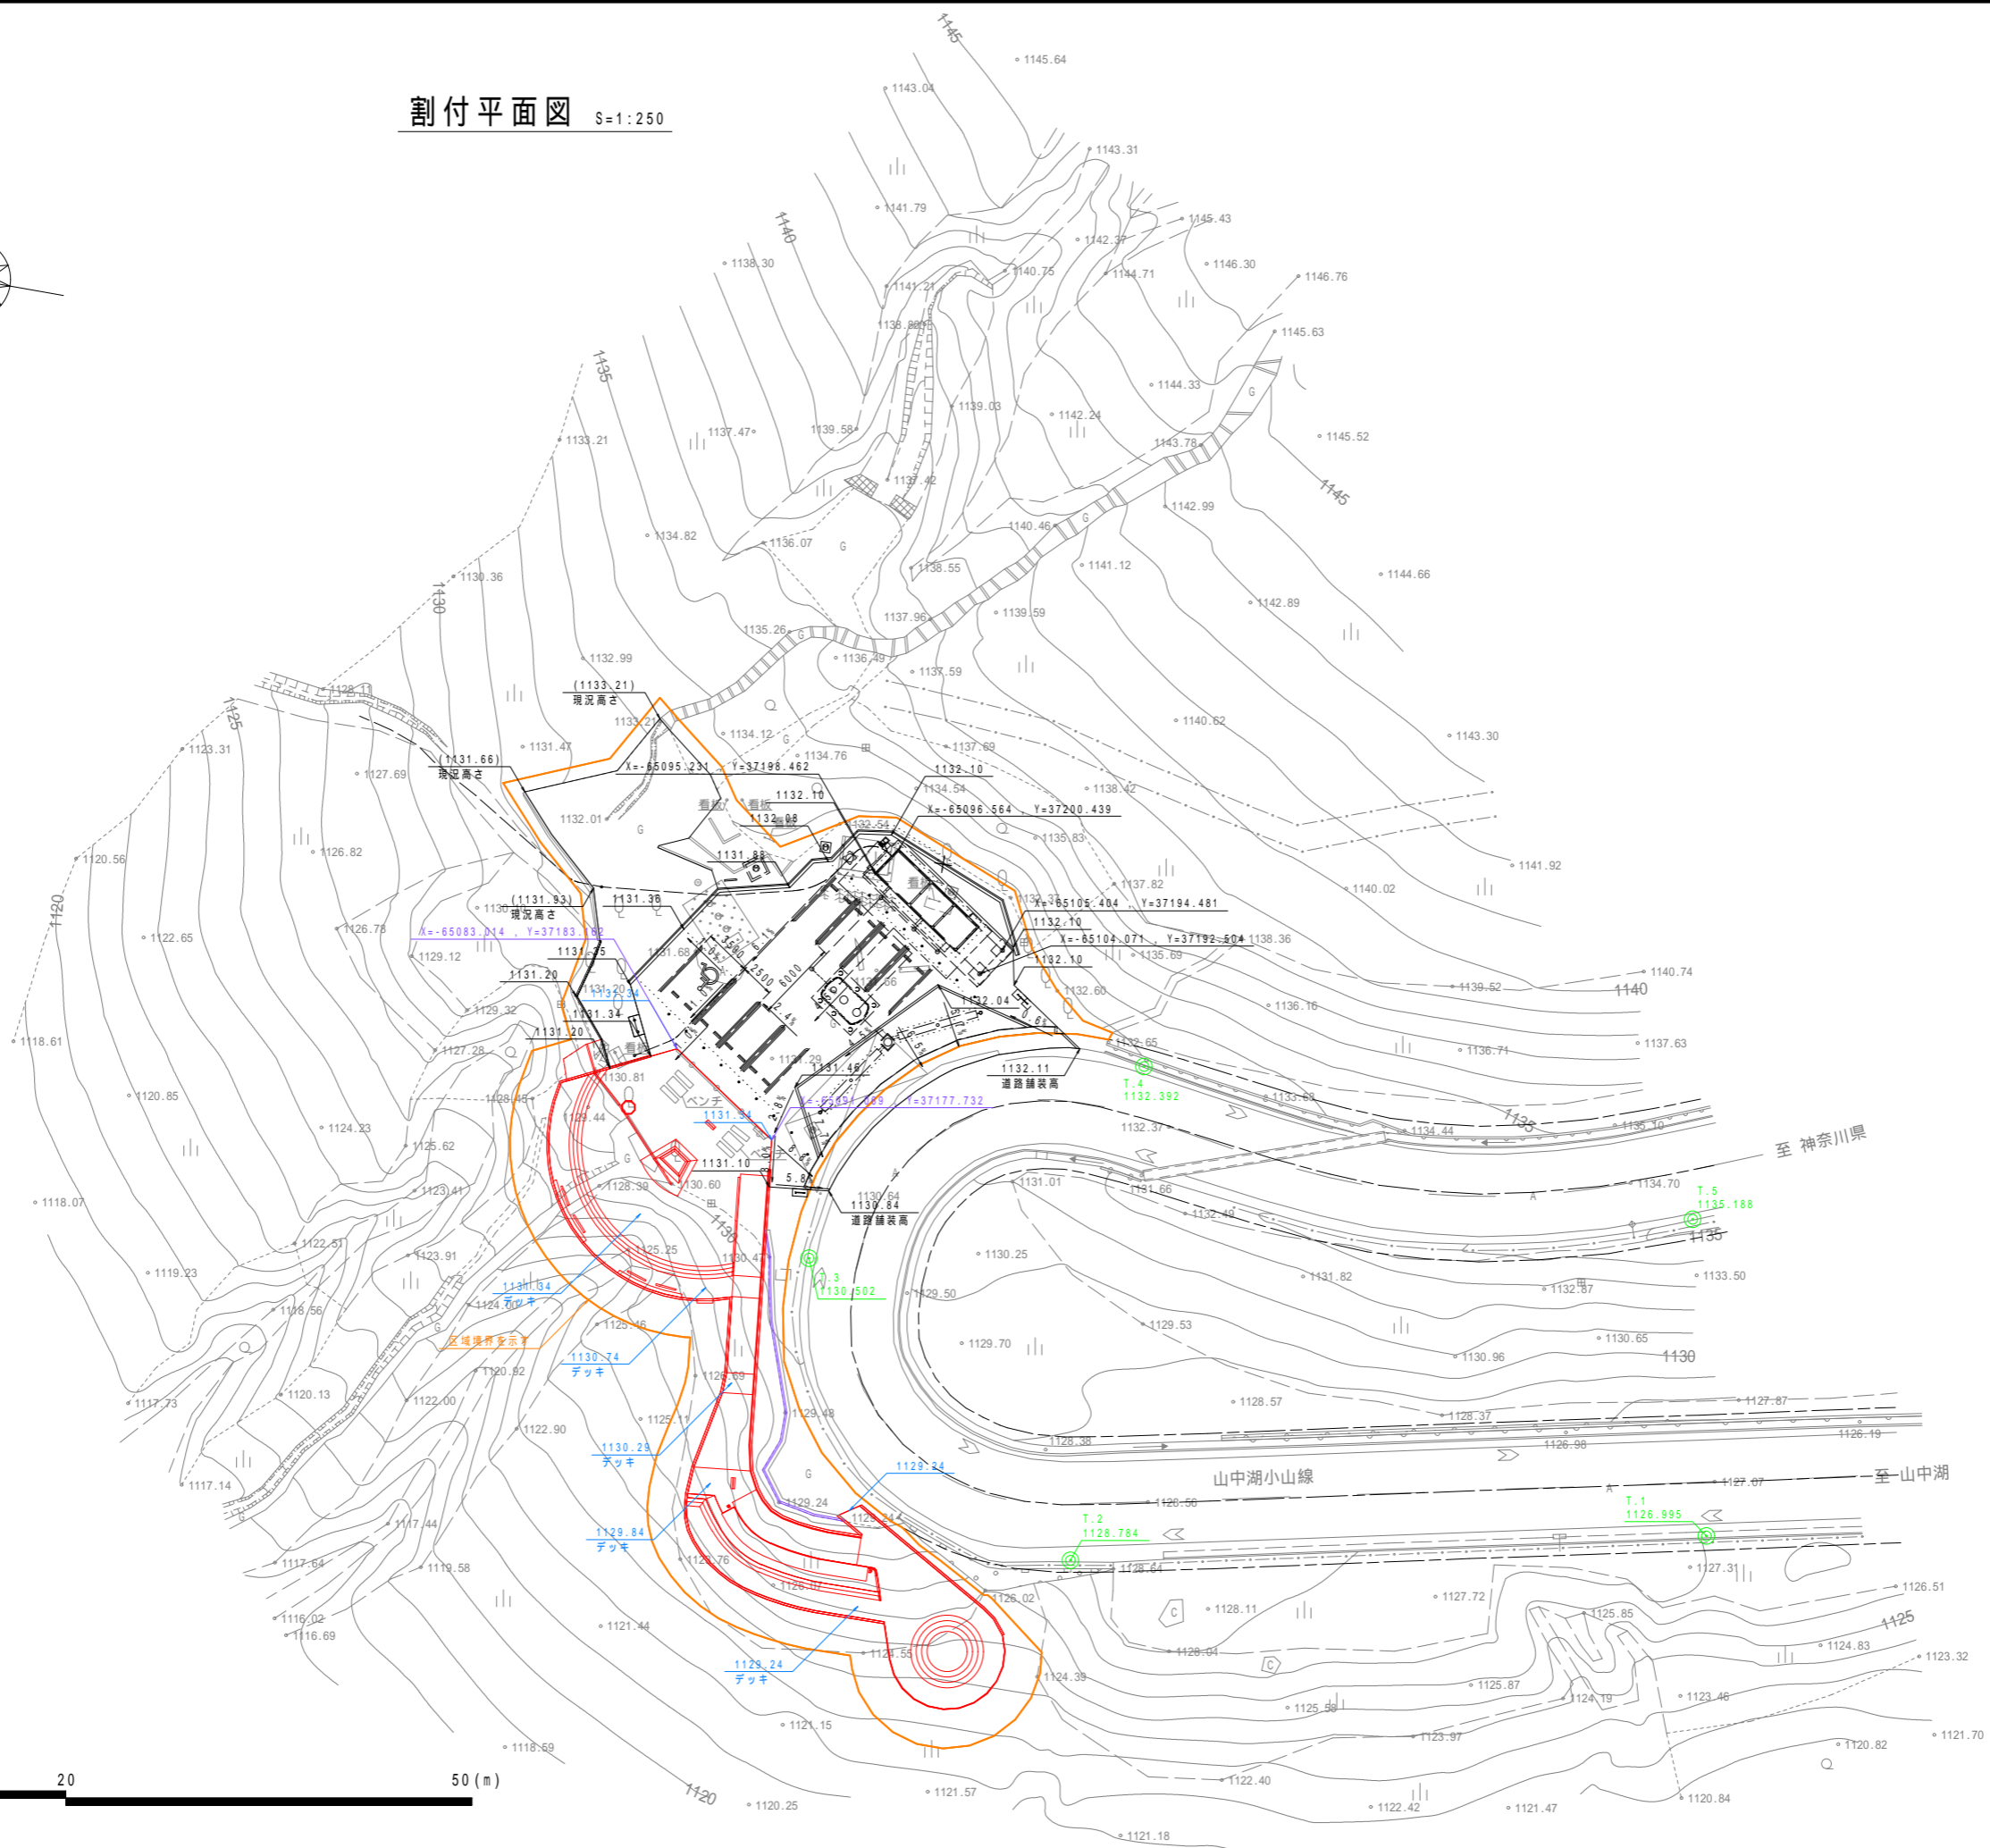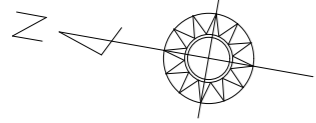


基準点座標一覧表

点名	X座標	Y座標
T.1	-65164.118	37160.928
T.2	-65118.178	37151.006
T.3	-65095.297	37169.621
T.4	-65117.185	37187.852
T.5	-65159.052	37183.786

工事名	パノラマ台 ウッドデッキ (展望台整備) 工事		
図面名	割付平面図		
作成年月日	令和6年3月		
縮尺	1:250(A1)	図面番号	9
会社名			
事業者名	山中湖村		

展望デッキ-1

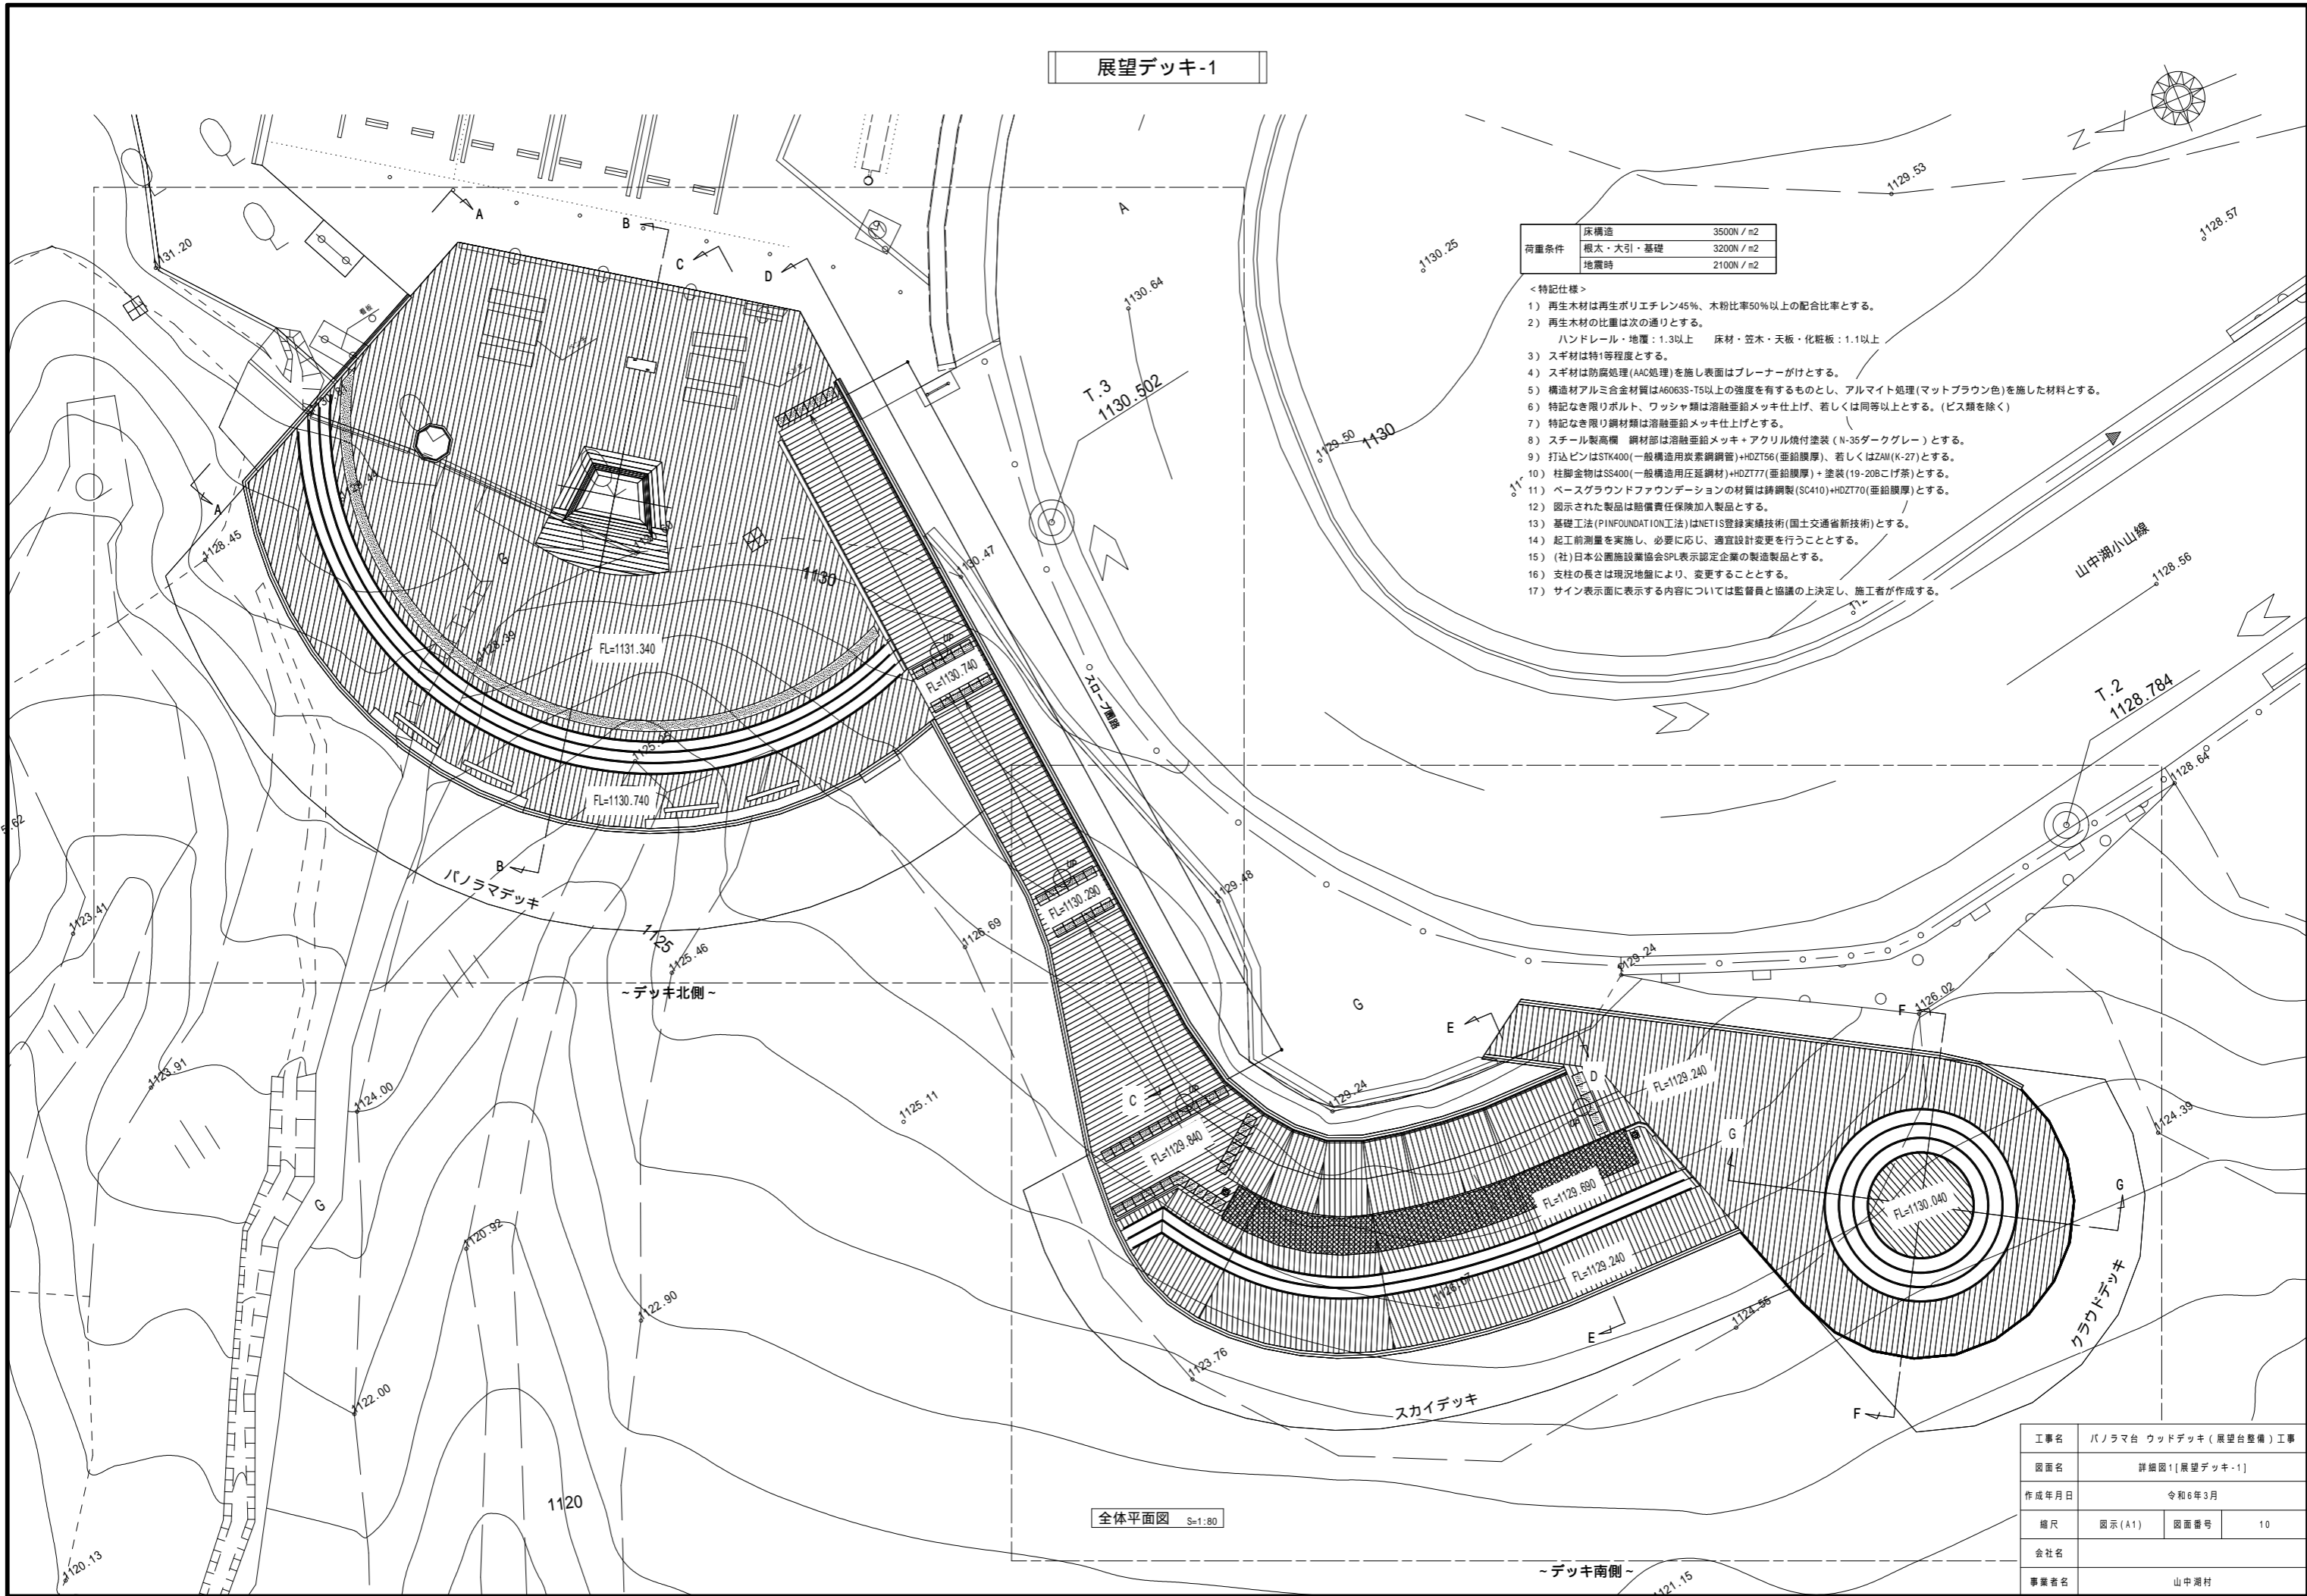


床構造	350N / m ²
荷重条件 根太・大引・基礎	3200N / m ²
地震時	2100N / m ²

- <特記仕様>
- 再生木材は再生ポリエチレン45%、木粉比率50%以上の配合比率とする。
 - 再生木材の比重は次の通りとする。
ハンドレール・地覆：1.3以上 床材・笠木・天板・化粧板：1.1以上
 - スギ材は特1等程度とする。
 - スギ材は防霉処理(AAC処理)を施し表面はプレーナーがけとする。
 - 構造材アルミ合金材質はA6063S-T5以上の強度を有するものとし、アルマイト処理(マットブラウン色)を施した材料とする。
 - 特記なき限りボルト、ワッシャ類は溶融亜鉛メッキ仕上げ、若しくは同等以上とする。(ビス類を除く)
 - 特記なき限り鋼材類は溶融亜鉛メッキ仕上げとする。
 - スチール製高欄 鋼材部は溶融亜鉛メッキ+アクリル焼付塗装(N-35ダークグレー)とする。
 - 打込ピンはSTK400(一般構造用炭素鋼鋼管)+HDZT56(亜鉛膜厚)、若しくはZAM(K-27)とする。
 - 柱脚金物はSS400(一般構造用圧延鋼材)+HDZT77(亜鉛膜厚)+塗装(19-20Bこげ茶)とする。
 - ベースグラウンドファウンデーションの材質は鋼鋼製(SC410)+HDZT70(亜鉛膜厚)とする。
 - 図示された製品は賠償責任保険加入製品とする。
 - 基礎工法(PIN FOUNDATION工法)はNETIS登録実績技術(国土交通省新技術)とする。
 - 起工前測量を実施し、必要に応じ、適宜設計変更を行うこととする。
 - (社)日本公園施設業協会SPL表示認定企業の製造製品とする。
 - 支柱の長さは現況地盤により、変更することとする。
 - サイン表示面に表示する内容については監督員と協議の上決定し、施工者が作成する。

全体平面図 S=1:80

工事名	パノラマ台 ウッドデッキ(展望台整備)工事		
図面名	詳細図1[展望デッキ-1]		
作成年月日	令和6年3月		
縮尺	図示(A1)	図面番号	10
会社名			
事業者名	山中湖村		


展望デッキ-2

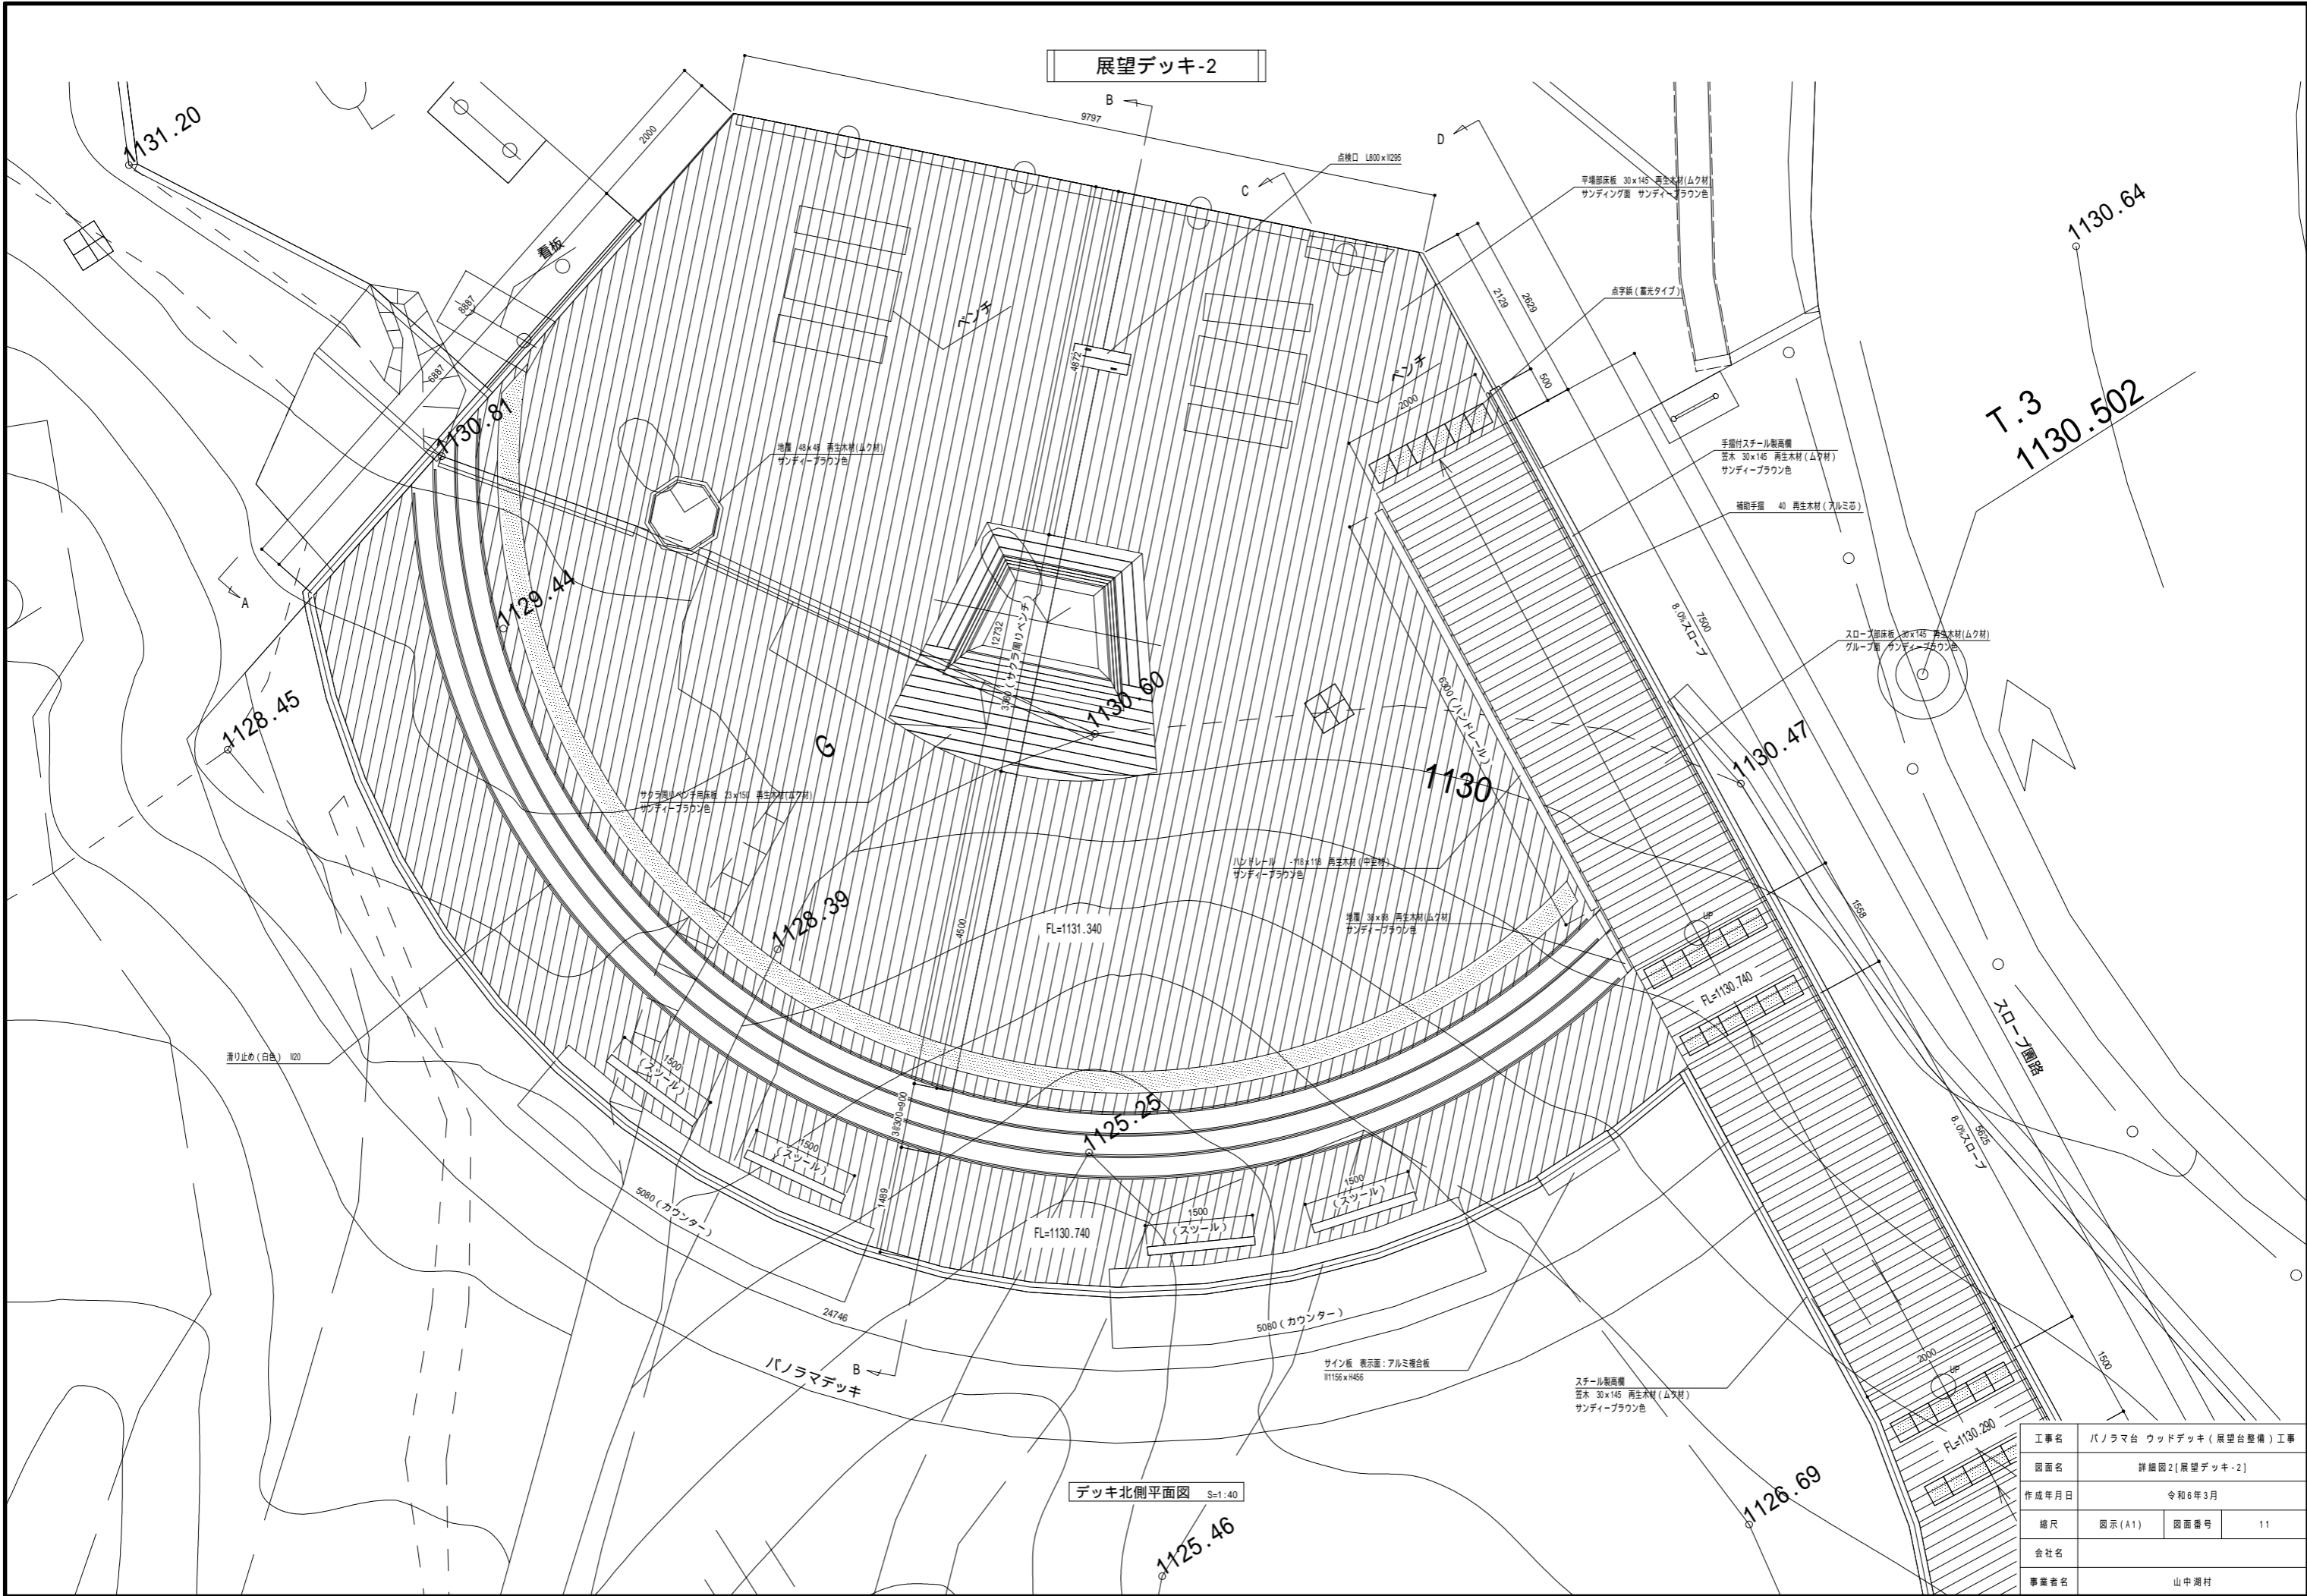

デッキ北側平面図 S=1:40

工事名	パノラマ台 ウッドデッキ (展望台整備) 工事		
図面名	詳細図2[展望デッキ-2]		
作成年月日	令和6年3月		
縮尺	図示 (A1)	図面番号	11
会社名			
事業者名	山中湖村		


展望デッキ-3

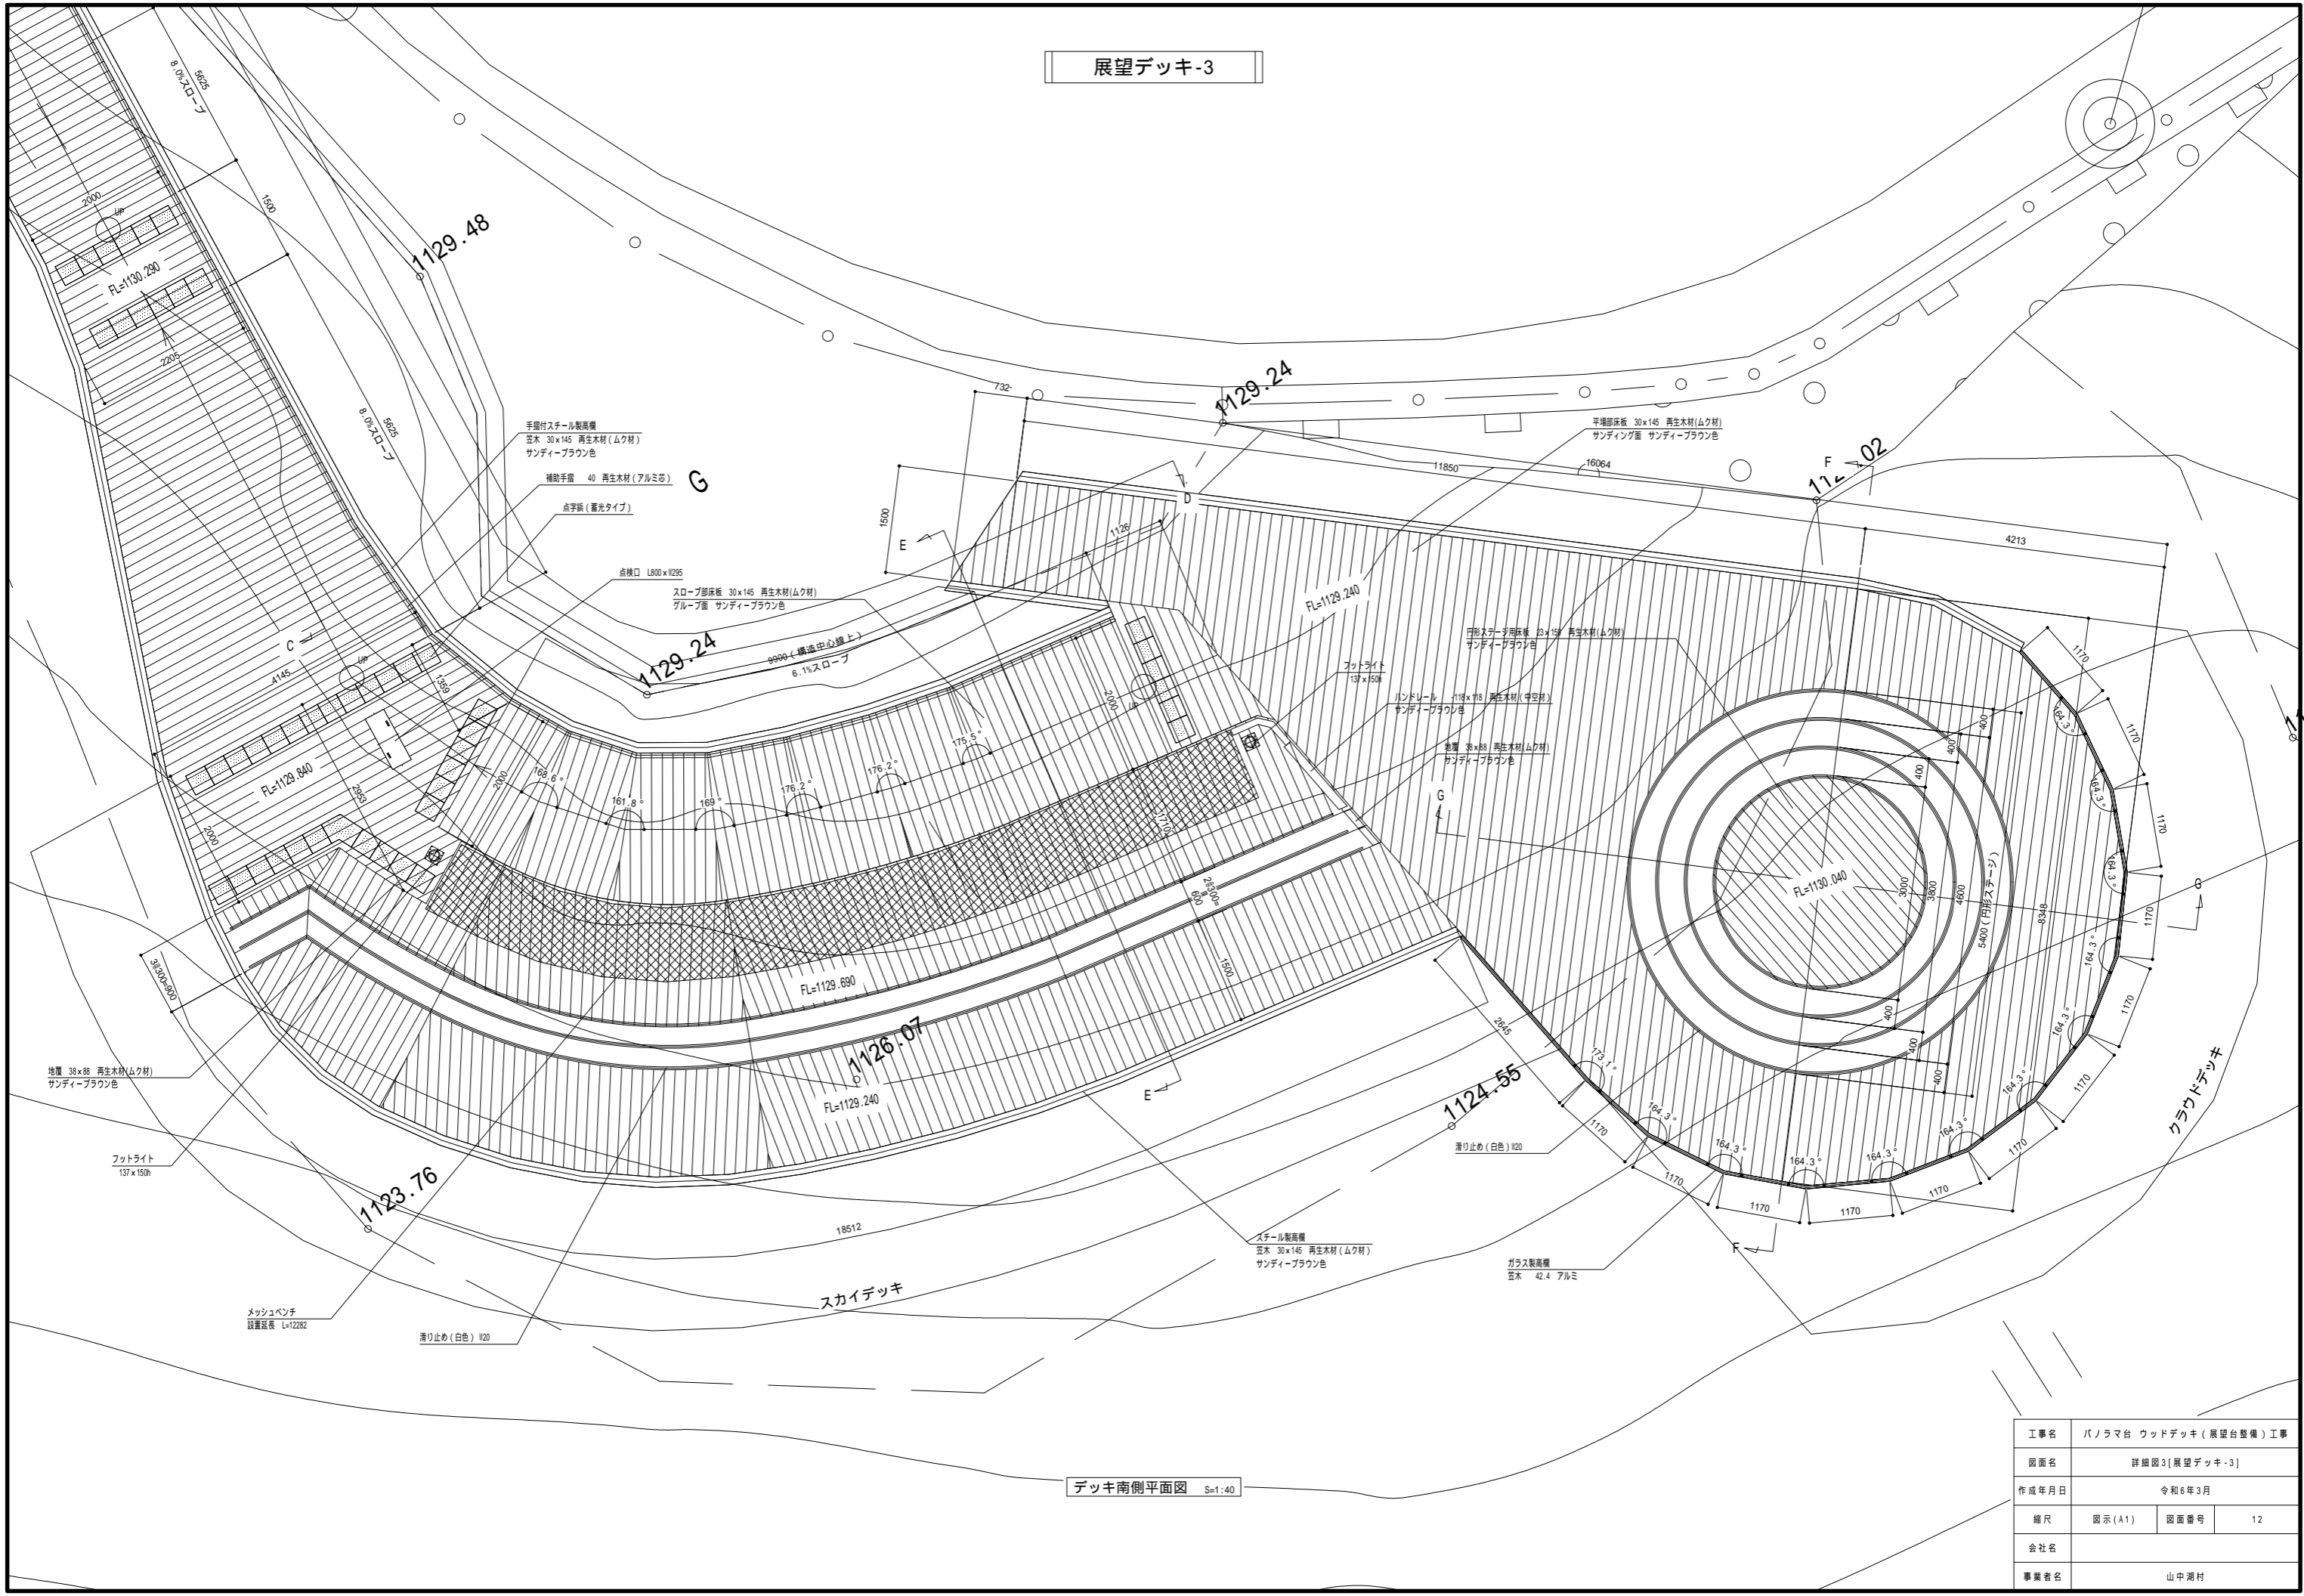

デッキ南側平面図 S=1:40

工事名	パノラマ台 ウッドデッキ(展望台整備)工事		
図面名	詳細図3[展望デッキ-3]		
作成年月日	令和6年3月		
縮尺	図示(A1)	図面番号	12
会社名			
事業者名	山中湖村		

展望デッキ-4

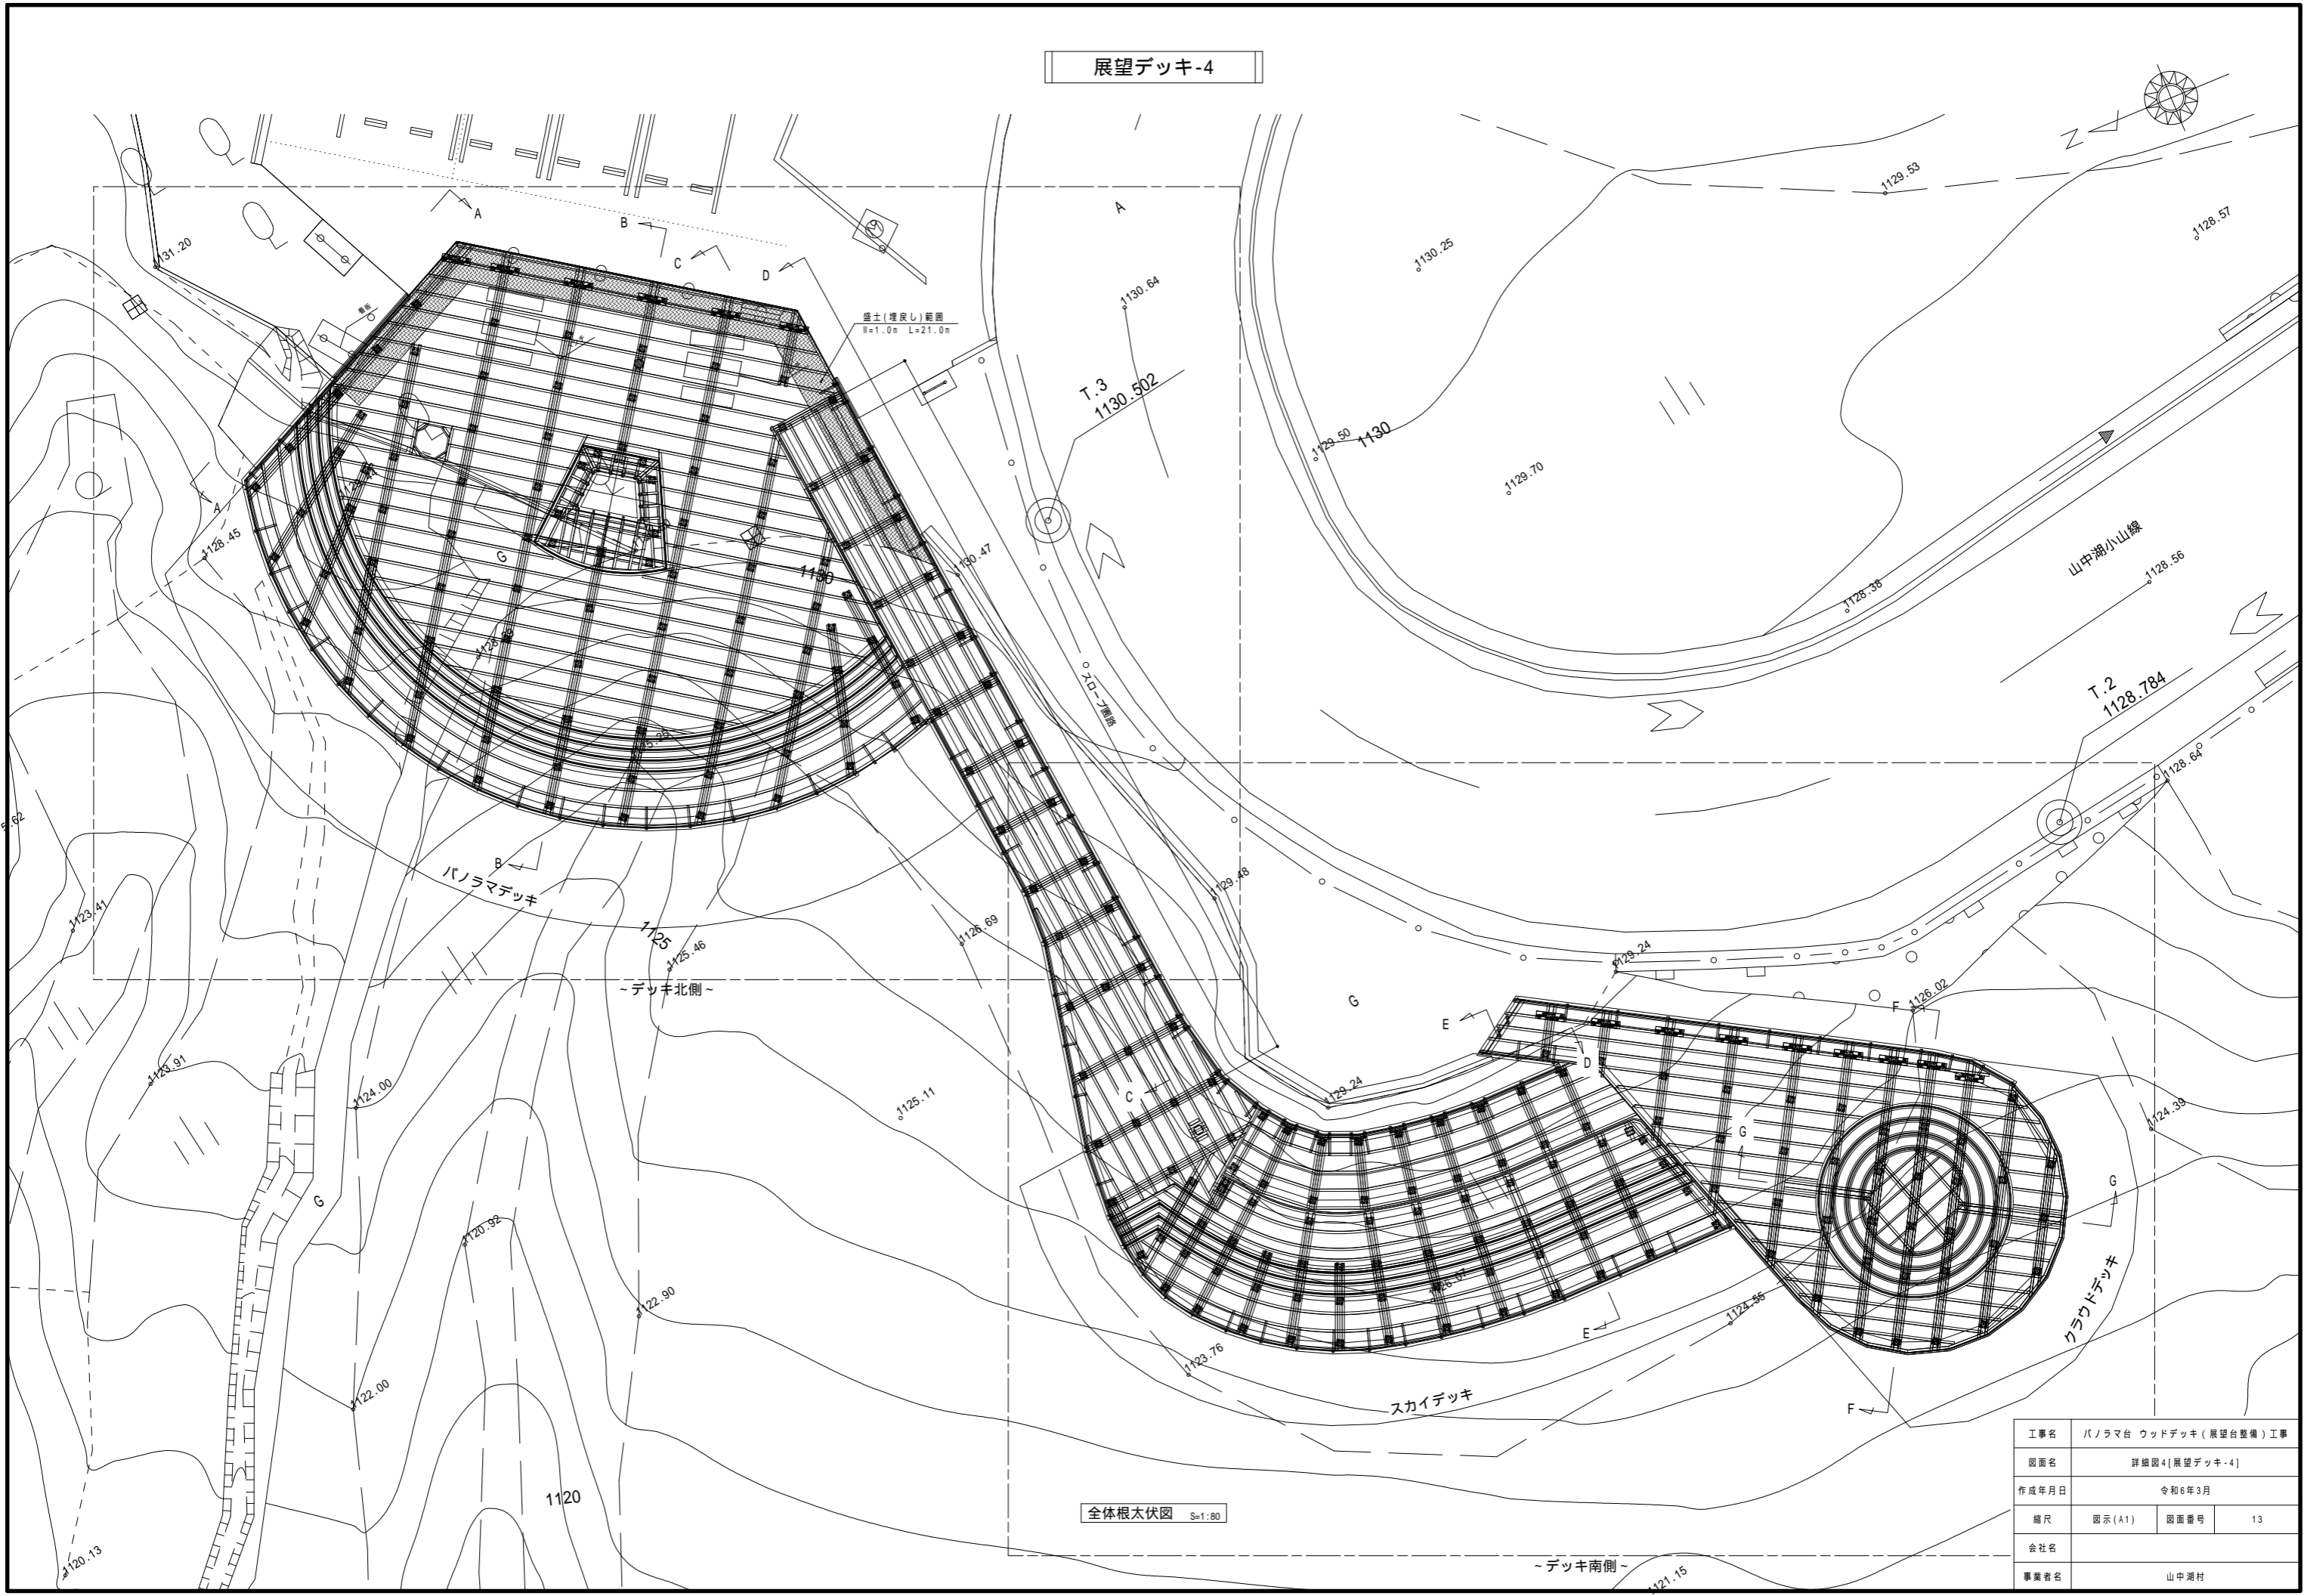

工事名	パノラマ台 ウッドデッキ(展望台整備)工事		
図面名	詳細図4[展望デッキ-4]		
作成年月日	令和6年3月		
縮尺	図示(A1)	図面番号	13
会社名			
事業者名	山中湖村		

展望デッキ-5

支柱 120×120 アルミハニカム
 スピードパイプ継ぎ (支柱付)
 基礎材 150×100×3 アルミ

根太・大引 150×70×6 アルミ

吊钩 L50×80×6 アルミ


支柱 120×120 アルミハニカム

ベースグランドファンデーション
 鉄鋼

デッキ北側根太伏図 S=1:40

工事名	パノラマ台 ウッドデッキ (展望台整備) 工事		
図面名	詳細図5[展望デッキ-5]		
作成年月日	令和6年3月		
縮尺	図示 (A1)	図面番号	14
会社名			
事業者名	山中湖村		


展望デッキ-6

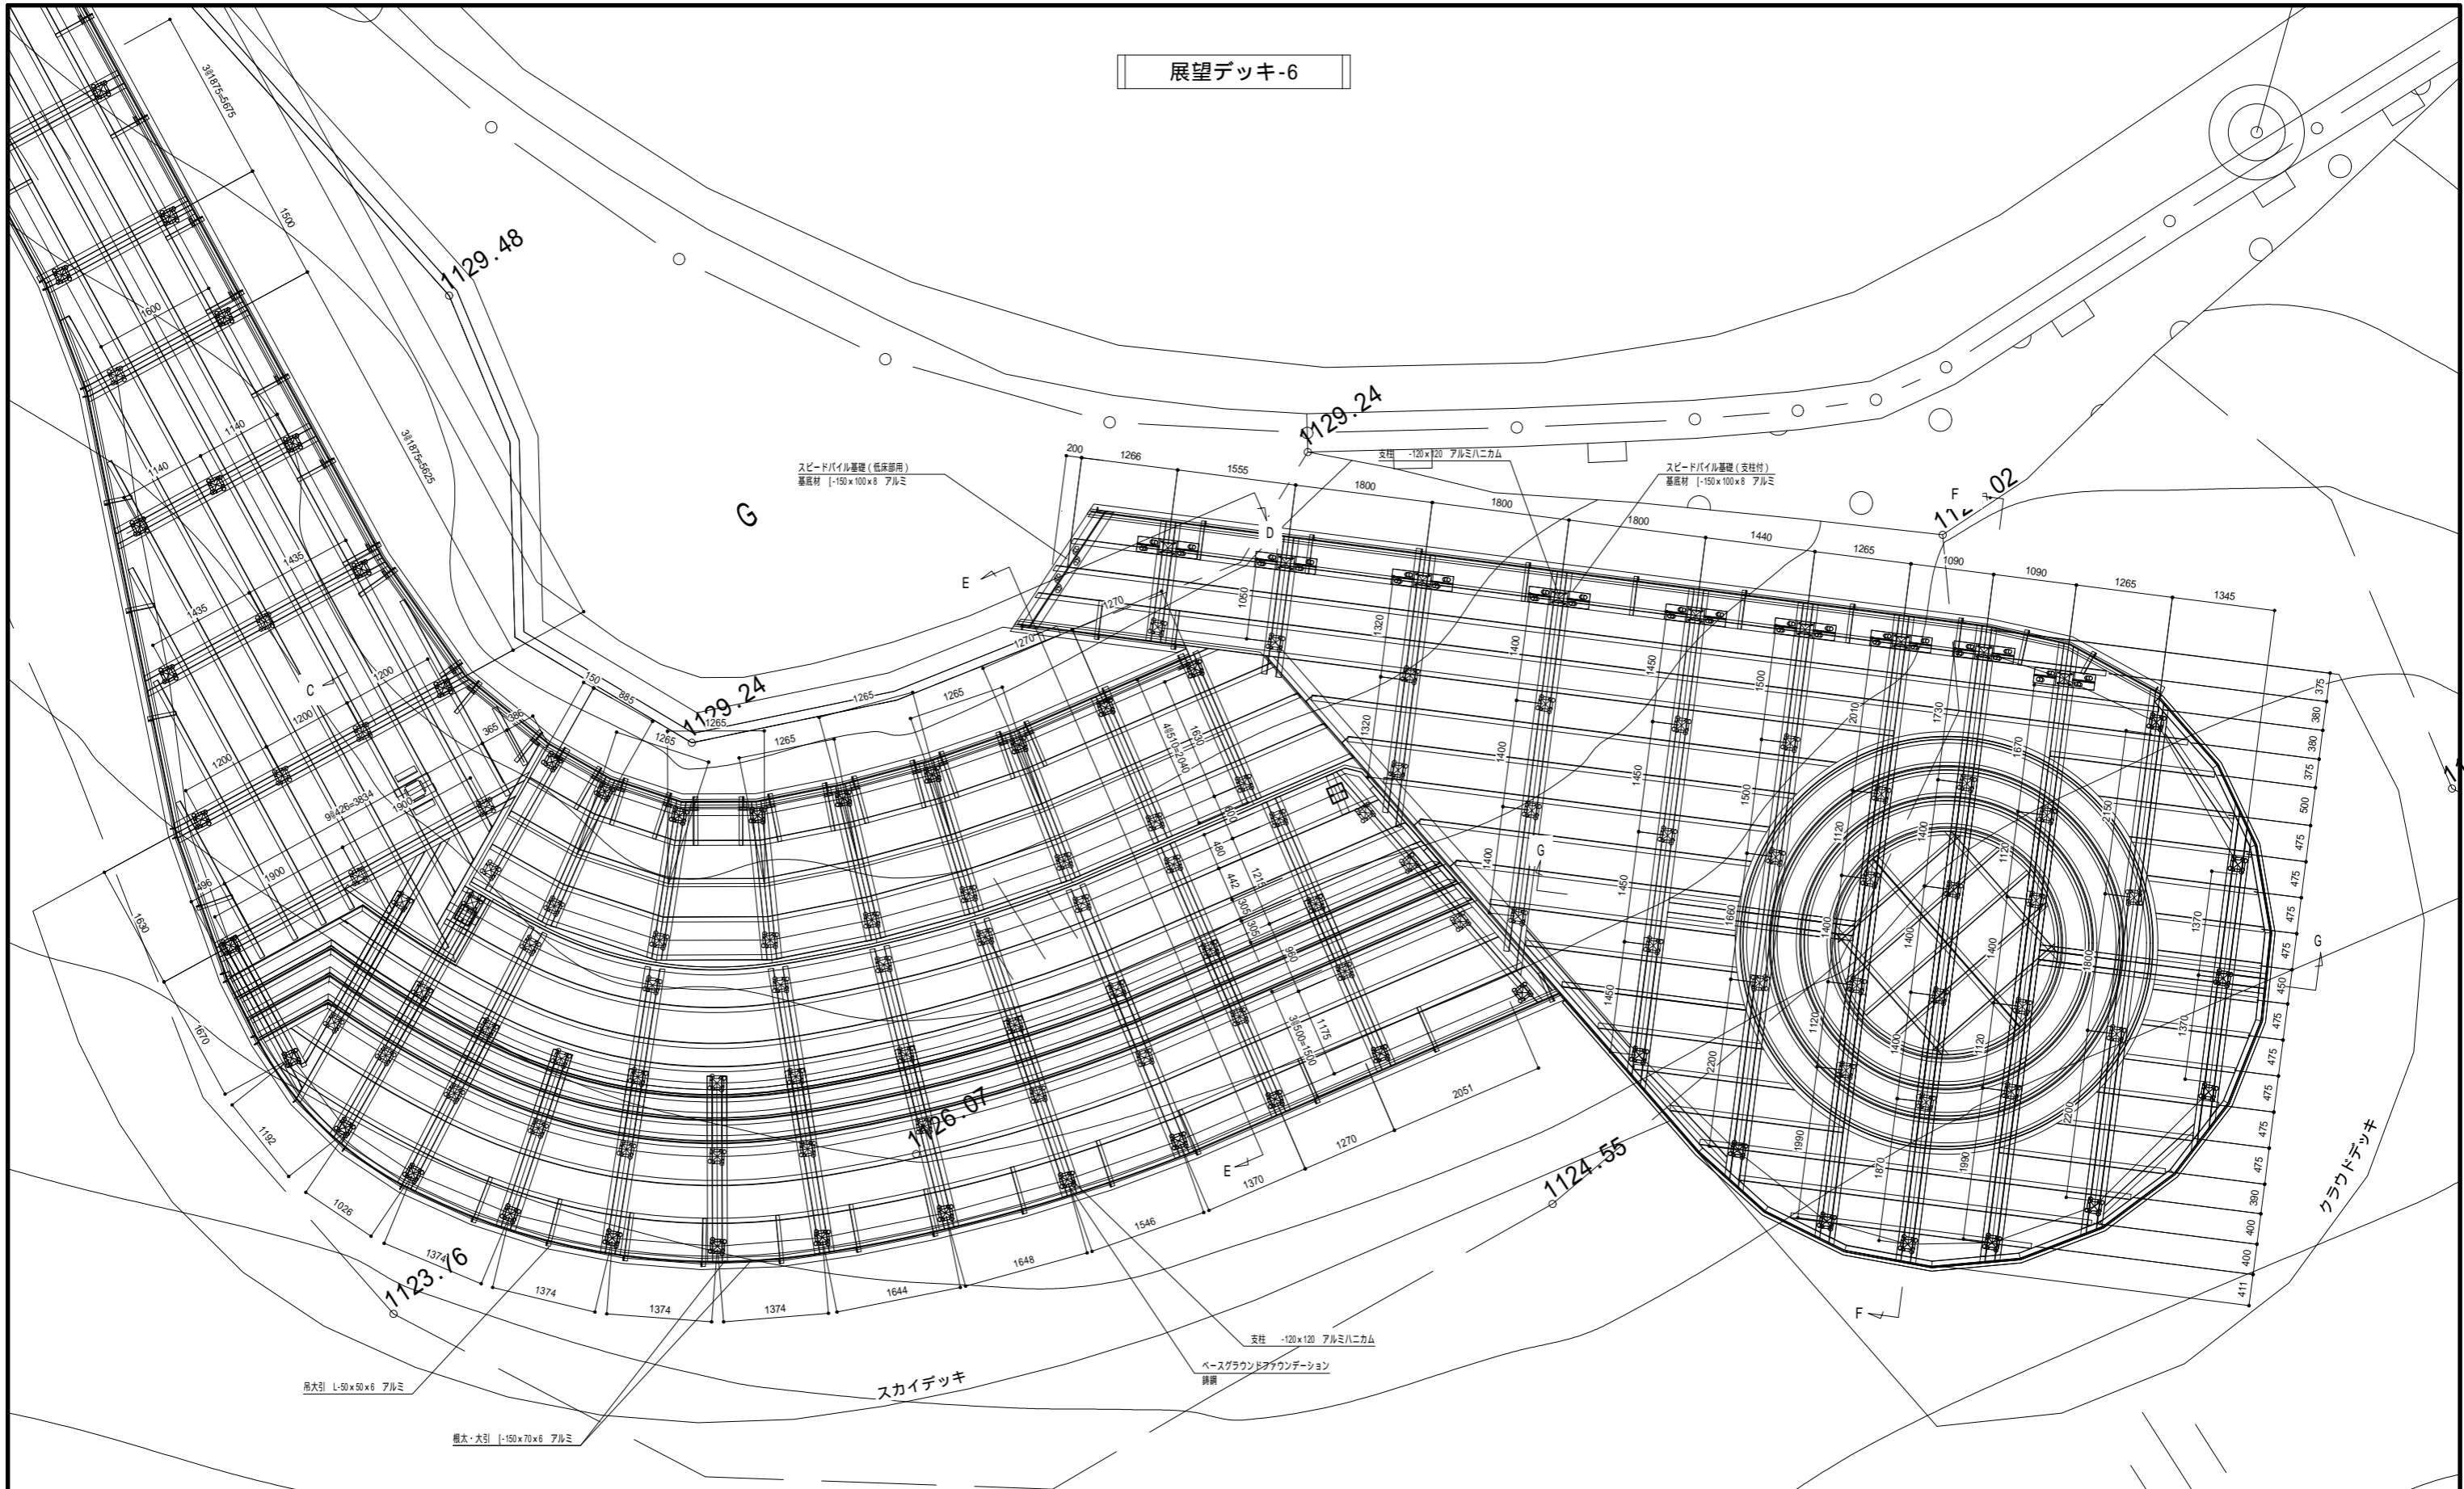


デッキ南側根太伏図 S=1:40

工事名	パノラマ台 ウッドデッキ (展望台整備) 工事		
図面名	詳細図6[展望デッキ-6]		
作成年月日	令和6年3月		
縮尺	図示 (A1)	図面番号	15
会社名			
事業者名	山中湖村		


展望デッキ-7

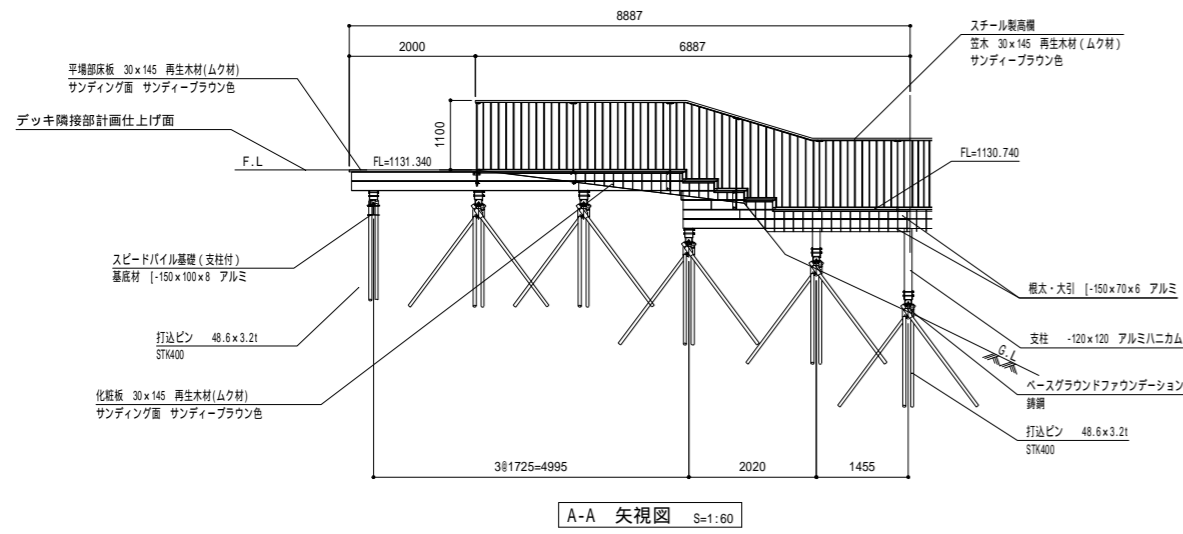


A-A 矢視図 S=1:60

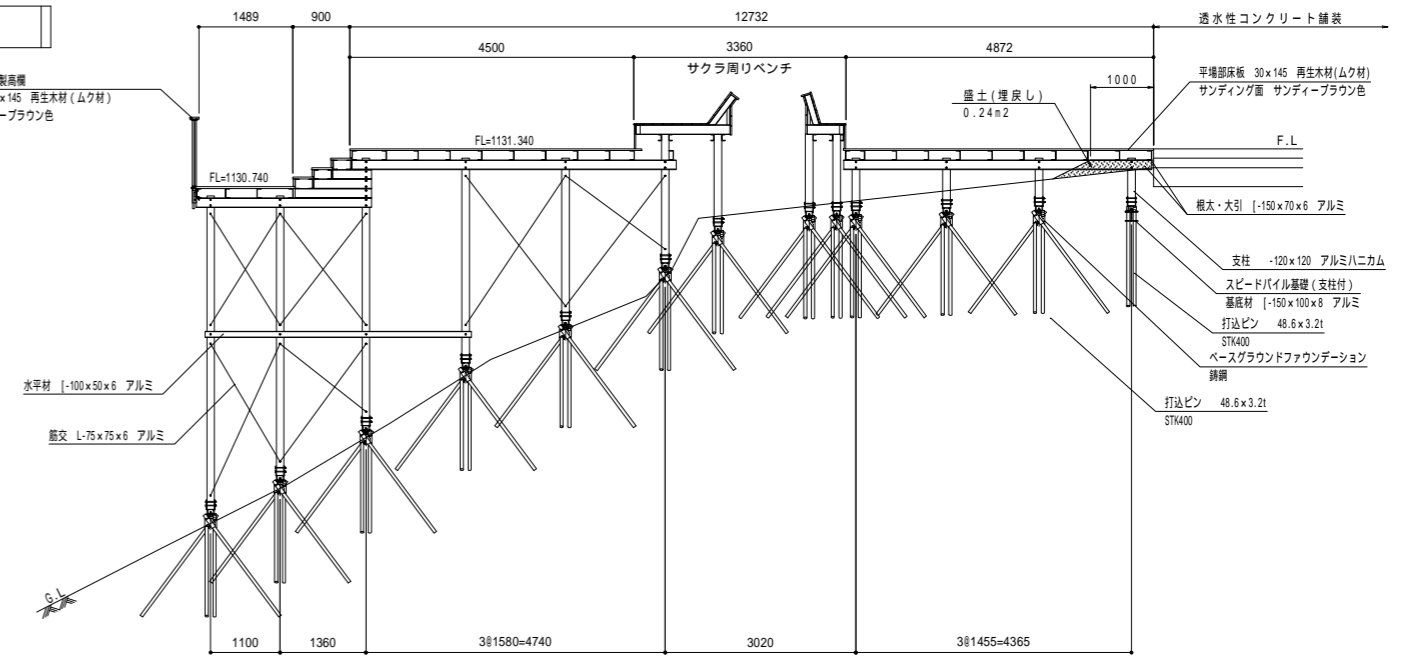

B-B 矢視図 S=1:60

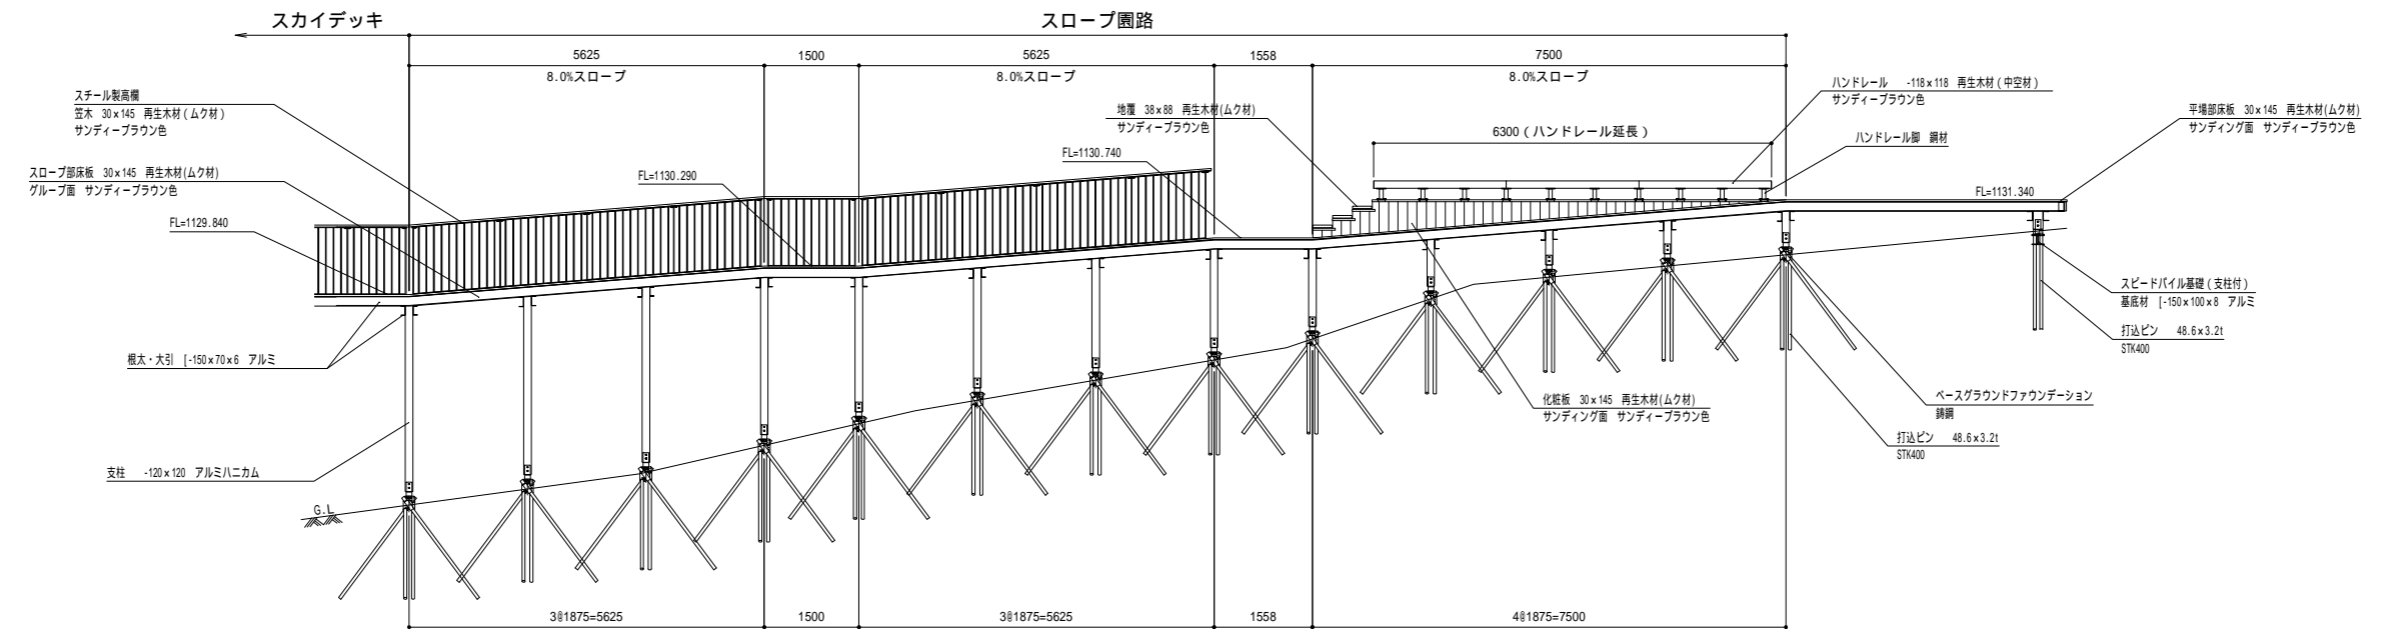

C-C 矢視図 S=1:60

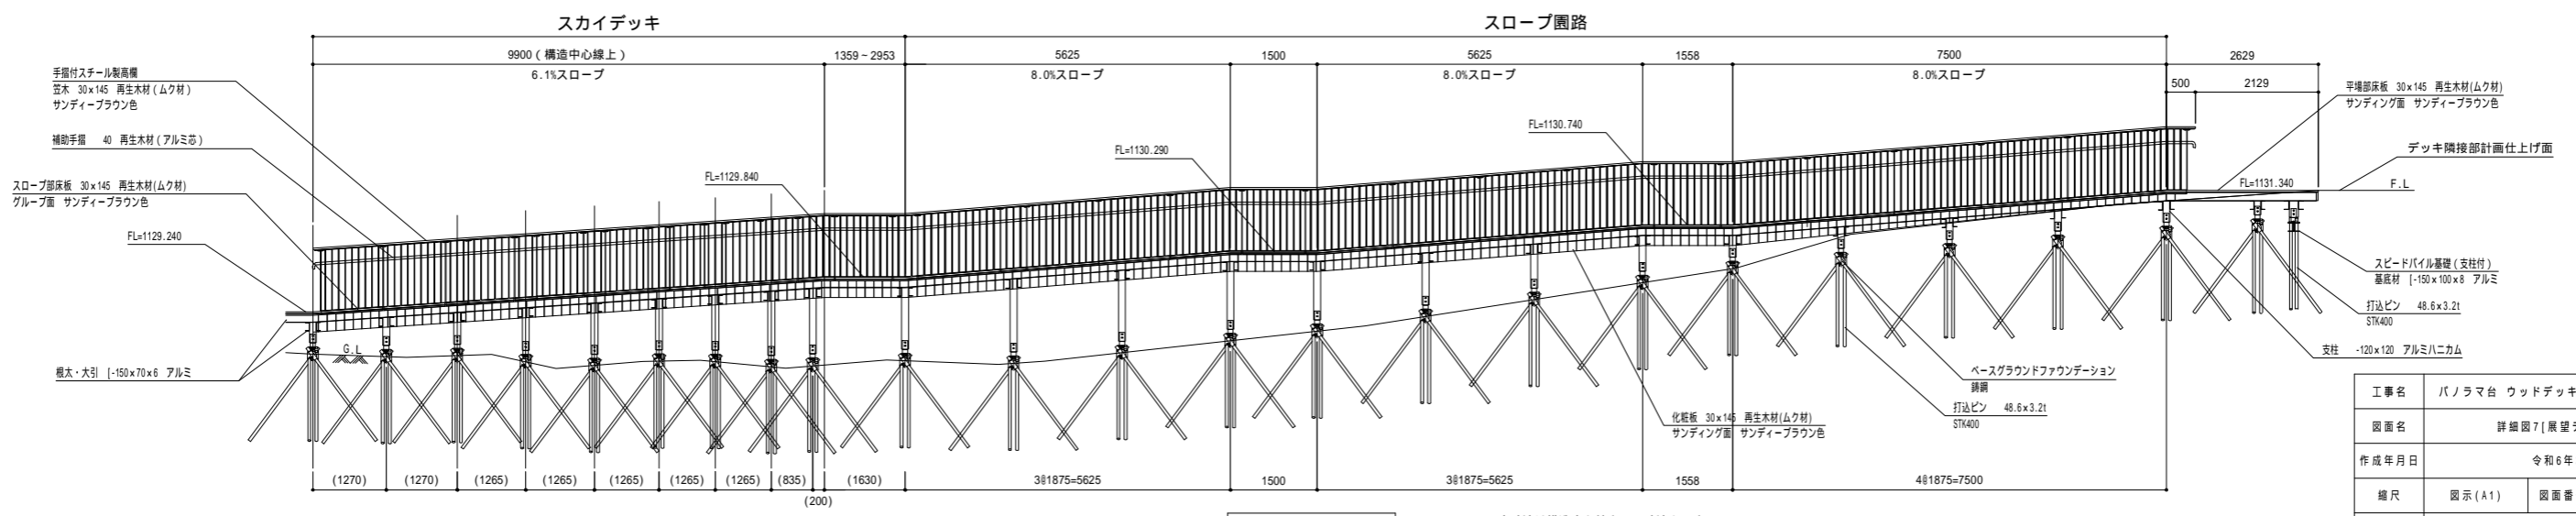


D-D 矢視図 S=1:60


() 内寸法は構造中心線上での寸法を示す。

工事名	パノラマ台 ウッドデッキ (展望台整備) 工事		
図面名	詳細図7 [展望デッキ-7]		
作成年月日	令和6年3月		
縮尺	図示 (A1)	図面番号	16
会社名			
事業者名	山中湖村		


展望デッキ-8

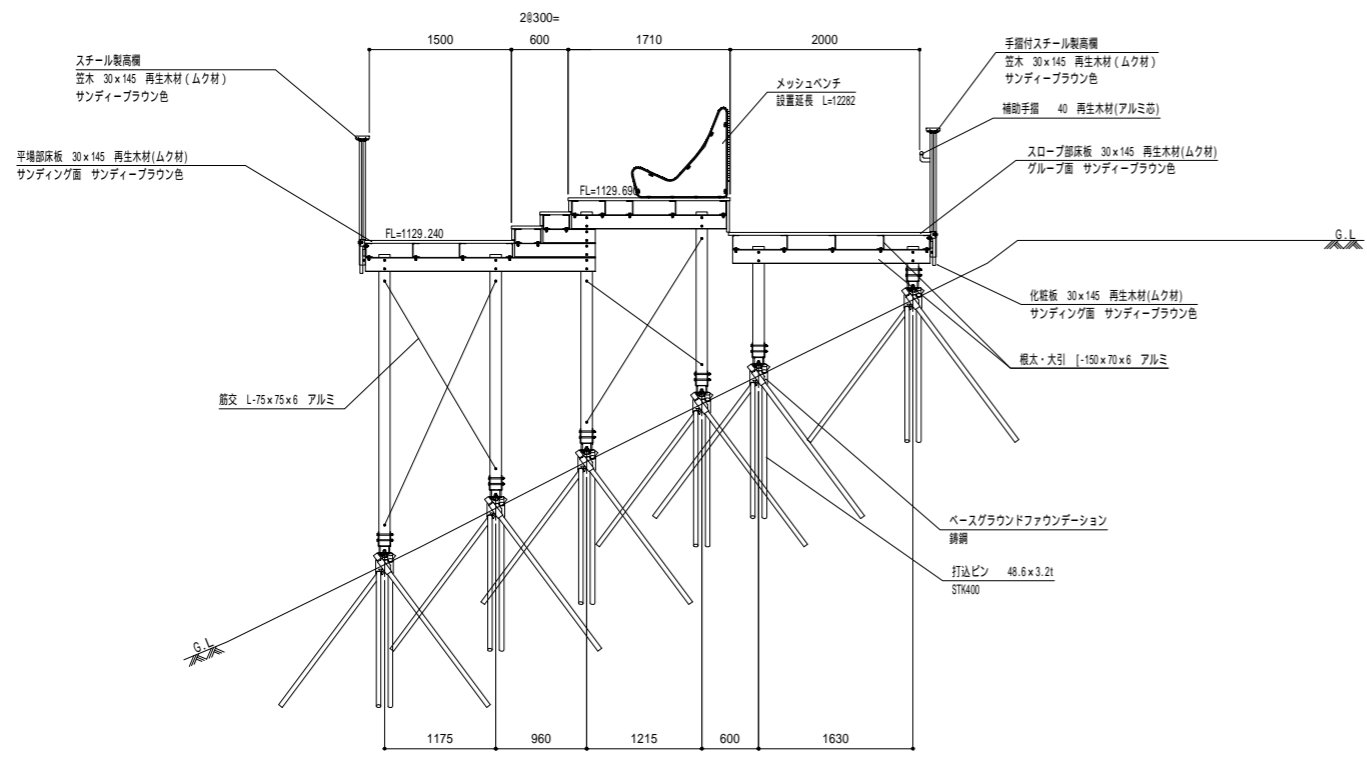


E-E 矢视图 S=1:40

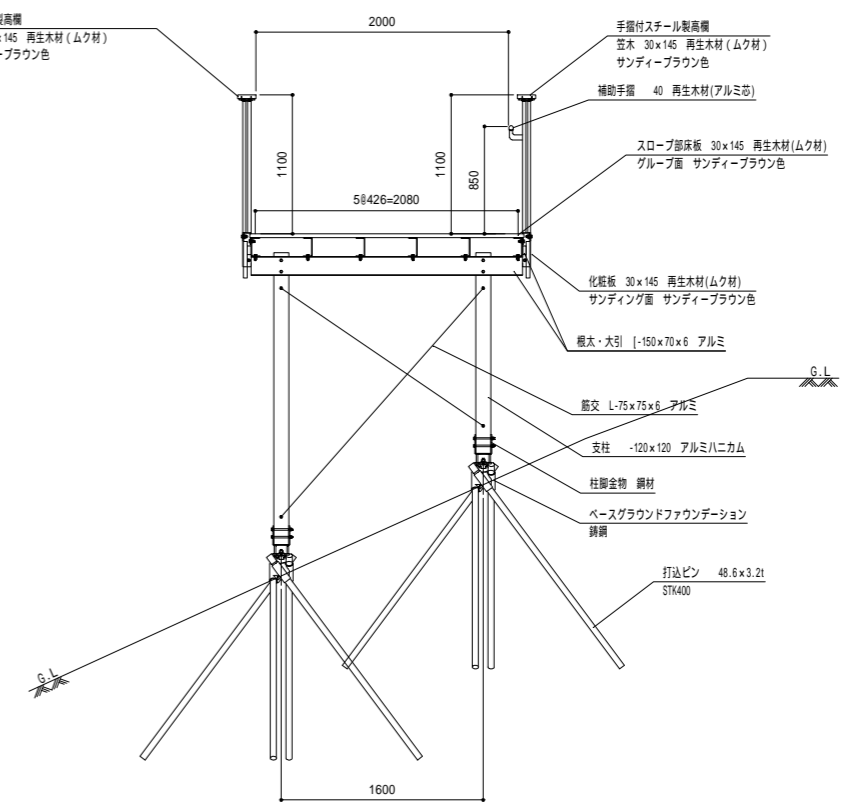

スロープ園路部標準断面図 S=1:30

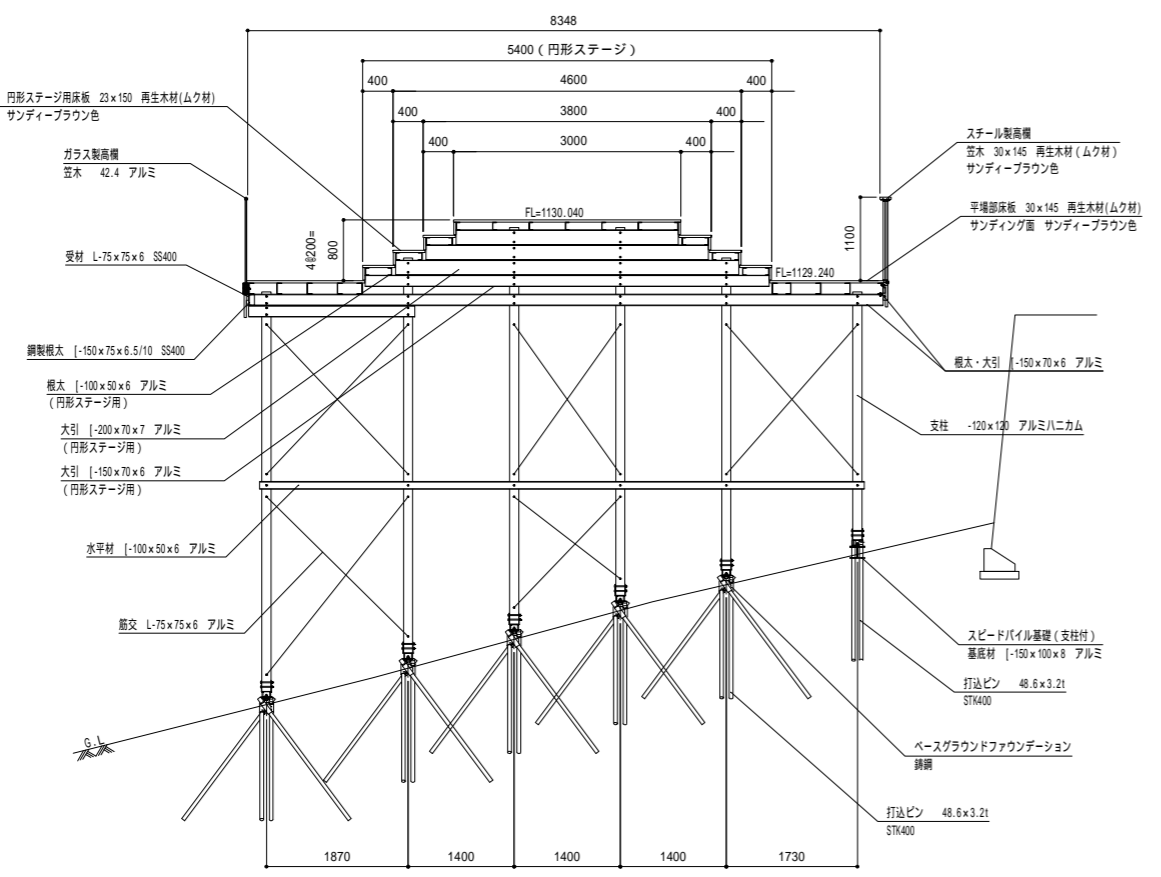


F-F 矢视图 S=1:50

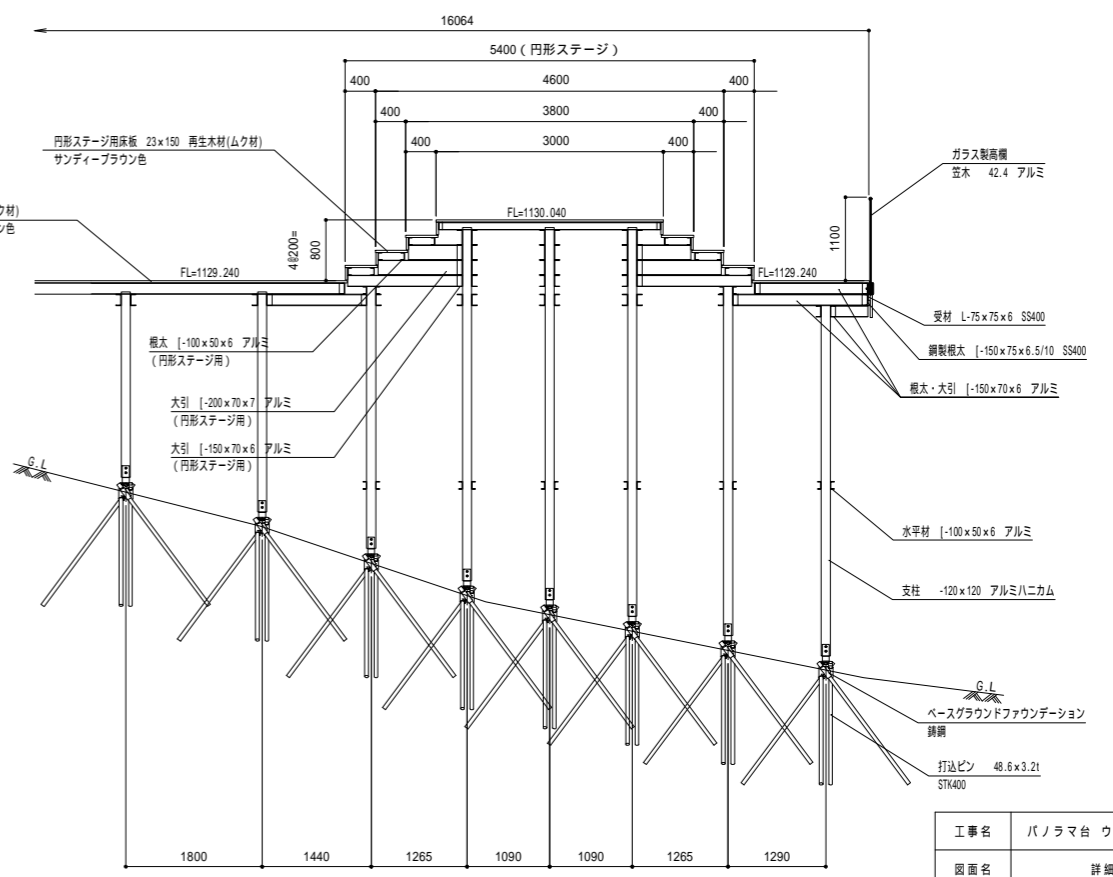


G-G 矢视图 S=1:50

工事名	パノラマ台 ウッドデッキ (展望台整備) 工事		
図面名	詳細図8[展望デッキ-8]		
作成年月日	令和6年3月		
縮尺	図示(A1)	図面番号	17
会社名			
事業者名	山中湖村		


展望デッキ-9

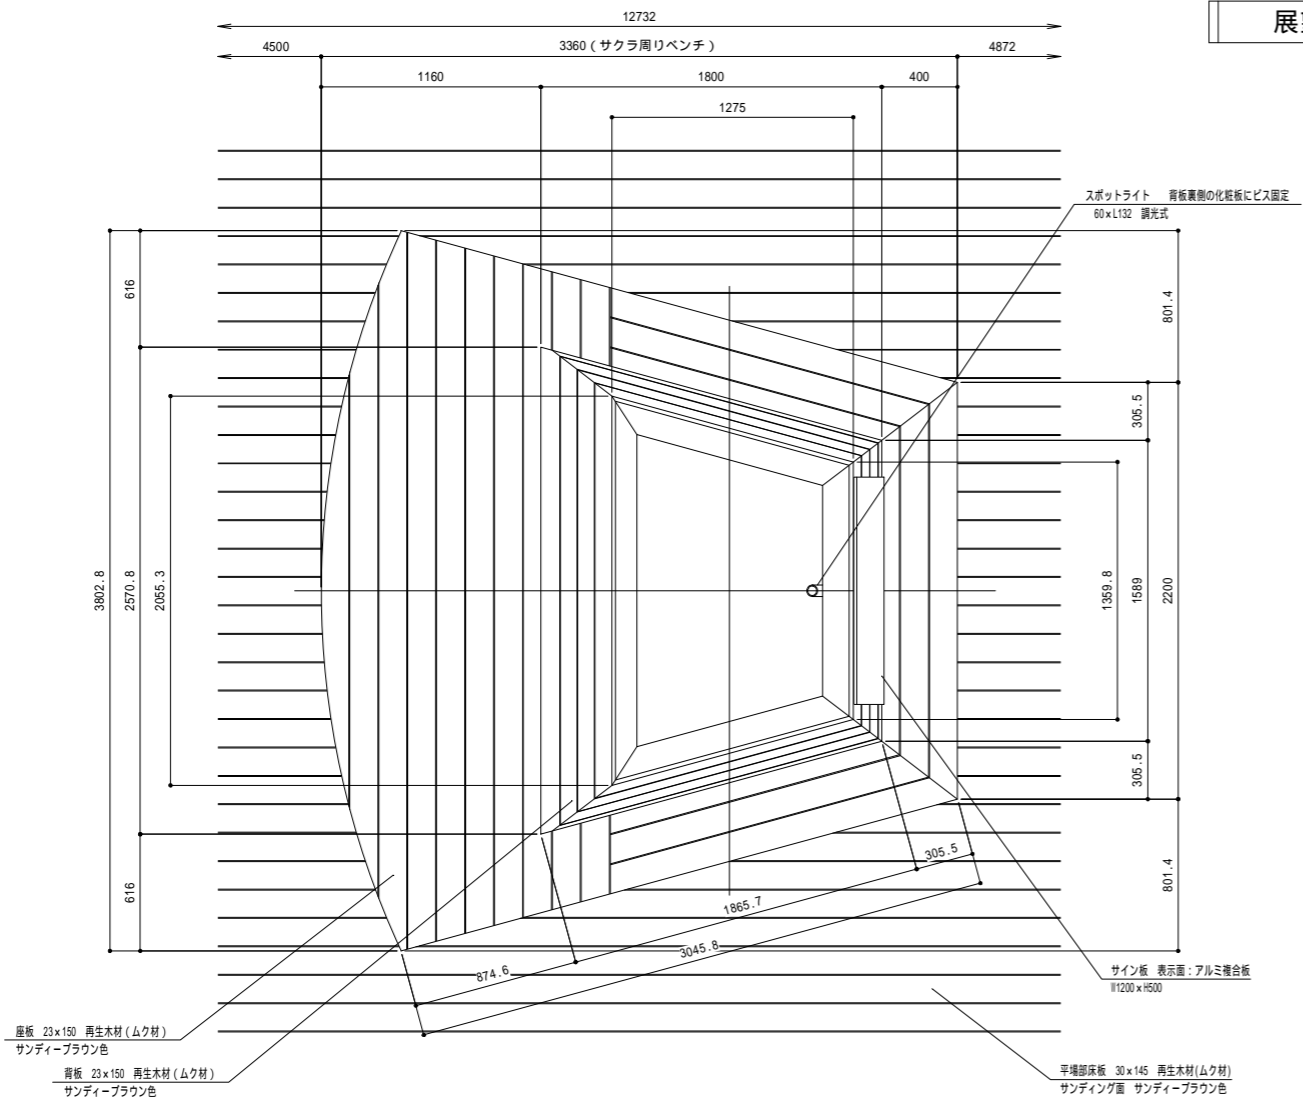


サクラ周りベンチ平面図 S=1:20

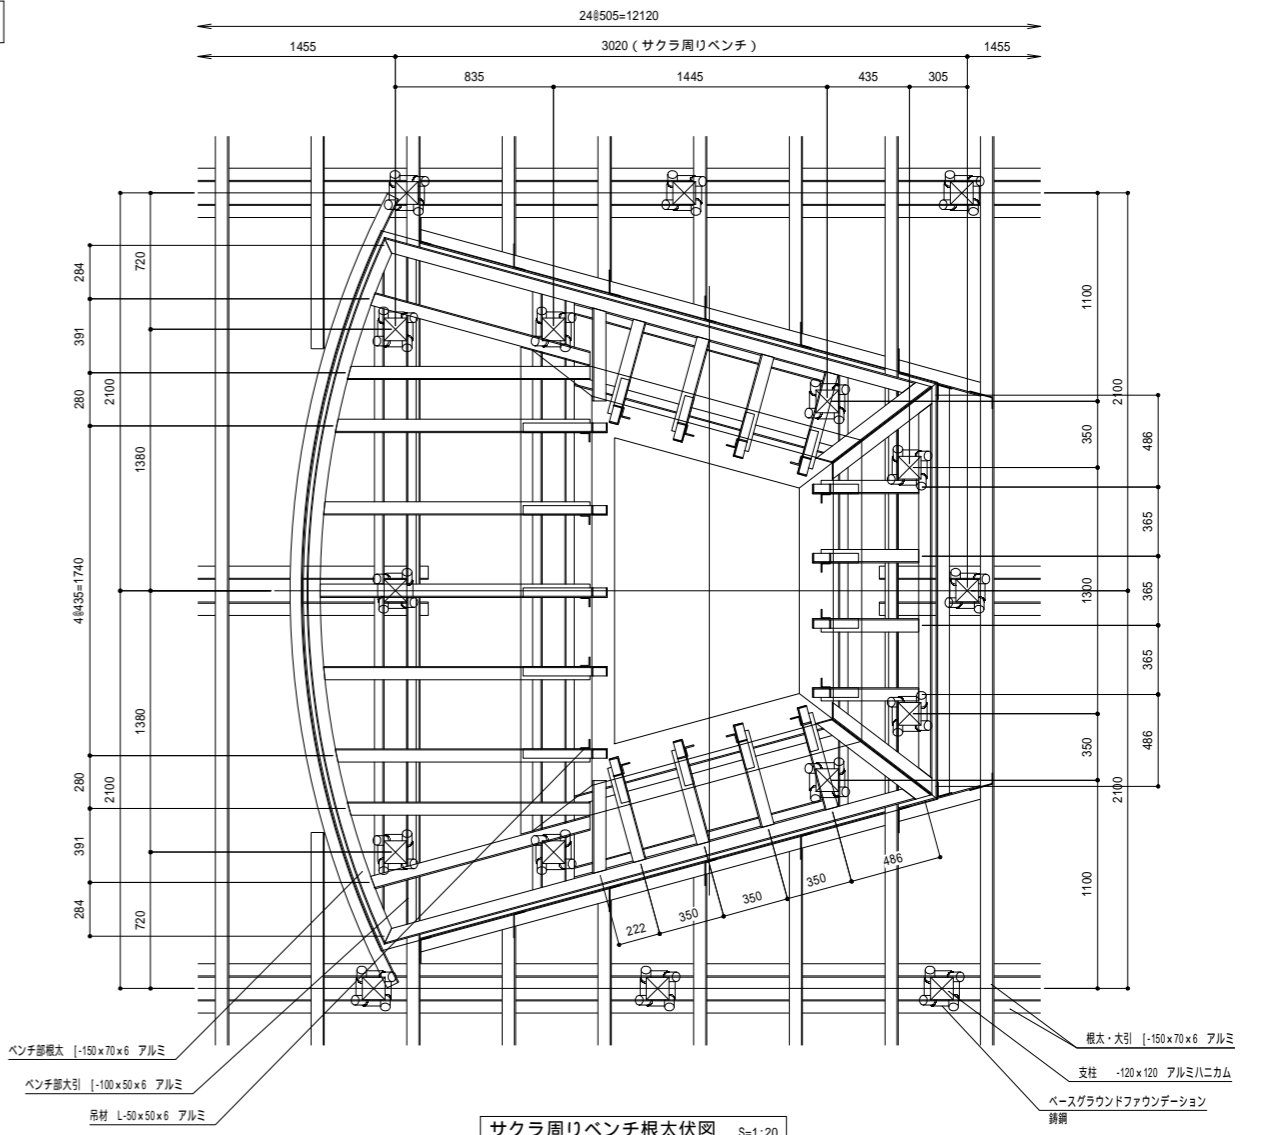


サクラ周りベンチ根太伏図 S=1:20

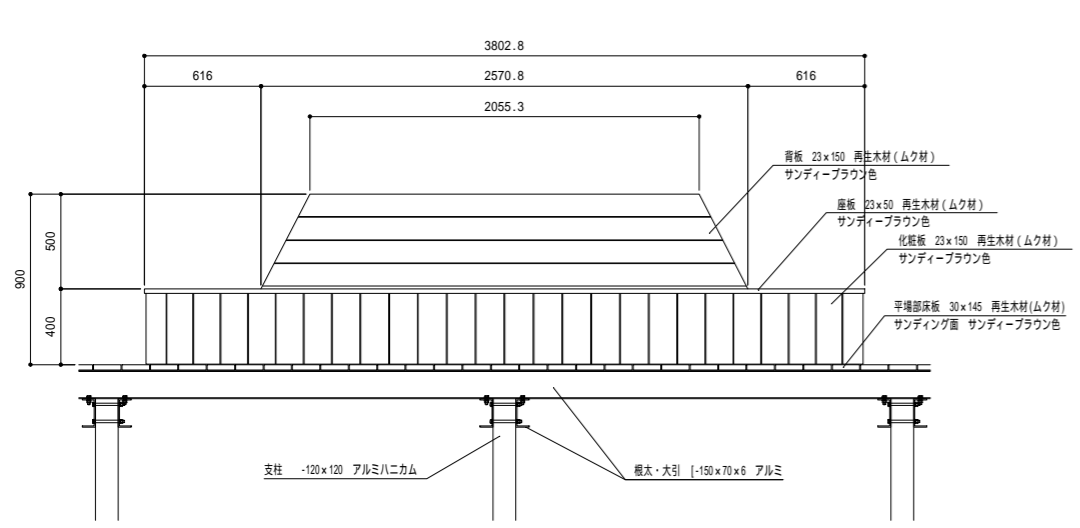

サクラ周りベンチ正面図 S=1:20

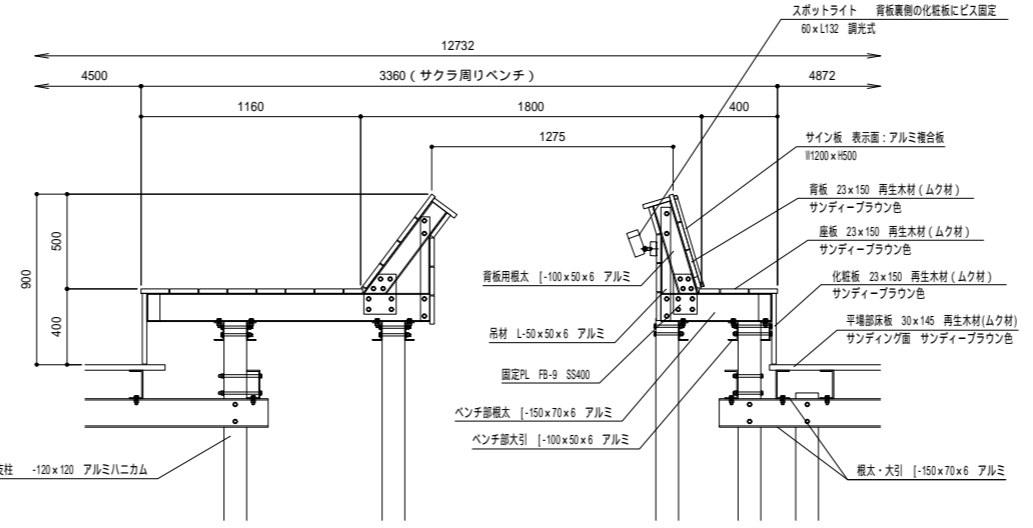


サクラ周りベンチ断面図 S=1:20

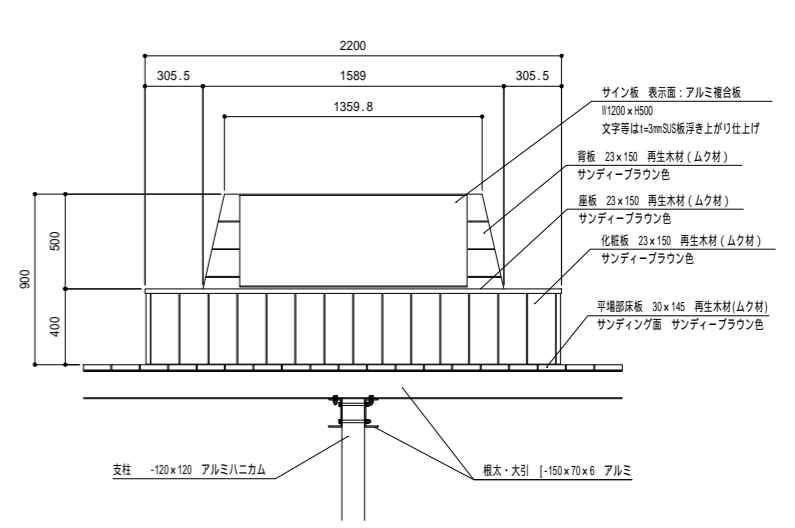


サクラ周りベンチ背面図 S=1:20

工事名	パノラマ台 ウッドデッキ(展望台整備) 工事		
図面名	詳細図9[展望デッキ-9]		
作成年月日	令和6年3月		
縮尺	図示(A1)	図面番号	18
会社名			
事業者名	山中湖村		


展望デッキ-10

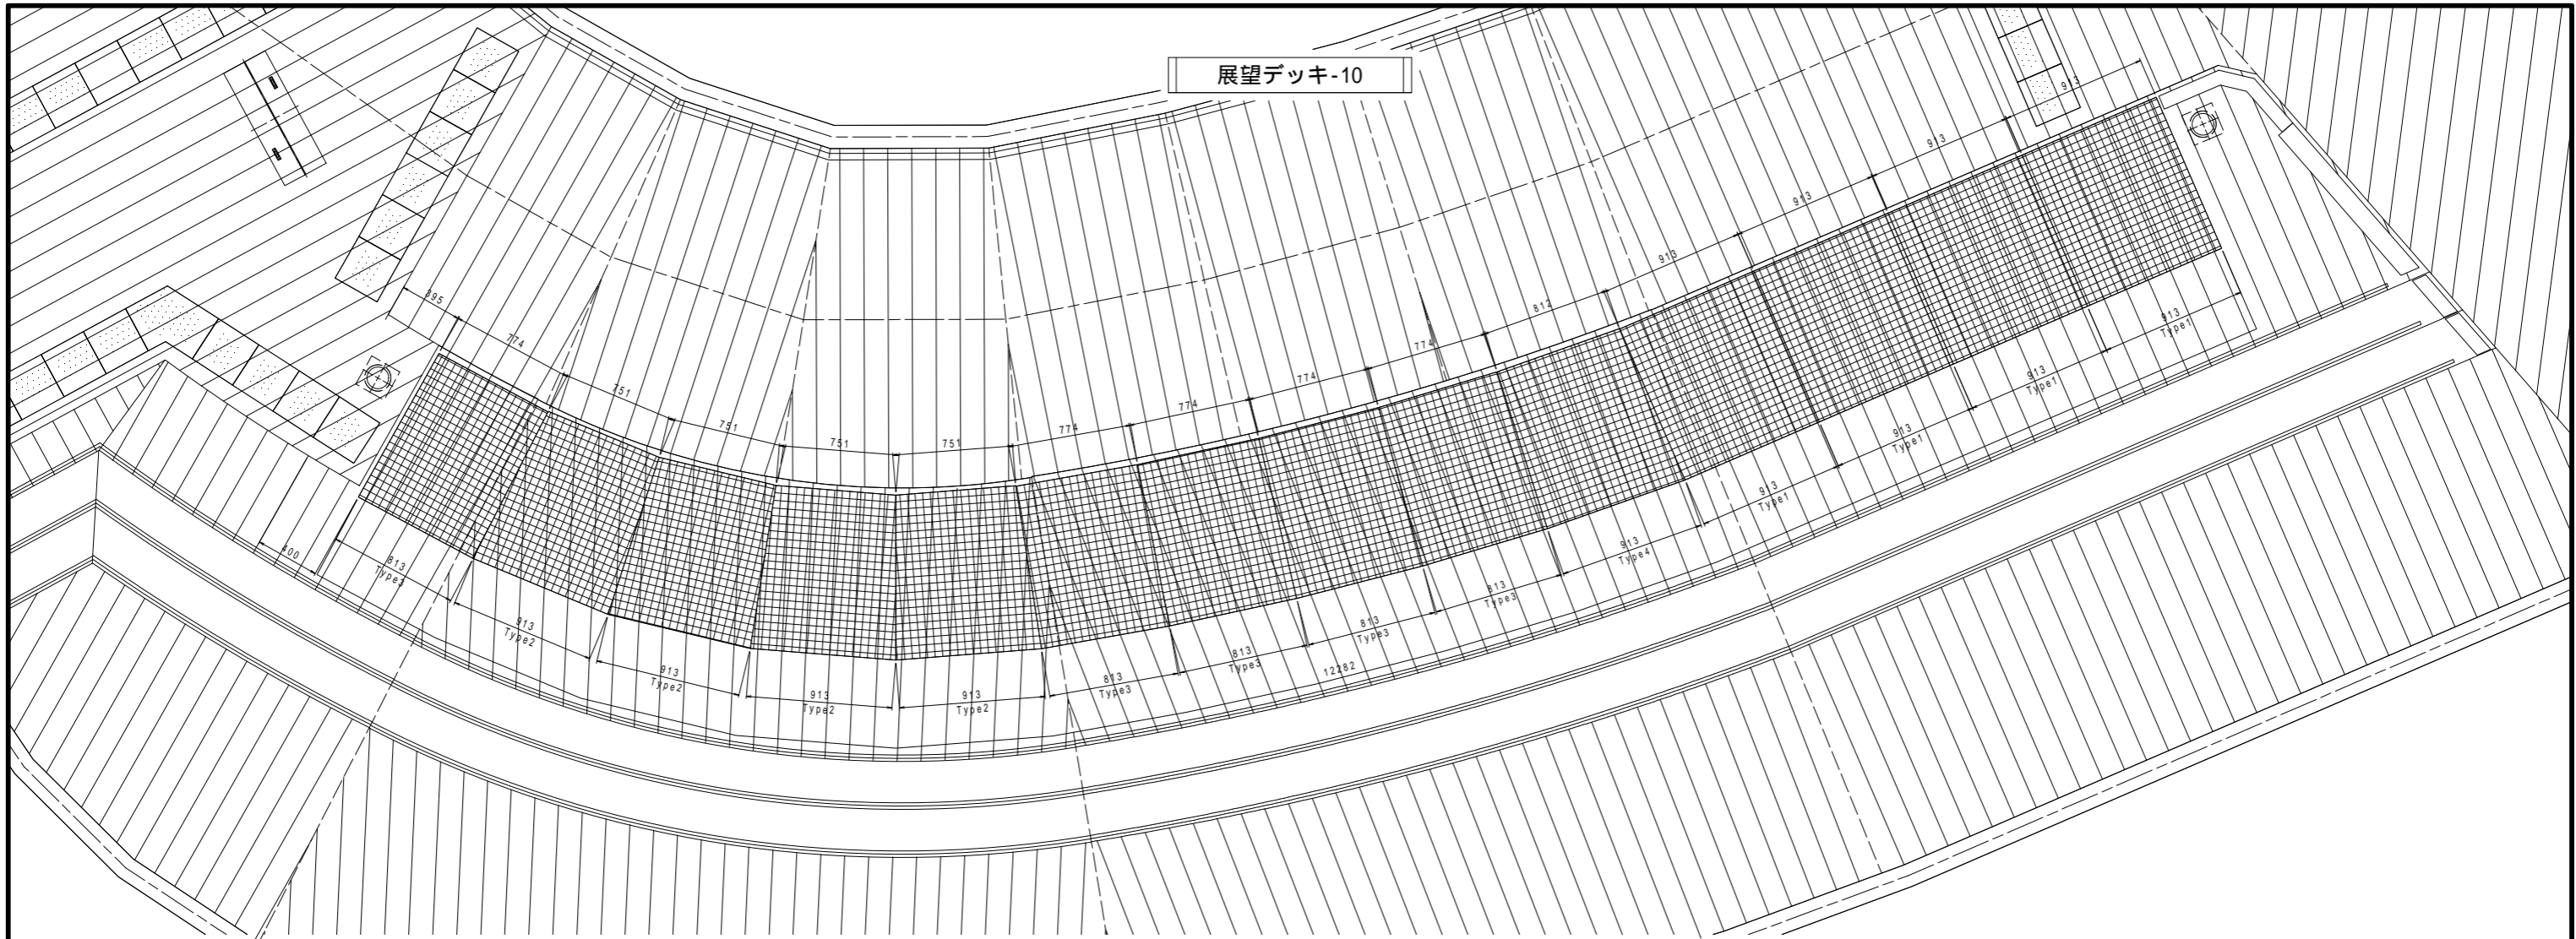

メッシュベンチ平面割付図 S=1:20

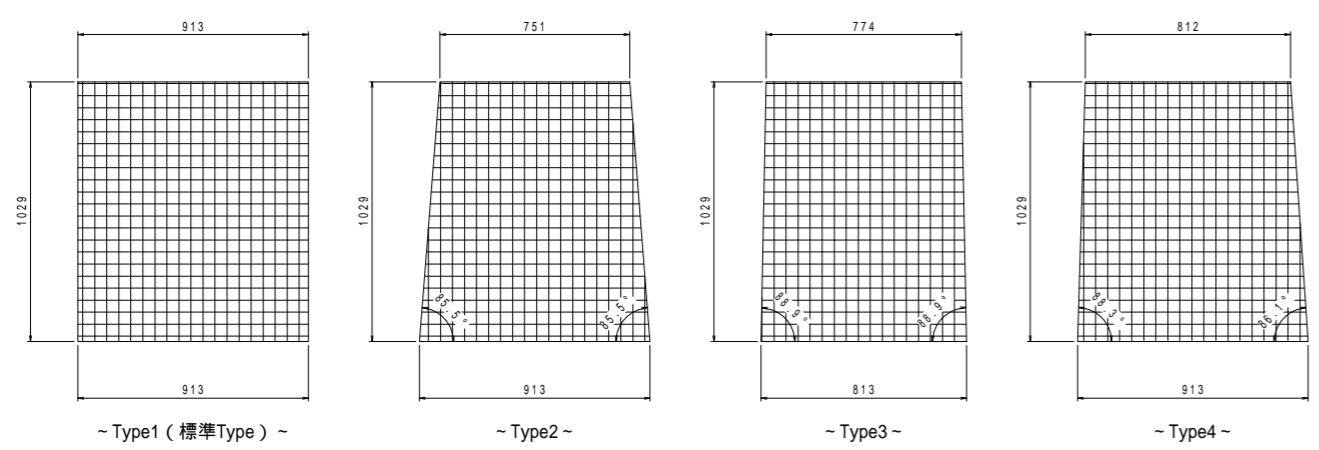


各Type平面図 S=1:15

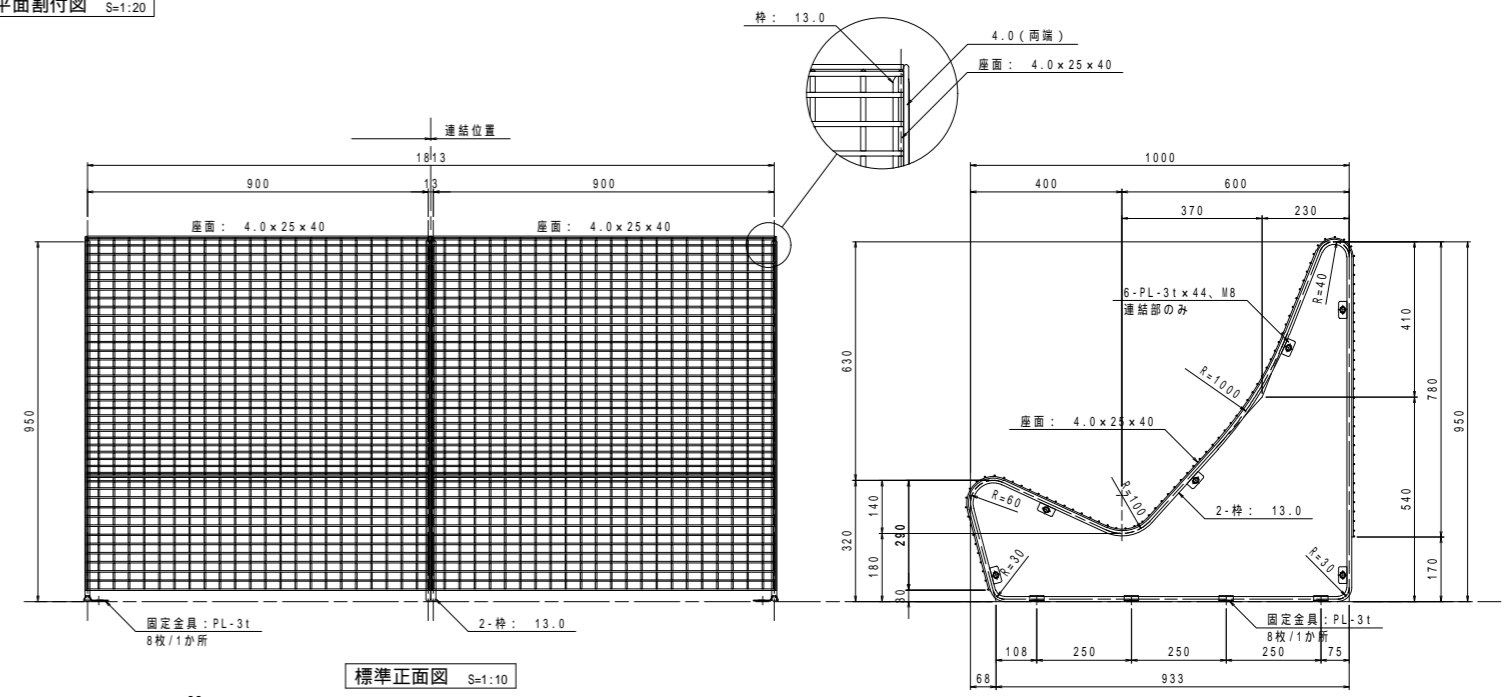

標準正面図 S=1:10

標準側面図 S=1:10




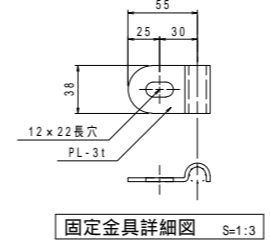


固定金具詳細図 S=1:3

部材名	規格・寸法	材質	表面処理
座面	溶接金網 4.0×25×40	SWW-P	HDZT63
枠	13.0、PL-3t×44	SR235、SS400	HDZT63
固定金具	PL-3t	SS400	HDZT63





工事名	パノラマ台 ウッドデッキ(展望台整備)工事		
図面名	詳細図10[展望デッキ-10]		
作成年月日	令和6年3月		
縮尺	図示(A1)	図面番号	19
会社名			
事業者名	山中湖村		

展望デッキ-11

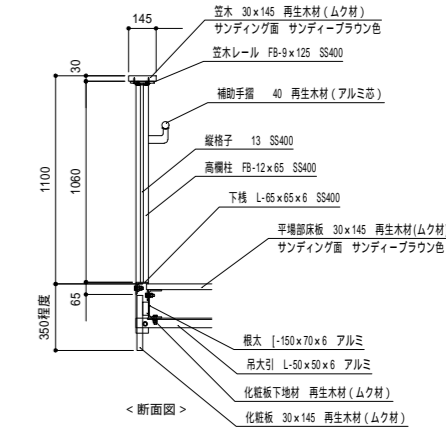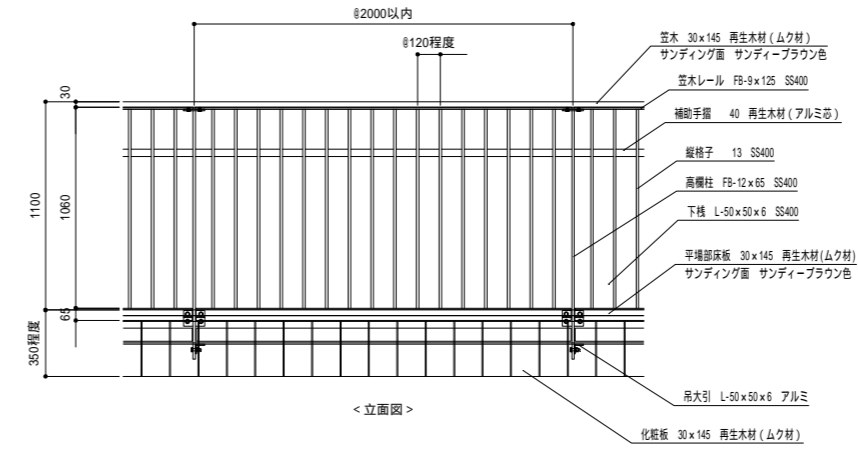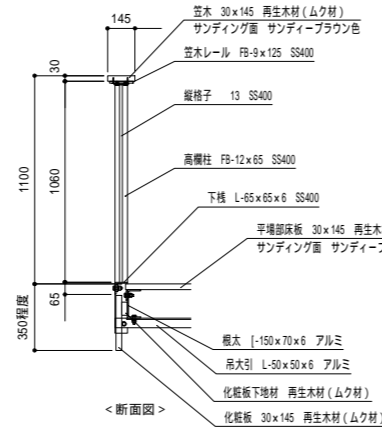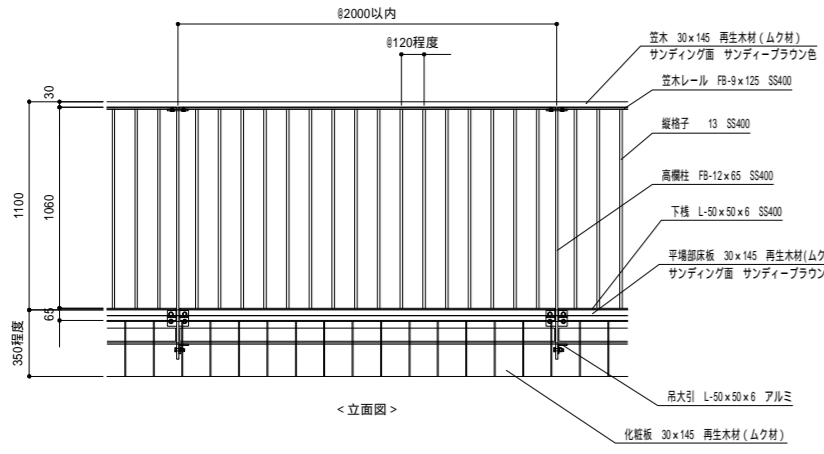

スチール製高欄標準図 S=1:20




手摺付スチール製高欄標準図 S=1:20

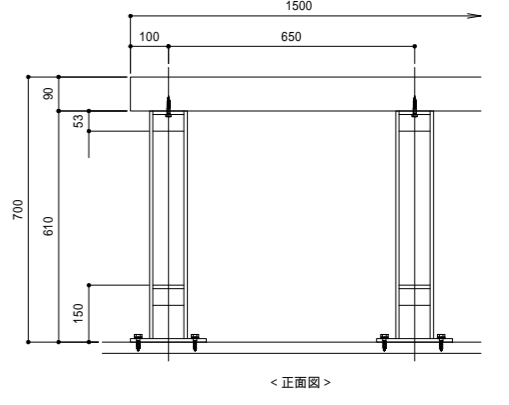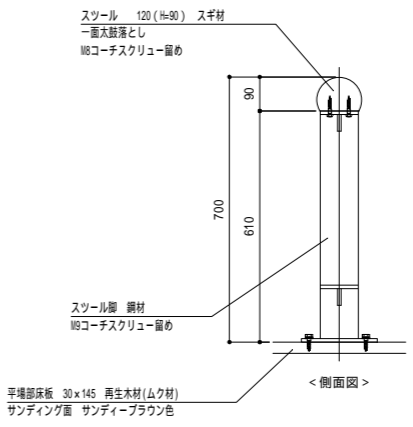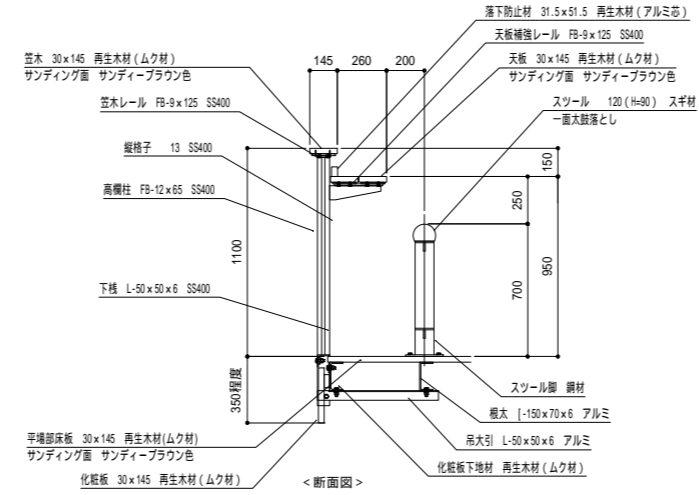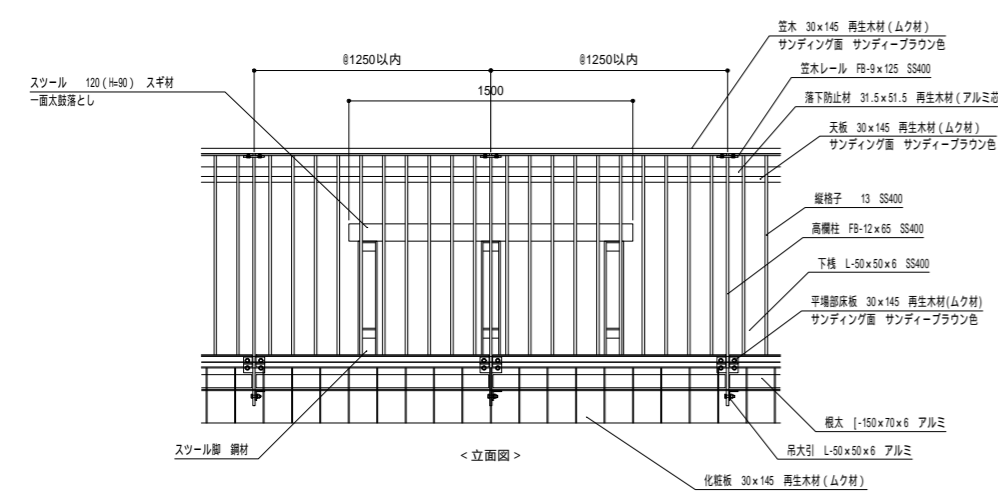


スチール設置位置は施工時に適宜調整することとする。

スチール詳細図 S=1:10

カウンター付スチール製高欄標準図 S=1:20

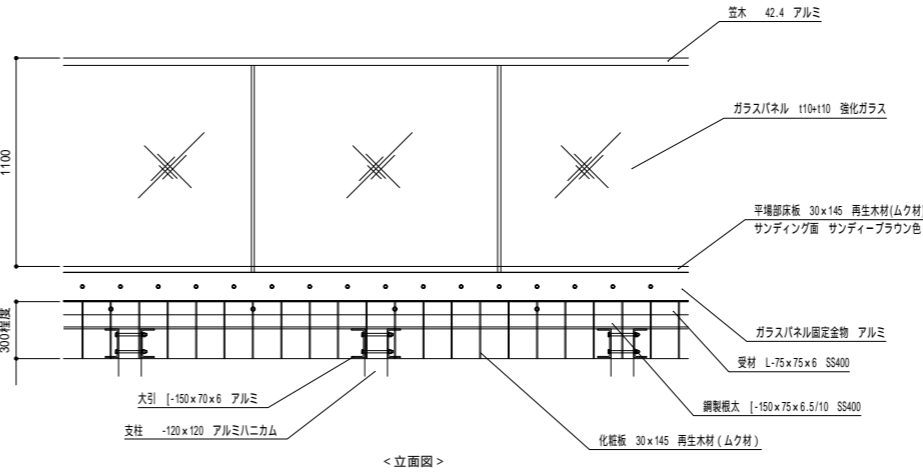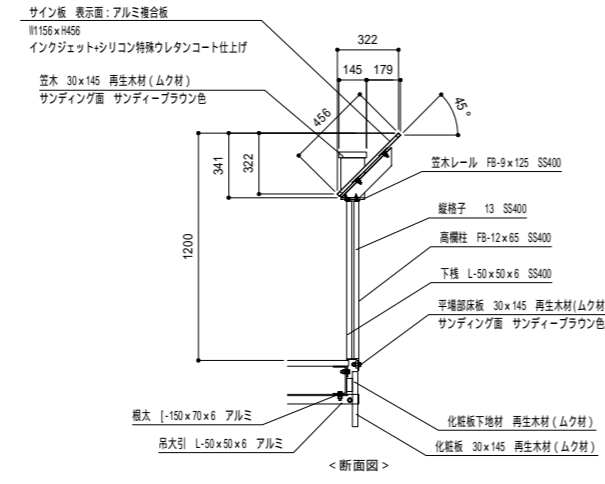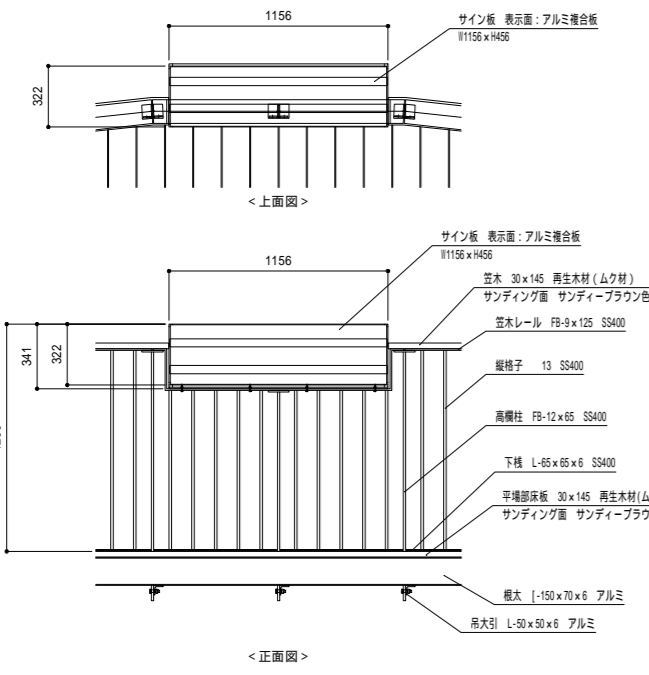



ガラス製高欄標準図 S=1:20

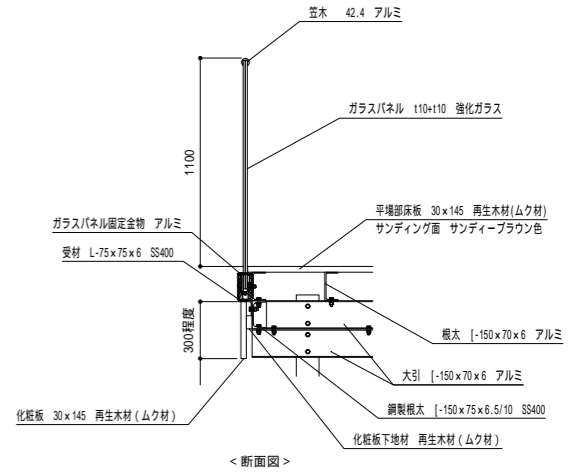



サイン板設置部スチール製高欄詳細図 S=1:20

工事名	パノラマ台 ウッドデッキ(展望台整備)工事		
図面名	詳細図11[展望デッキ-11]		
作成年月日	令和6年3月		
縮尺	図示(A1)	図面番号	20
会社名			
事業者名	山中湖村		



展望デッキ-12

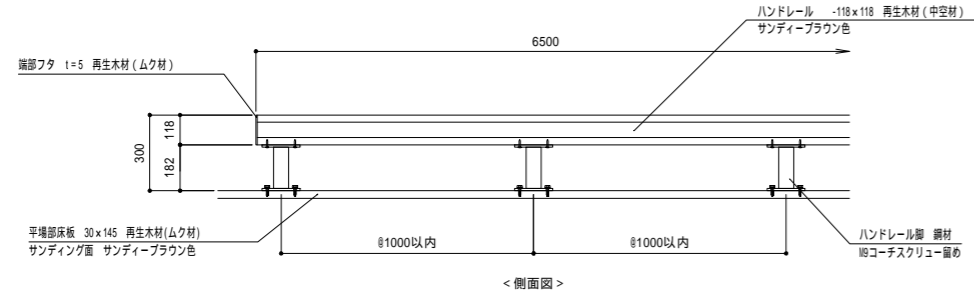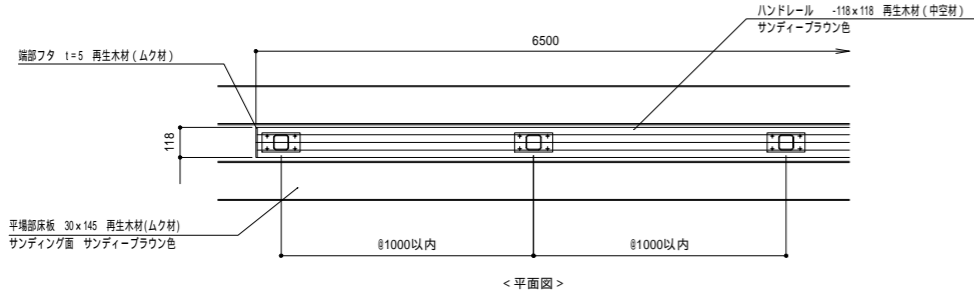






ハンドレール詳細図 S=1:15

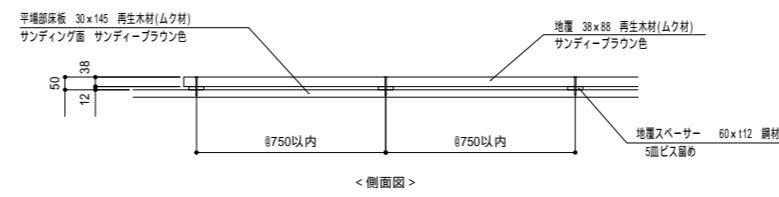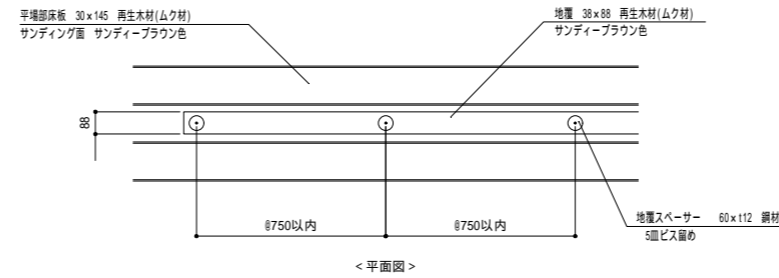




地覆詳細図 S=1:15
~段差部~

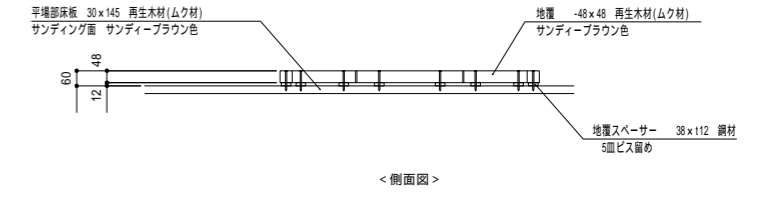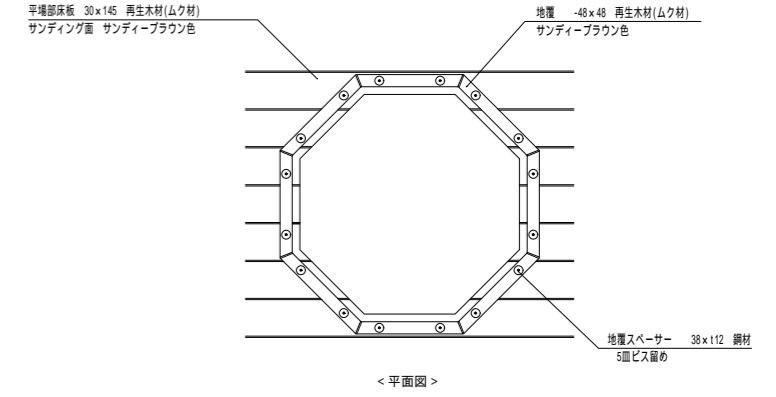

地覆詳細図 S=1:15
~サクラの木周り~

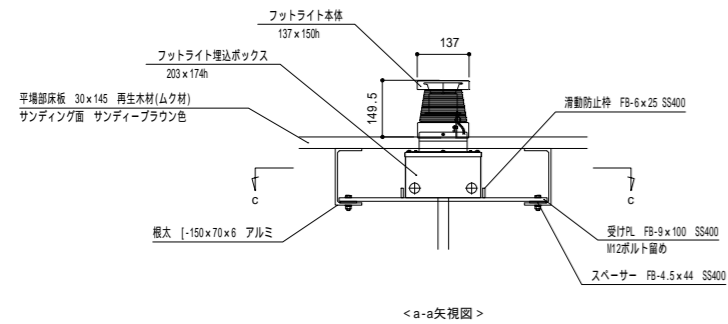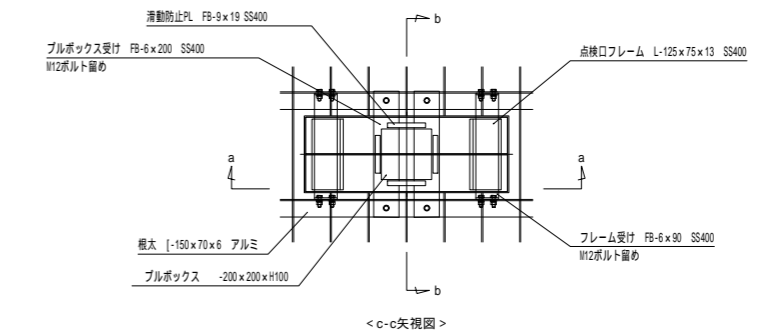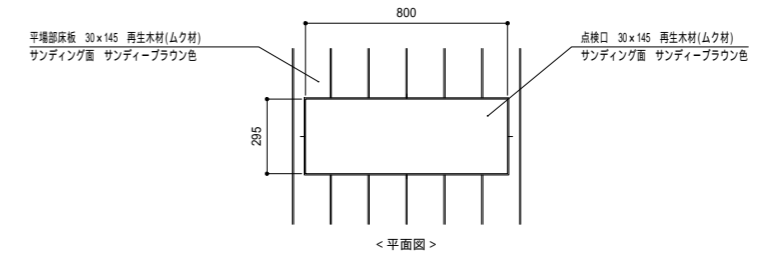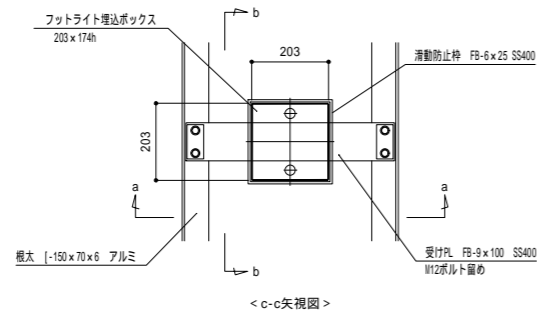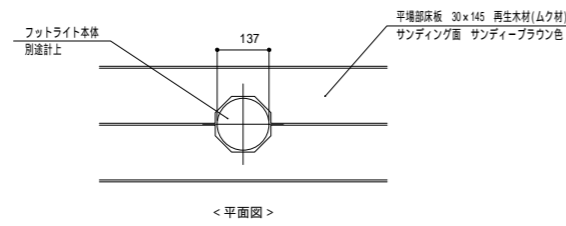


フットライト取付詳細図 S=1:10

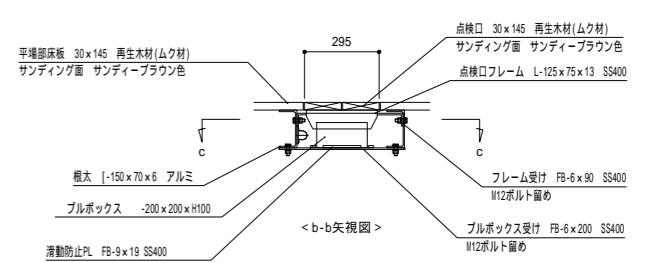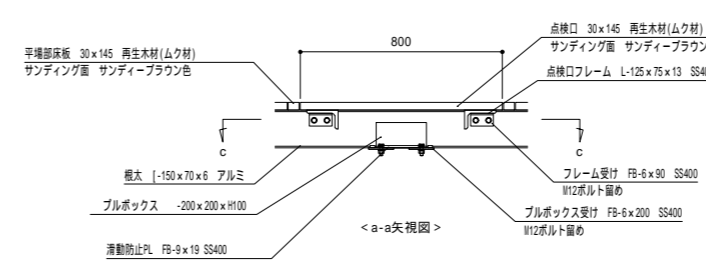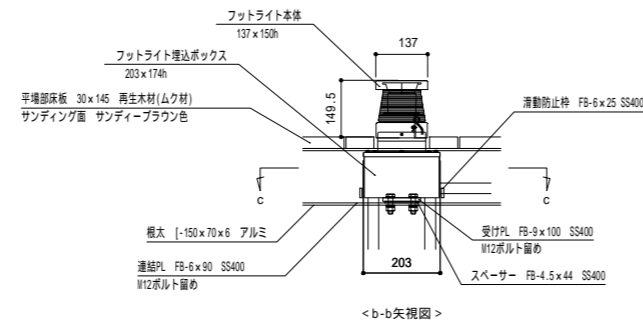

ブルボックス設置部詳細図 S=1:15

工事名	パノラマ台 ウッドデッキ(展望台整備) 工事		
図面名	詳細図12[展望デッキ-12]		
作成年月日	令和6年3月		
縮尺	図示(A1)	図面番号	21
会社名			
事業者名	山中湖村		


展望デッキ-13

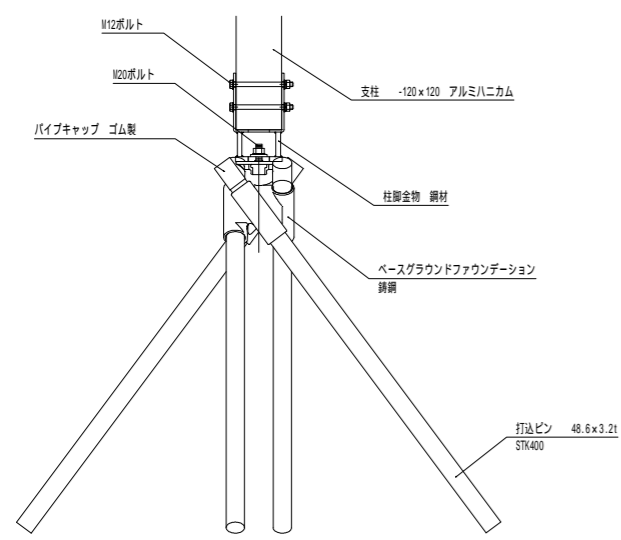

適用箇所	打込ピン長	打込ピン最深部 影響範囲直径
パノラマデッキ	L=3500	4029.3
スカイデッキ	L=3500	4029.3
クラウドデッキ	L=3500	4029.3
スロープ階路	L=3100	3549.3

基礎詳細図 S=1:10


～ベースグラウンドファウンデーション基礎～

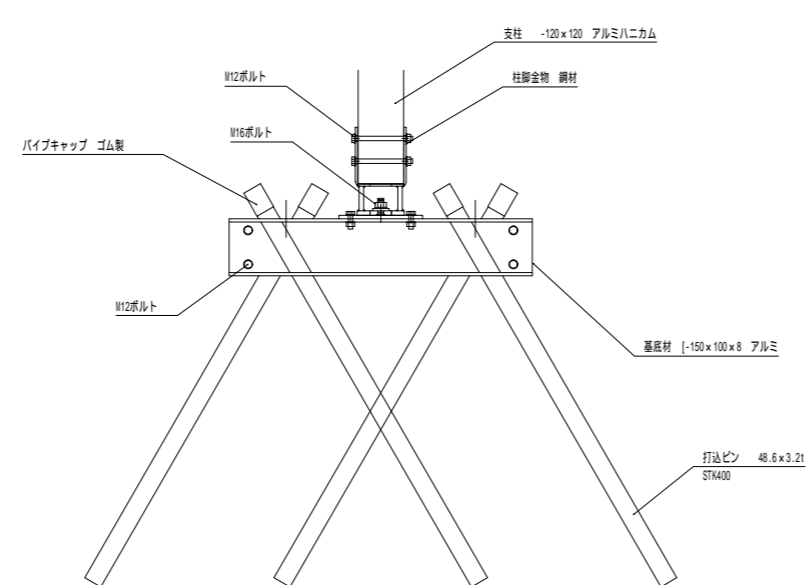

適用箇所	打込ピン長	打込ピン最深部 影響範囲長さ
パノラマデッキ	L=3100	3463.2
クラウドデッキ	L=3100	3463.2


基礎詳細図 S=1:10

～スピードパイル基礎(支柱付)～

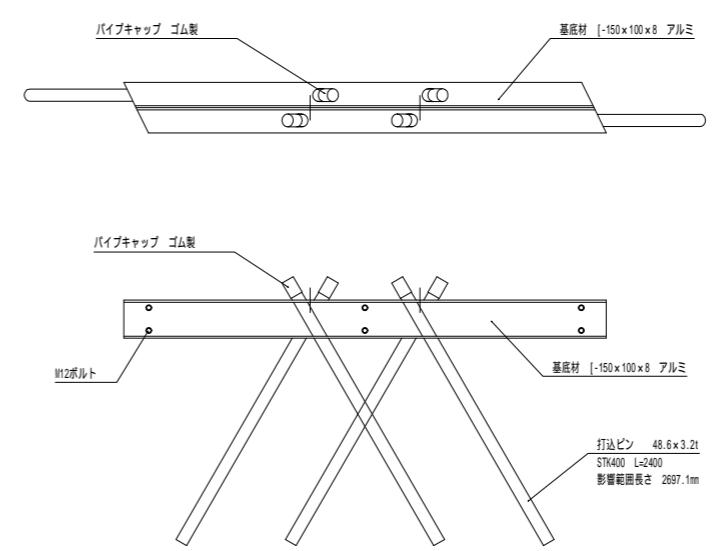


基礎詳細図 S=1:15


～スピードパイル基礎(低床部用)～

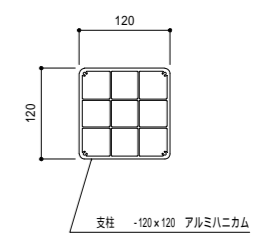

支柱詳細図 S=1:5

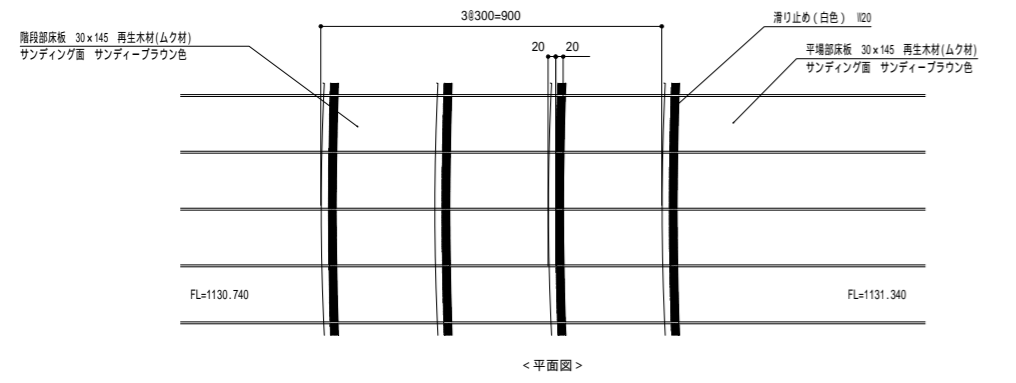


<平面図>

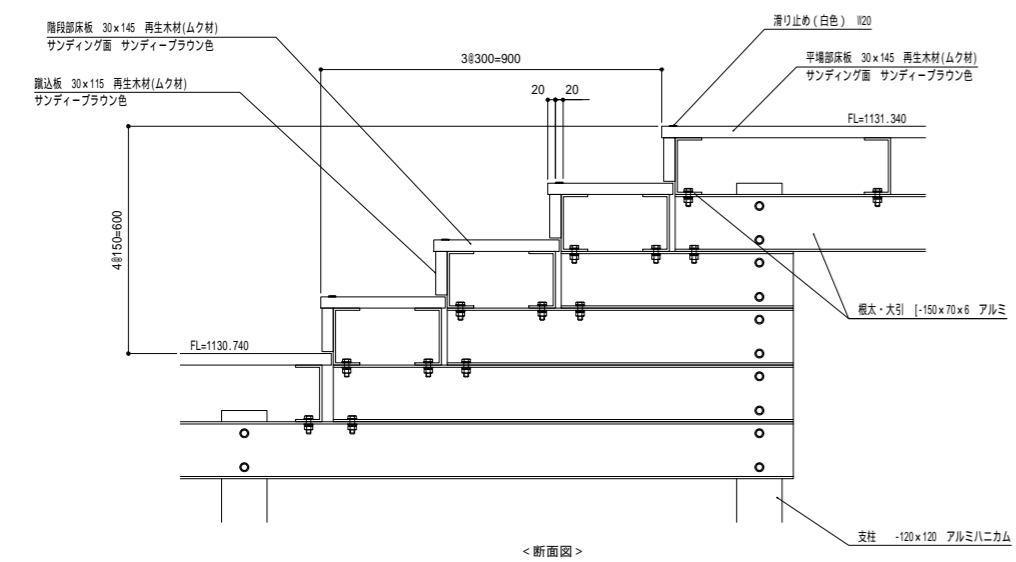


<断面図>

パノラマデッキ部階段詳細図 S=1:10

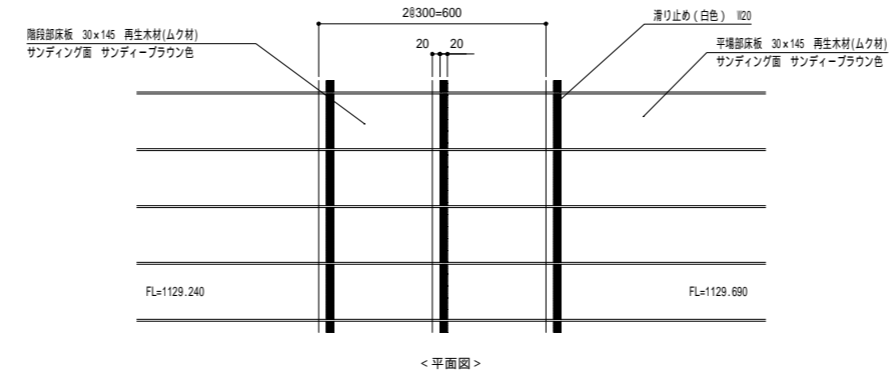


<平面図>

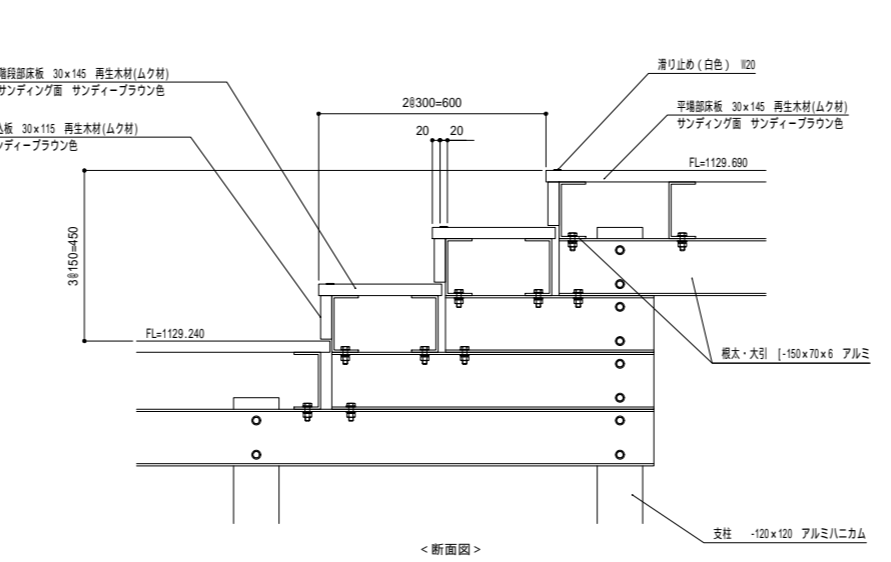


<断面図>

スカイデッキ部階段詳細図 S=1:10

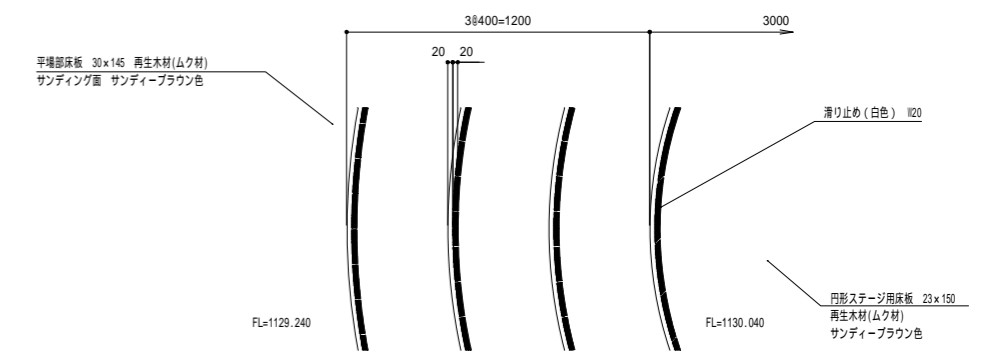

<平面図>

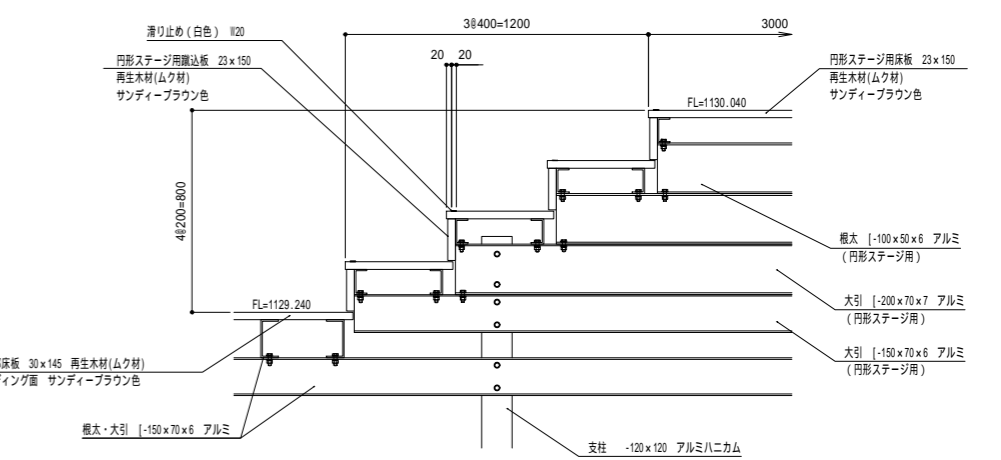


<断面図>


円形ステージ部階段詳細図 S=1:15

工事名	パノラマ台 ウッドデッキ(展望台整備)工事		
図面名	詳細図13[展望デッキ-13]		
作成年月日	令和6年3月		
縮尺	図示(A1)	図面番号	22
会社名			
事業者名	山中湖村		

丸太土留め

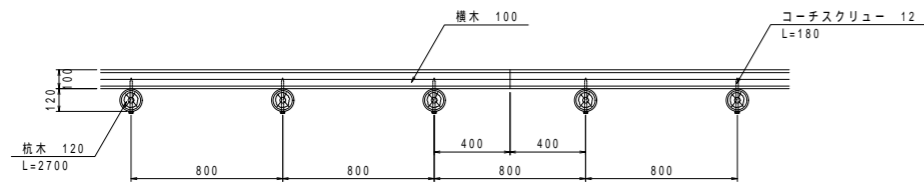

平面図 S=1:20

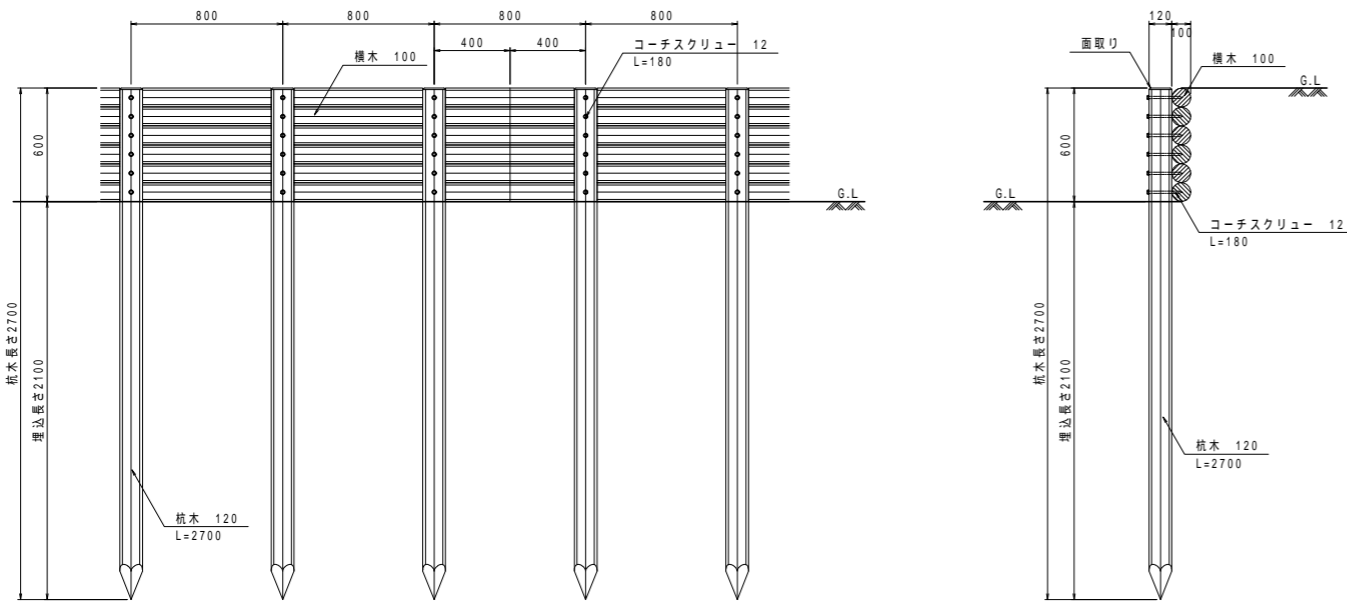


正面図 S=1:20


断面図 S=1:20

- 特記)
- [木材]
- ・木材は杉材(丸太材はロータリー加工)を使用する。
 - ・木材は薬剤注入に適するように天然、又は人工乾燥処理を行う。
 - ・木材は全て加工後、AZNA ベンタキュアE0030木材保存剤を加圧注入処理する。
 - ・加圧注入方法はJIS A 9002による。
 - ・杭木の頭部は面取を行なう。
- [ボルト類]
- ・コーチスクリューは、図示無き限り、溶融亜鉛めっきとする。
 - ・製品保証は2年、木部の腐朽に関しては5年の保証とする。
 - ・本製品は(一社)日本公園施設業協会の総合賠償責任保険加入品とする。


木製アスカーブ

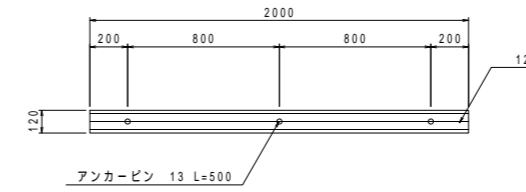


平面図 S=1:20

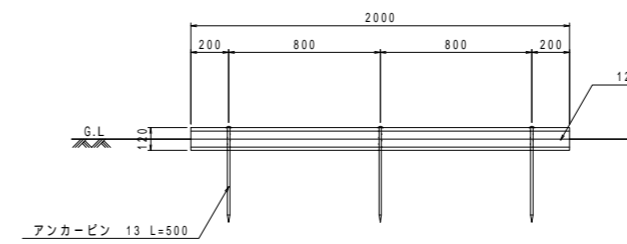

立面図 S=1:20

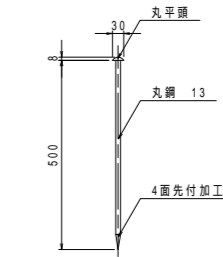


アンカーピン詳細図 S=1:10

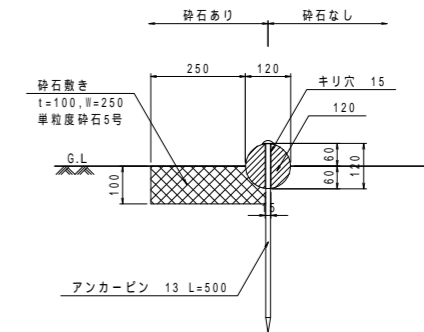

断面図 S=1:10

- 特記)
- [木材]
- ・木材は杉材(丸太材はロータリー加工)を使用する。
 - ・木材は薬剤注入に適するように天然、又は人工乾燥処理を行う。
 - ・木材は全て加工後、AZNA ベンタキュアE0030木材保存剤を加圧注入処理する。
 - ・加圧注入方法はJIS A 9002による。
 - ・本製品はA0認証製品製造工場にて製作するものとする。
- [ボルト類]
- ・アンカーピンは、溶融亜鉛めっきとする。
 - ・製品保証は2年、木部の腐朽に関しては5年の保証とする。
 - ・本製品は(一社)日本公園施設業協会の総合賠償責任保険加入品とする。

張芝

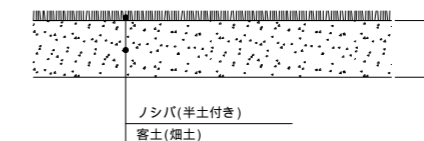



断面図 S=1:10

材料表 張芝

名称	規格・寸法	単位	数量	摘要
客土	畑土	m ³	15.0	t=150
ノシバ	半土付き	m ²	100.0	


100m²当り

工事名	パノラマ台 ウッドデッキ(展望台整備)工事		
図面名	詳細図14[丸太土留め・木製アスカーブ・張芝]		
作成年月日	令和6年3月		
縮尺	図示(A1)	図面番号	23
会社名			
事業者名	山中湖村		

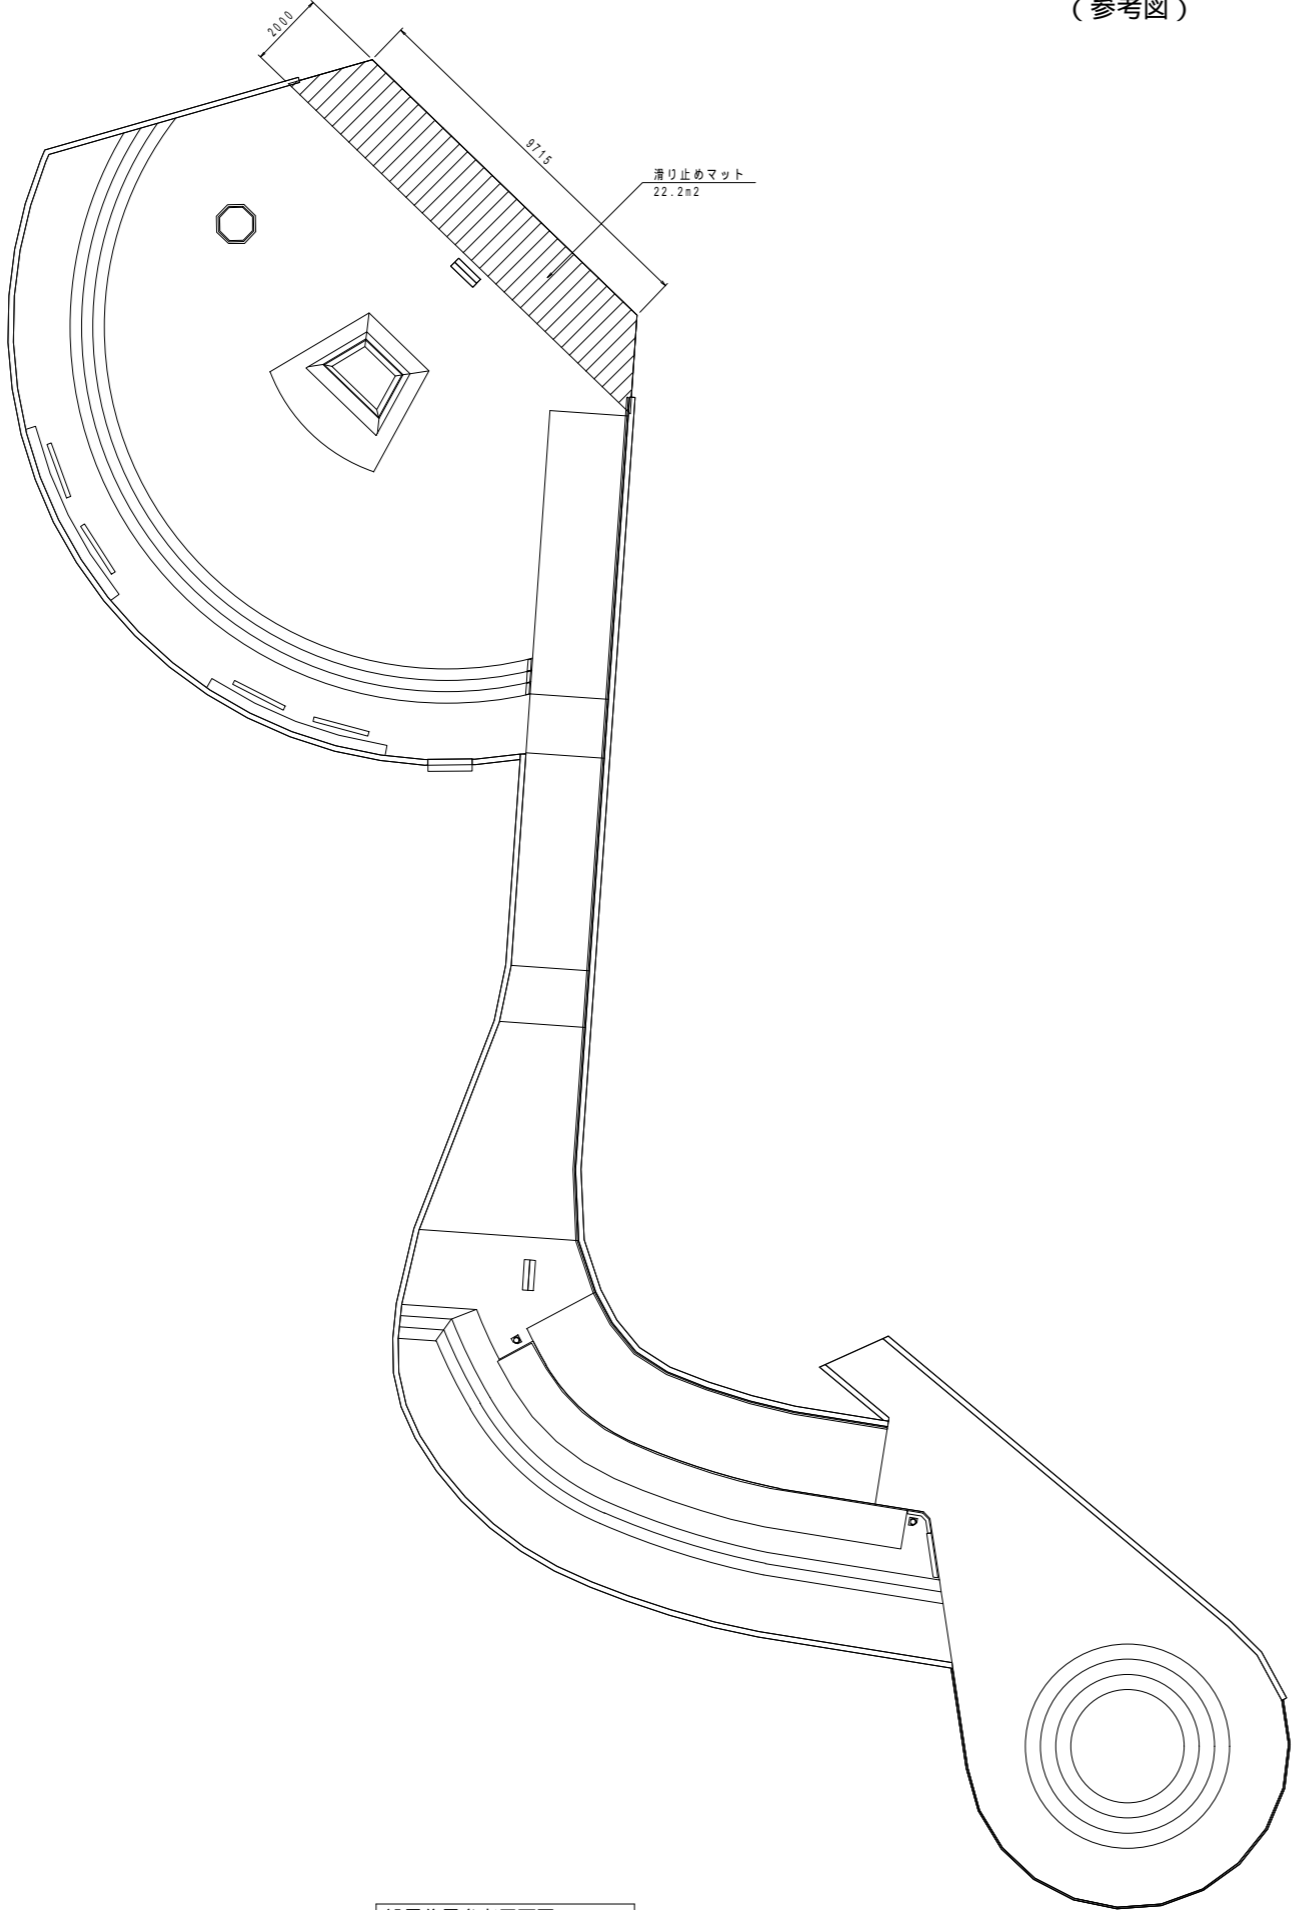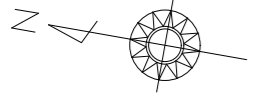


設置位置参考平面図 S=1:100


滑り止めマット
(参考図)

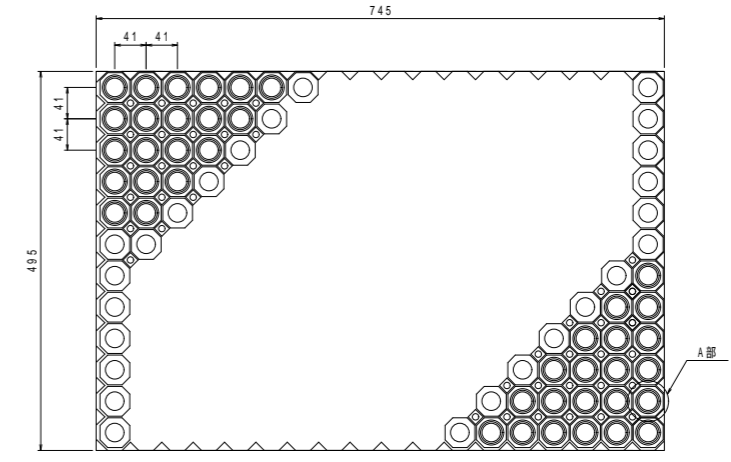

平面図 S=1:5

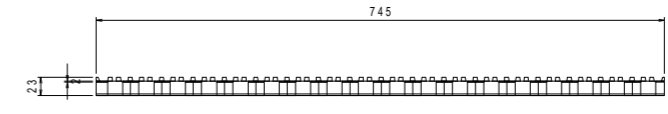

立面図 S=1:5

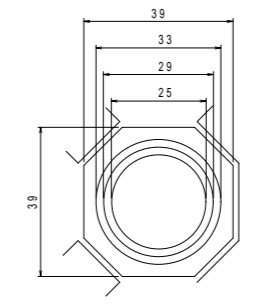

A部詳細図 S=1:1

工事名	パノラマ台 ウッドデッキ(展望台整備)工事		
図面名	詳細図[滑り止めマット](参考)		
作成年月日	令和6年3月		
縮尺	図示(A1)	図面番号	-
会社名			
事業者名	山中湖村		



区域座標管理図 S=1:500(A3)

区域座標一覧表

点名称	X座標	Y座標	点名称	X座標	Y座標
1	-65114.463	37189.904	71	-65114.881	37137.254
2	-65112.173	37190.396	72	-65116.201	37138.703
3	-65109.916	37192.257	73	-65117.074	37140.458
4	-65107.548	37194.969	74	-65117.434	37142.385
5	-65105.550	37198.972	75	-65117.291	37143.928
6	-65096.016	37202.788	76	-65112.941	37147.217
7	-65093.242	37202.397	77	-65112.606	37147.409
8	-65090.327	37200.606	78	-65112.317	37147.353
9	-65087.941	37199.165	79	-65110.584	37148.309
10	-65084.153	37202.005	80	-65108.667	37149.336
11	-65082.649	37204.240	81	-65106.988	37150.173
12	-65079.056	37206.998	82	-65105.866	37150.992
13	-65077.251	37208.468	83	-65105.473	37151.250
14	-65074.394	37203.398	84	-65104.646	37151.525
15	-65066.949	37200.258	85	-65101.691	37153.133
16	-65070.412	37196.451	86	-65098.713	37155.629
17	-65071.555	37195.424	87	-65096.551	37158.487
18	-65074.003	37193.222	88	-65094.797	37161.812
19	-65074.970	37189.986	89	-65094.037	37165.638
20	-65074.011	37184.907	90	-65093.832	37169.196
21	-65075.195	37182.483	91	-65094.120	37172.900
22	-65072.494	37181.165	92	-65094.761	37175.868
23	-65071.996	37178.555	93	-65095.718	37178.361
24	-65071.871	37177.216	94	-65097.091	37180.717
25	-65071.872	37175.873	95	-65098.638	37182.856
26	-65071.999	37174.537	96	-65100.813	37185.081
27	-65072.250	37173.218	97	-65103.593	37187.001
28	-65072.624	37171.929	98	-65106.327	37188.178
29	-65073.117	37170.680	99	-65109.056	37188.935
30	-65073.725	37169.483	100	-65111.942	37189.361
31	-65074.443	37168.349	101	-65113.430	37189.360
32	-65075.263	37167.286	102	-65114.292	37189.359
33	-65076.180	37166.305			
34	-65077.184	37165.414			
35	-65078.267	37164.622			
36	-65079.420	37163.934			
37	-65080.633	37163.357			
38	-65081.893	37162.897			
39	-65083.192	37162.556			
40	-65084.517	37162.339			
41	-65085.856	37162.247			
42	-65087.198	37162.280			
43	-65087.672	37162.337			
44	-65087.903	37160.145			
45	-65087.867	37158.983			
46	-65087.634	37157.326			
47	-65087.202	37155.515			
48	-65086.744	37153.340			
49	-65086.610	37150.919			
50	-65086.712	37149.462			
51	-65087.013	37148.180			
52	-65087.519	37146.993			
53	-65088.224	37145.914			
54	-65089.333	37144.725			
55	-65090.552	37143.730			
56	-65091.893	37142.908			
57	-65093.337	37142.273			
58	-65094.773	37141.859			
59	-65096.066	37141.597			
60	-65097.325	37141.405			
61	-65098.591	37141.272			
62	-65099.996	37141.194			
63	-65103.378	37141.243			
64	-65103.706	37140.267			
65	-65104.493	37138.693			
66	-65105.815	37137.246			
67	-65107.483	37136.216			
68	-65109.369	37135.681			
69	-65111.329	37135.683			
70	-65113.214	37136.221			

基準点座標一覧表

点名称	X座標	Y座標
T.1	-65164.118	37160.928
T.2	-65118.178	37151.006
T.3	-65095.297	37169.621
T.4	-65117.185	37187.852
T.5	-65159.052	37183.786

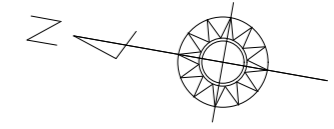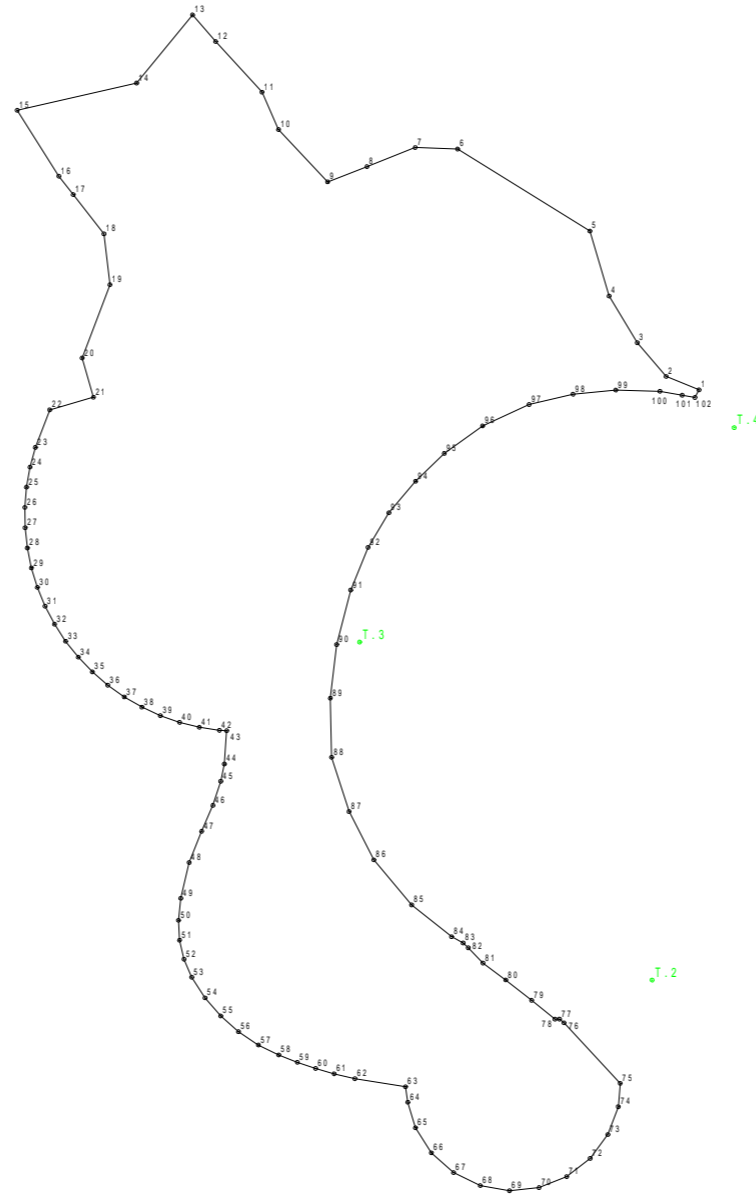

工事名	パノラマ台 ウッドデッキ(展望台整備)工事		
図面名	区域座標管理図		
作成年月日	令和6年3月		
縮尺	1:500(A3)	図面番号	-
会社名			
事業者名	山中湖村		